

■ 凡例 ■

	記号	名称	施工場所	材料	保温防食塗装等	備考
	R	冷媒管	屋内露出	断熱材被覆銅管	合成樹脂カバー	撤去保温(講堂のみ)は綿布巻き
		作殊官	屋外露出	例然的恢復興目	ステンレスラッキング	
	D	ドレン管 屋内露出 屋外露出	保温付VP	冷媒管共巻き	撤去配管はSGP管、撤去保温はグラスウール+綿布	
				屋外露出	カラーVP	-

※屋外の支持金物はSUS製とする ※内外連絡線は冷媒管と共巻きとする

線種、接続部等凡例

----: 新設部分 ----:撤去部分 : コア抜き補修 耐:貫通部耐火処理

-|| : 既設切断接続部

-----: 既設部分

:端部閉塞部

:既製品SUS製三角ブラケット 30cm×30cm

:配管用架台(SUS製アングル 門型)

機器表(新設)												
⇒ 1 □	名称	機器仕様	電源	彭	2置場所	1, 361.	備考					
記号	14 14 14 14 14 14 14 14 14 14 14 14 14 1		电你	階	室名	台数						
ACP-3	パッケージ形空気調和機	冷房能力: 20.0kW 暖房能力: 22.4kW、冷媒: R32				2	APF (2015) : 4.4以上					
		(屋内機) 床置形		5階	講堂							
		(屋外機) 耐重塩害仕様	3相200V	R階	屋上(1)		屋外機防振ゴム設置					
		付属品: リモコン(本体組込み)、他標準付属品一式										
ACR-1	ルームエアコン	冷房能力: 6.3kW 暖房能力: 7.1kW、冷媒: R32	単相200V	4階	署長室	1	APF=5.7以上(2027年目標)					
		(屋内機) 壁掛形 屋内電源タイプ(コンセント)					グリーン購入法調達基準適合品					
		(屋外機) 耐重塩害仕様					置台コンクリート基礎L=500					
		付属品:ワイヤレスリモコン(壁ホルダー共)、他標準付属品一式		4階	バルコニー		(接地面ゴムシート敷き)					
							転倒防止金具(SUS)設置					
ACR-2	ルームエアコン	冷房能力:4.0kW 暖房能力:5.0kW、冷媒:R32	単相200V	5階	和室	1	APF=5.9以上(2027年目標)					
		(屋内機) 壁掛形 屋内電源タイプ(コンセント)					グリーン購入法調達基準適合品					
		(屋外機) 耐重塩害仕様		4階	バルコニー		置台コンクリート基礎L=500					
						(接地面ゴムシート敷き)						


※各屋外機のフィンガードは不要とする


機器表(撤去)						
記号名称	機器仕様	電源	設階	置場所室名	台数	備考
HP-1 ルームエアコン	床置型 冷房能力:3.6kW 暖房能力:4.8kW	単相200V	5階	和室	内1	ダイキン工業(株) 屋内機型番:F36KW(荷重14kg)
	冷媒: R410A		B階	屋上(1)	外1	屋外機型番:R36KVV (荷重36kg)
						内外機基礎ENI/N補修(570×800)
HP-3 パッケージ形空気調和機	床置型 冷房能力:26.0kW 暖房能力:27.0kW	3相200V	5階/	講堂	内1	ダイキン工業(株) 屋内機型番:SRYP101A(荷重300kg)
	風量:4.980CMH、圧縮機7.5kW、送風機1.5kW		R階	屋上(1)	外1	屋外機型番:CRY10JA(荷重90kg)
	冷媒: R22					屋内機基礎モルタル補修(1500×700)
						屋外機基礎ENIN補修(1270×1270)
HP-4 パッケージ形空気調和機	床置型 冷房能力:37,0kW 暖房能力:89.0kW	3相2000	5階	講堂	内1	ダイキン工業(株) 屋内機型番 SRY15JA(荷重500kg)
	風量:7,200CMH、圧縮機5.5kW×2、送風機2.2kW		R階	屋上(1)	外2	屋外機型番:CRY8JA2(荷重80kg×2)
	冷媒:R22	1				屋内機基礎 EMN補修 (1500×900)
		/				屋外機基礎 ENGN 補修 (1250×2540)
HP-5 パッケージが空気調和機	伶房能力: 5.8kW 暖房能力: 8.4kW	3相200V	R階	屋上(2)	外1	ダイキン工業(株)
(屋内機は残置)	冷媒: R22					屋外機型番:RY-56PE(荷重40kg)
						外機基礎モルタル補修(570)/900)

: 撤去 ※HP-3,4のダクトフランジ部のパッキン、たわみ継手にはアスベストが含まれているため、飛散しないようにポリエチレンフィルム3重巻きにし、対象部の両端をテープ2重巻きにし、両端(非アスベスト部)を切断し撤去、処分すること

※ルームエアコンは家電リサイクル法に基づき処分すること ※パッケージ型空気調和機の冷媒フロンは法律に従って適正に回収し処分すること

工事名	北消防署講堂ほか空調設備改修工事				設計者資格 氏 名 級建築士登録第 号				主 査 等	担当者	横須賀市
図面名称	機器表(新設・撤去)、凡例	図番	2/8	縮尺	no scale	作図	令和5年6月日	-			都市部建築計画

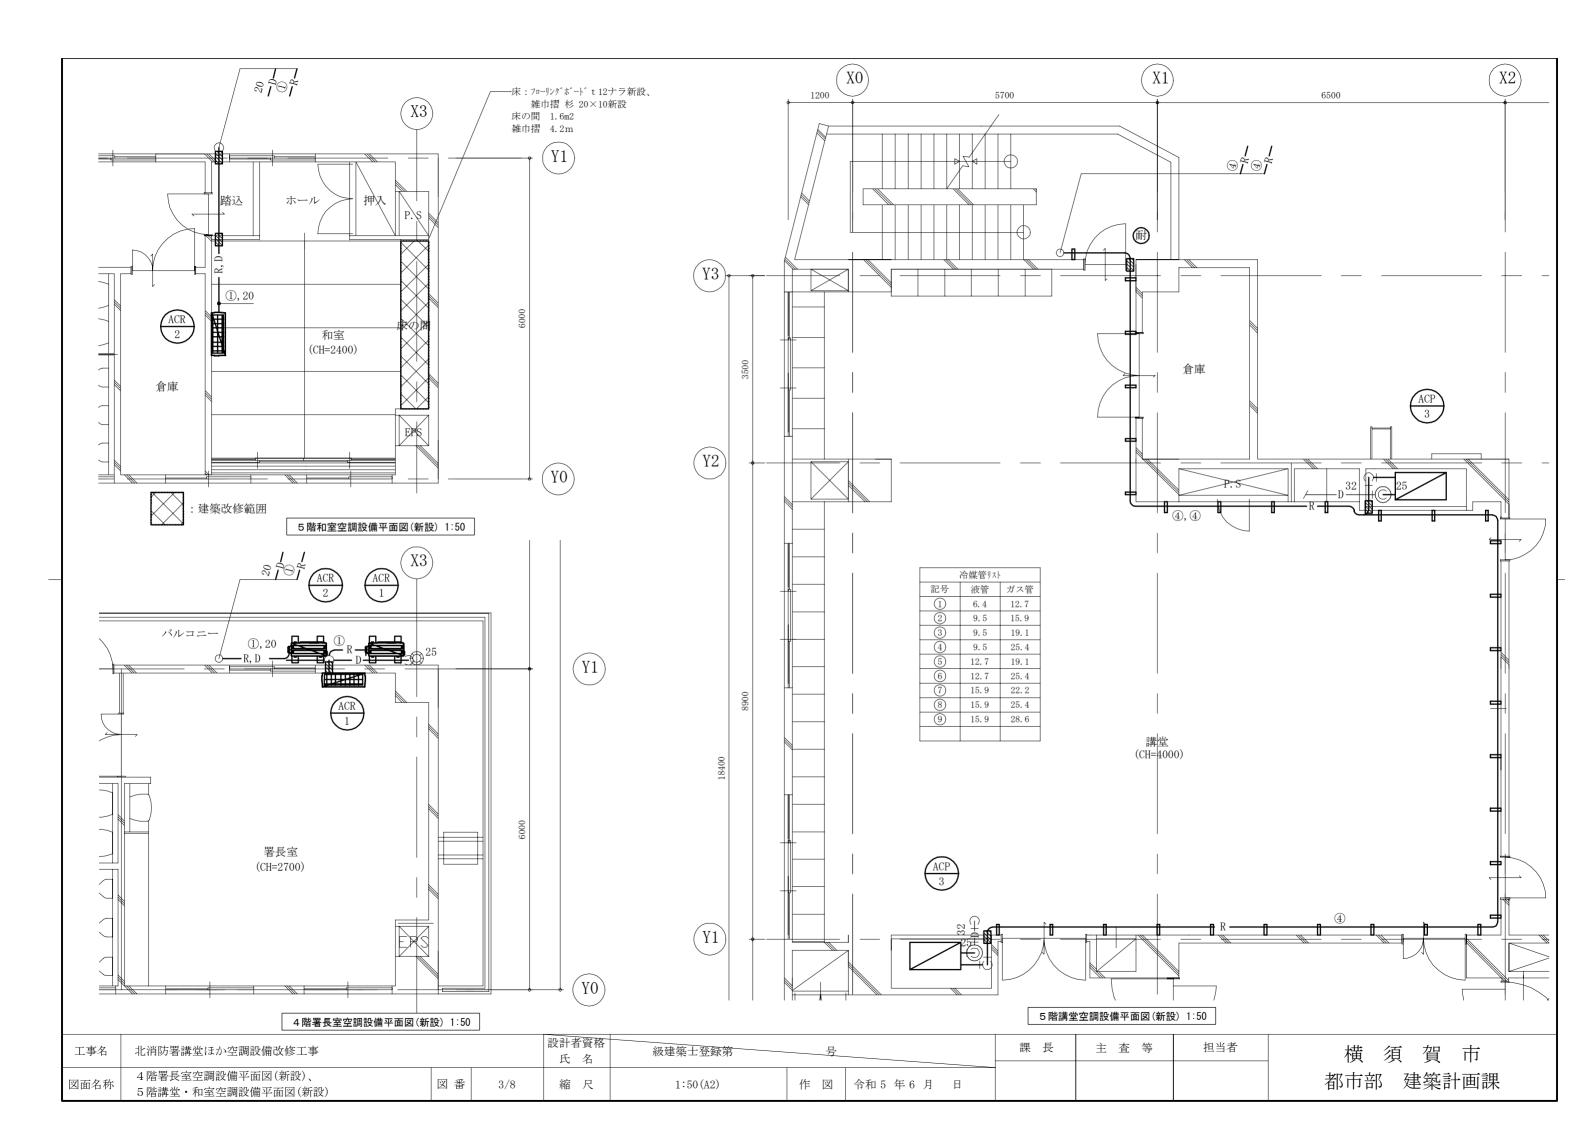

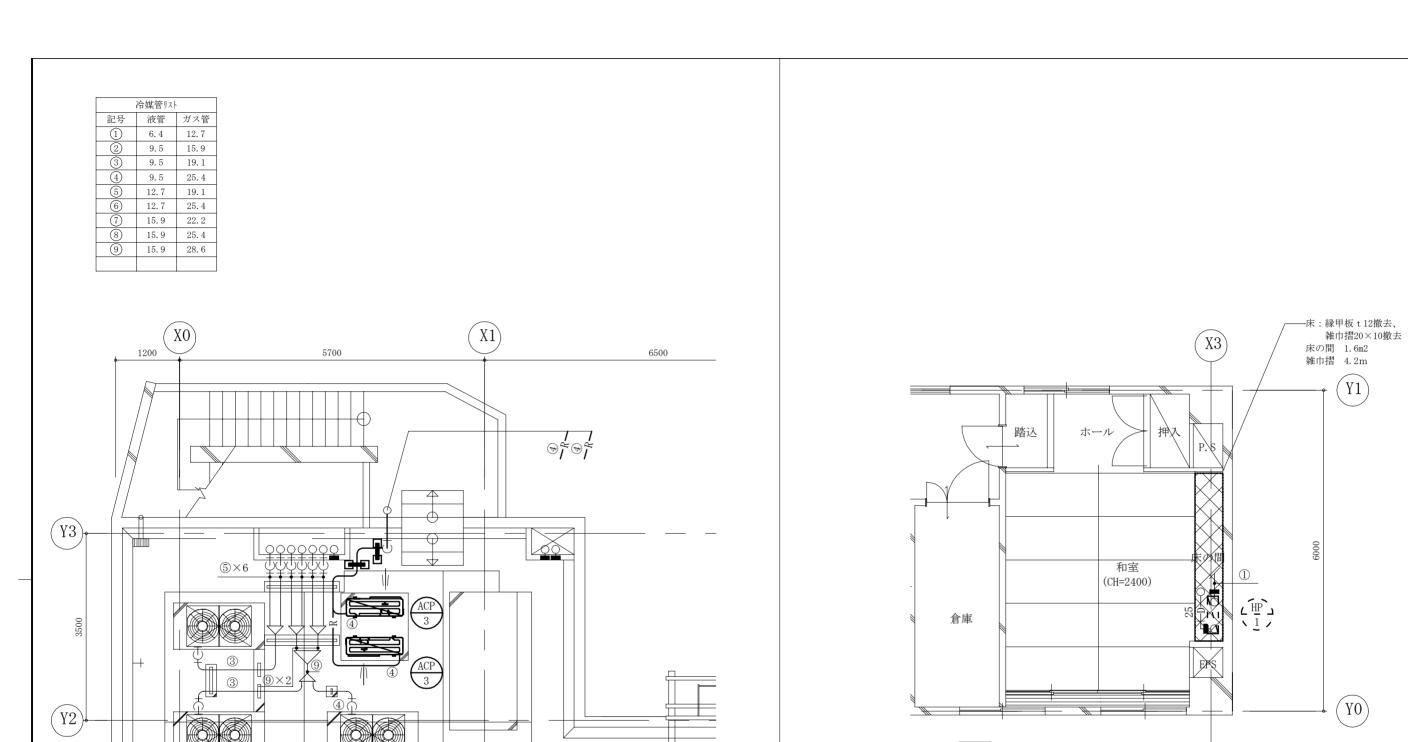

R階(屋上(1))空調設備平面図(新設) 1:50

屋 上 (1)

5階和室空調設備平面図(撤去) 1:50

: 建築改修範囲

(Y1)

(10)

工事名	北消防署講堂ほか空調設備改修工事				級建築士登録第	課長	主 査 等	担当者	横須賀市	
図面名称	R階(屋上(1))空調設備平面図(新設)、 5階和室空調設備平面図(撤去)	図番	4/8	縮尺	1:50 (A2)	作 図 令和5年6月日				都市部 建築計画課

