



工事	工事名 市立明浜小学校外壁改修工事		設計者資格 氏 名	2計者資格 級建築士登録第 号			課長	世界 (表) 主 査 (担当者) 横 須		横須賀市
図面	名称 改修前各立面図、各建具表 図 番	5/7	縮尺	1/100 1/200 (A2)	作図	令和 5年 5月 日				都市部建築計画課

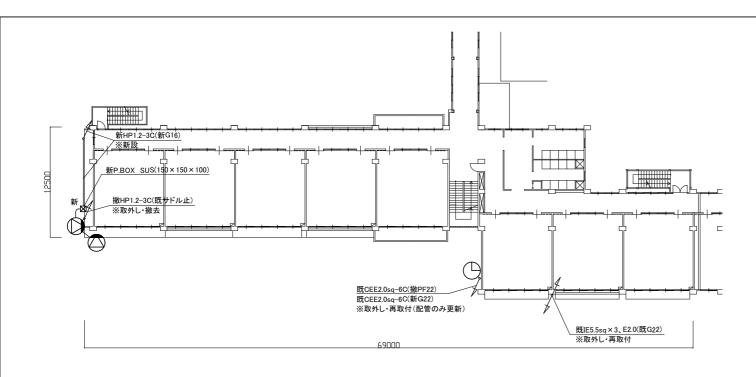


別棟へ 既5C-FB、既HP1.2-3C(既メッセンジャーワイヤー) 受電キュービクルへ 新P.BOX SUS(150×150×100) 撤5C-FB(既サドル止) 既P.BOX SUS(400×400×200) ※取外し・再取付 新5C-FB、新HP1.2-3C(新G22) ※取外し・撤去更新 既IE100sq×3、既E22(既G70) 撤HP1.2-3C(既サドル止) ※取外し・再取付 ※取外し・撤去 空管及びスピーカー台座 | 撤HP1.2-3C(既サドル止) | ※取外し・撤去 既設学童クラブ動力分岐盤 撤HP1.2-3C(既サドル止 - 🔨 空調室外機分電盤へ P.BOX SUS(200 × 200 × 200) ※取外し・再取付 既IE5.5sq×3、E2.0(既G22)

2階電気設備改修平面図 1/300

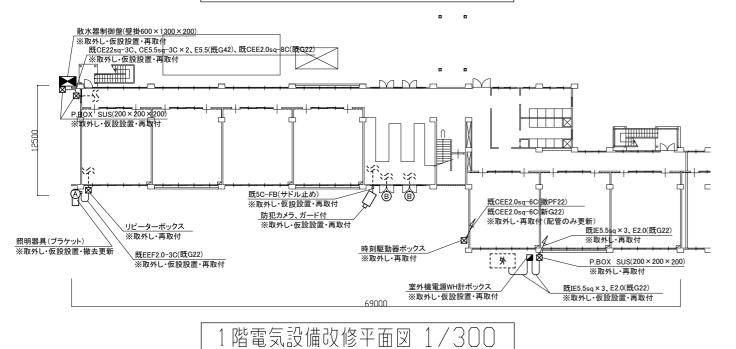

R階電気設備改修平面図 1/300

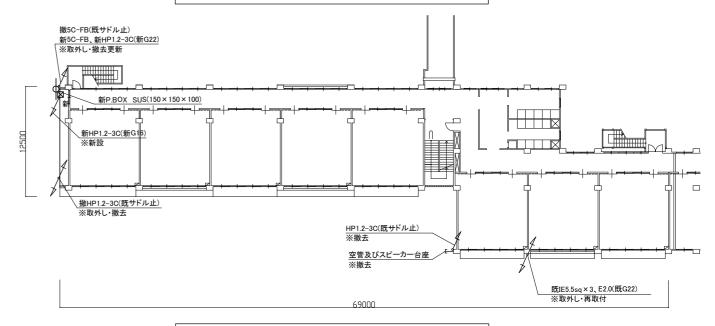

3階電気設備改修平面図 1/300

凡 例

図中特記無き記号は以下の通り

- 取外し・仮設設置・撤去更新 ブラケット(FL20)を LEDブラケット(SUS防雨 f16-1相当 プラスチック製台座込) に取外し・仮設設置・撤去更新する
- B 撤去更新 LED軒下用ダウンライト (既設白熱灯60W相当) LRS1RP-13
- 取外し・再取付 時計 屋外 壁付 取外し・再取付 屋外 壁付 コラムスピーカ
- → 取外し・再取付 ワイヤレスアンテナ 屋外 壁付
- 取外し・仮設設置・再取付 防犯カメラ 屋外 壁付 ガード付

取外し・仮設設置・再取付 室外機電源WH計ポックス 取外し・仮設設置・再取付 散水器制御盤

プルボックス SUS WP

-- 既設 配線

 \boxtimes

[外]

፟፟፟ 既設 プルボックス

取外し・仮設設置・再取付 空調用室外機(機械設備) ※室外機が外壁足場の外に仮設設置されるので、 仮設運用の為に延長配線を行うこと。

注 記

- 1. 撤去前に対象設備の動作状況を確認すること。
- 2. ※「取外し」表記対象は、外壁塗装の妨げにならない様一時的に 取外し、仮設足場等に仮取付し、機能を維持したままとすること。
- 3. ※「仮設設置」表記対象は、外壁足場の外に仮設設置し、機能を維持したままとする。仮設運用の為に延長配線等を用意すること。
- 4. ※「再取付」表記対象は、取付後対象負荷の機器動作確認試験を行うこと。
- 5. 新規屋外配管は厚鋼電線管 溶融亜鉛メッキ仕上げ(無塗装)とする。
- 6. 屋外配管の取付金物、アンカー・ビス等はステンレス製とする。
- 7. 不必要な配線配管は撤去処分とし、撤去後の壁面補修は建築とする。
- 8. 電気主任技術者立会費は別途教育委員会学校管理課支払いとする。

(電気設備)

工事名	市立明浜小学校外壁改修工事	女修工事 氏			級建築士登録第		課長	主査等	担当者	横須賀市	
図面名称	1~3、R階電気設備改修平面図	図番	6/7	縮尺	1:300 (A2)	作図	令和 5年 5月 日				都市部 建築計画課

■ 工事内容 ■

- 建築工事の支障となる機器の取外し再取付(機器表による)。 冷媒管外装の撤去新設。 ドレン管の撤去新設。

- ※ドレン管は足場外側に仮設し、工事期間中も空調機が使用できるようにすること。既設機器は取外し前、再取付後に施設管理者立合いの下、試運転確認を行う。△ ACP-1は足場外側に仮設し、工事期間中も空調機が使用できるようにすること。

■ 機器表(空調) ■

機器番号	名称	器具仕様	数量	備考
ACP-1	パッケージ形空気調和機 (屋外機)	冷房能力:10.0 k W 暖房能力:11.2 k W 本体重量: 70kg 冷媒管: φ9.5/15.9 電源:3φ200V 冷媒:R32 3.15kg ㈱ダイキン製	1	転倒防止金具 コンクリート置台(L=600) 共


■ 凡例 ■

_ /2/, _						
記号	名称	施工場所	材料	保温防食塗装等		
— R —	冷媒管	屋外露出	断熱材被覆銅管	SUSラッキング		
— D —	ドレン管	屋外露出	カラーVP	-		


※屋外配管の支持金物はステンレス製とする。

冷媒管表

記号	液管/ガス管×本数	SUSラッキンク゛
1	ϕ 9. 5/15. 9×1	No. 4
2	$\phi 9.5/15.9 \times 2$	No. 9
(3)	49 5/15 9×3	No. 21

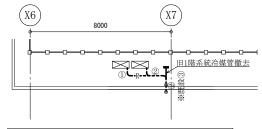

屋上機械設備平面図 1:150

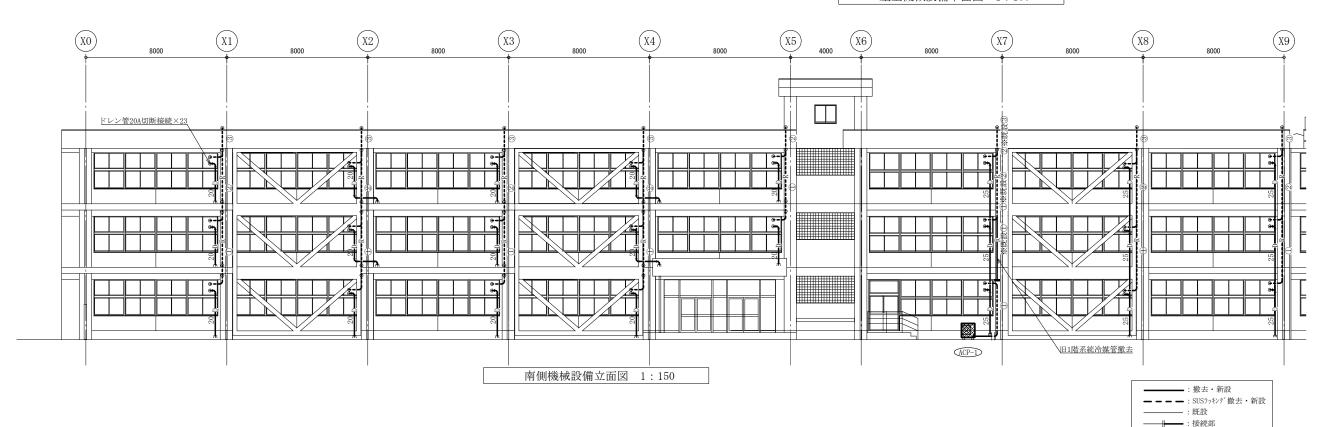

(機械設備)

: 取外し再取付機器

工事名	市立明浜小学校外壁改修工事		設計者資格 氏 名	級建築士登録第	号	課長	主 査 等	担当者	横	須賀市
図面名称	南側機械設備立面図、屋上機械設備平面図 凡例、機器表	図 番 7/7	縮尺	1:150 (A2)	作 図 令和 5年 5月 日				都市部	建築計画課