

■ 機器表(新設) (1) ■

記号	名称	機器仕様	TQ.	源	冷绿	集管		設置場所	台数	備考
10.79	ามที	1994 SEF T-1-1-04	φ	V	液管	ガス管	階	室名	нж.	Nutra
ACP-4-1	マルチパ・ッケージ・形空気調和機	形式:リプレース形耐塩害仕様屋外機	3	200	9. 5	22. 2	7F	屋外機置場	1	
	(屋外機)	能 力:冷房能力:28.0kW 暖房能力:31.5kW								
	(情報調整室系統)	: APF2015:6.2 以上								
		付属品:防振架台、フィンガード、その他標準付属品								
ACP-4-1-1	マルチパッケージ形空気調和機	形式:天井隠蔵形	1	200	9. 5	15. 9	4F	情報調整室	2	高静圧形
	(屋内機)	能 力:冷房能力:11.2kW 暖房能力:12.5kW								
		: 風量1,620㎡/h×200Pa								
		付属品:加湿器,フィルターボックス								
		: ロングライフフィルター、その他標準付属品								
ACP-4-1-2	マルチパッケーシ゚形空気調和機	形 式: 天井隠蔽形	1	200	6. 4	12. 7	4F	災害対策本部長室	1	高静圧形
	(屋内機)	能 力: 冷房能力: 4.5kW 暖房能力: 5.0kW								
		: 風量780㎡/h×200Pa								
		付属品:加湿器,フィルターボックス								
		: ロングライフフィルター、その他標準付属品								
	個別リモコン	ワイヤードリモコン					4F	情報調整室	1	
							4F	災害対策本部長室	1	
ACP-4-3	マルチパックージ形空気調和機	形式:リプレース形耐塩害仕様屋外機	3	200	12. 7	28. 6	7F	屋外機置場	1	
	(屋外機)	能 力:冷房能力:45.0kW 暖房能力:50.0kW								
	(災害対策本部室系統)	: APF2015: 6.4以上								
		付属品:防振架台、フィンガード、その他標準付属品								
ACD-4-3-1	マルチパックージ形空気調和機	形 式: 天井隠蔽形	1	200	9, 5	15. 9	4F	災害対策本部室	6	高静圧形
101	(屋内機)	能 力: 冷房能力:7.1kW 暖房能力:8.0kW	<u> </u>			10.0		XHAXTWE	-	F4 87-12-/D
	1997	: 風量1,000㎡/h×200Pa								
		付属品:加湿器,フィルターボックス								
		: ロングライフフィルター、その他標準付属品								
ACP-4-3-2	マルチパックージ形空気調和機	形 式:天井吊り形	1	200	6. 4	12. 7	4F	プロジェクター室	1	
	(屋内機)	能 力: 冷房能力: 5.0kW 暖房能力: 5.6kW								
		付属品:ドレンアップ、その他標準付属品								
	個別リモコン	ワイヤードリモコン					4F	災害対策本部室	2	
							4F	プロジェクター室	1	

■ 機器表(新設) (2) ■

記号	名称	機器仕樣	19	源	冷	集管		設置場所	台数	備考
配力	<i>ት</i>	(現在計上体	φ	v	液管	ガス管	階	室名	口級	7度や
ACP-2-5			3	200	12. 7	25. 4	7 F	屋外機置場	1	
	(屋外機)	能力:冷房能力:33.5kW 暖房能力:37.5kW								
	(EVホール系統)	APF2015:6. 2以上								
		付属品:防振架台、配管分岐キット、フィンガード								
		: その他標準付属品								
ACP-2-5-1	マルチパッケージ形空気調和機	形 式:天井隠蔽形	1	200	6. 4	12. 7	2F	EVホール	1	
ACP-2-5-2	(屋内機)	能 力:冷房能力:4.5kW 暖房能力:5.0kW					3F	EVホール	1	
ACP-2-5-3		: 風量780㎡/h×200Pa					4F	EVホール	1	
ACP-2-5-4		付属品:フィルターボックス、ロングライフフィルター					5F	EVホール	1	
		その他標準付属品								
ACP-2-5-5	マルチパッケージ形空気調和機	形式: 天井陽蔽形	1	200	9. 5	15. 9	4F	リフレッシュコーナー	1	
	(屋内機)	能力:冷房能力:16.0kW 暖房能力:18.0kW								
		: 風量2,100㎡/h×100Pa								
		付属品:フィルターボックス、ロングライフフィルター								
		その他標準付属品								
	個別リモコン	ワイヤードリモコン					2F	EVホール	1	
							3F	指令課	1	
							4F	警防課	2	
							5F	総務課	1	

※ACP-4-1系統の内外機連絡線、リモコン線、リモコンボックスは既存再利用とする。 ※ACP-4-3系統の内外機連絡線、リモコン線、リモコンボックスは既存再利用とするが、災害対策本部室にリモコン1個増設する。 なお、増設分のリモコン線は天井内転がし配線とし、屋内露出部は金属線びにて保護する。 ※ACP-2-5系統の内外機連絡線は冷葉管共巻とする。リモコン線は天井内転がし配線とし、屋内露出部は金属線がにて保護する。

工事名	消防局庁舎4階ほか空調設備改修工事			設計者資格	者資格 級建築士登録第 号		課 長 主査等		担当者	雄 須 賀 古	
図面名称	機器表(新設) (1)・(2)	図番	2 / 25	箱 尺	no scale	作図	令和 4 年 10 月 日				

■ 機器表(撤去) ■

記号	名称	機器仕様	1	源	冷	集管		設置場所	台数	備考
BD Ø	± व्यक्त 	10英音产11上17家	φ	V	液管	ガス管	階	室名	口奴	7第一号
ACP-4-1	マルチパッケージ形空気調和機	形 式:耐重塩害仕様屋外機	3	200	12. 7	28. 6	7F	屋外機置場	1	製品重量:275
	(屋外機)	能 力:冷房能力:28.0W 暖房能力:31.5kW								冷媒種:R-2
										三菱重工㈱
CP-4-1-1	マドチパ・ッケージ・形空気調和機	形 式:天井隨蔽形	1	200	9. 5	19. 1	4F	情報調整室	2	
	(屋内機)	能 力:冷房能力:11.2kW 暖房能力:12.5kW								
		: 風量1,620㎡/h×200Pa								
		付属品:滴下式加湿器								
CP-4-1-2	マルチパ・ッケージ・形空気調和機	形 式:天井隠蔽形	1	200	6. 4	12. 7	4F	災害対策本部長室	1	
	(屋内機)	能 力:冷房能力:4.5kW 暖房能力:5.0kW								
		: 風量840m/h×200Pa								
		付属品:滴下式加湿器								
ACP-4-3	マパケパッケージ。形空気調和機	形 式:耐重塩害仕様屋外機	3	200	15. 9	34. 9	7F	屋外機置場	1	製品重量:42
	(屋外機)	能 力:冷房能力:45.0kW 暖房能力:50.0kW								冷媒種:R-2
CP-4-3-1	マルチパッケージ。形空気調和機	形 式:天井隱蔽形	1	200	9. 5	15. 9	4F	災害対策本部室	6	
	(屋内機)	能 力: 冷房能力:7.1kW 暖房能力:8.0kW								
		: 風量1, 200㎡/h×200Pa								
		付属品:滴下式加湿器								
CP-4-3-2	マルチパッケージ。形空気調和機	形 式:天井カセット形(4方向)	1	200	9. 5	15. 9	4F	プロジェクター室	1	残置
	(屋内機)	能 力:冷房能力:7.1kW 暖房能力:8.0kW								
FCU-201	ファンコイルユニット	形 式:天井隱蔽形	1	100			2F	EVホール	1	木村工機開墾
FCU-301		能 力: 冷房能力: 1.6kW 暖房能力: 2.5kW					3F	EVホール	1	
FCU-401		: 風量360㎡/h×98Pa					4F	EVホール	1	
FCU-501							5F	EVホール	1	
FCU-402	ファンコイルユニット	形式:天井隠蔽形	1	100			4F	リフレッシュコーナー	1	木村工機開
		能 力:冷房能力:8.7kW 暖房能力:15.0kW								
		: 風量2,400㎡/h×98Pa								
				-					-	

※ACP-4-3-2は残置とする。

□自動制御工事内容□ ○ACP-2-1を中央監視装置に接続する。 ○ACP-2-1の中央監視装置入出力ポイントは発停操作、状態表示、警報表示とする。 ○計装配管配線は既存再利用とする。 ○FCU-201~501,402撤去に伴い、管理ポイント削除(監視削除)措置を行う。

■ 機器表(既設) ■

記号	名称	機器仕様	Ħ	源	冷如	某管		設置場所	台数	備考
RL 75	71 PT	1986年1上198	φ	v	液管	ガス管	階	室名	D 35X	7/m ² /5
ACP-2-1	マルチパッケージ形空気調和機	形 式:耐重塩害仕様屋外機	3	200			7F	屋外機置場	2	三菱電気製
	(屋外機)	能 力:冷房能力:56.0W								
	マルチパッケージ形空気調和機	形 式:電算室用/2冷媒回路式	1	200			2F	コンピュータ室	2	PFD-P560CM-E-2C-ST
	(屋内機)	能 力:冷房能力:56.0kW								
		: 風量19,200㎡/h×120Pa								

■凡例(新設配管)■

記号	名称	施工場所	材料	保温防食鳌装等
	冷媒管	屋内隠ぺい	断熱材被覆銅管	_
к	市殊官	屋外露出	断熱材被覆銅管	SUSラッキング
— D —	ドレン管	屋内隠ぺい	保温付VP	_
	加湿給水管	屋内隠ぺい	SGP-VB	c2 • (#) • VII


■凡例(既設配管)■


記号	名称	施工場所	材料	保温防食塗装等
	冷媒管	屋内隠ぺい	断熱材被覆鋼管	_
к	作殊官	屋外露出	断熱材被覆鋼管	SUSラッキング
— р —	ドレン管	屋内隠ぺい	SGP一白	GW+ALGC
	加湿給水管	屋内隠ぺい	SGP-VB	GW+ALGC
— CBS · CBR —	冷温水管	屋内隠ぺい	SGP一白	GW+ALGC


■ 凡例(ダクト) ■

記号	名称	施工場所	ダクト種類	保温防食塗装等
—— SA ——	SAダクト	屋内隠ぺい	スパイラルダクト	N・(ロ)・XI(既設はALGC+GW)
	n. 14 h. 1	三上 ₩ 31、	スパイラルダクト	N・(ロ)・XI(既設はALGC+GW)
— KA —	RAダクト	屋内隠ぺい	長方形ダクト (アングルフランジ)	I・(ロ)・XI(既設はALGC+GW)
—— OA ——	0Aダクト	屋内隠ぺい	スパイラルダクト	既設はALGC+GW
—— ЕА ——	EAダクト	屋内隠ぺい	スパイラルダクト	既設はALGC+GW

工事名	消防局庁舎4階ほか空調設備改修工事			設計者資格	級建築士登録第	月	<u>.</u>	課 長	主査等	担当者	横須賀市
			- /	氏名		<i>".</i> =	A				+/7 + +/7 /\ _11. 7±. 6/5 ⇒##
図面名称	機器表(撤去・既設)、凡例	凶 番	3 / 25	縮尺	no scale	作図	令和 4 年 10 月	F			都巾部公共建楽課

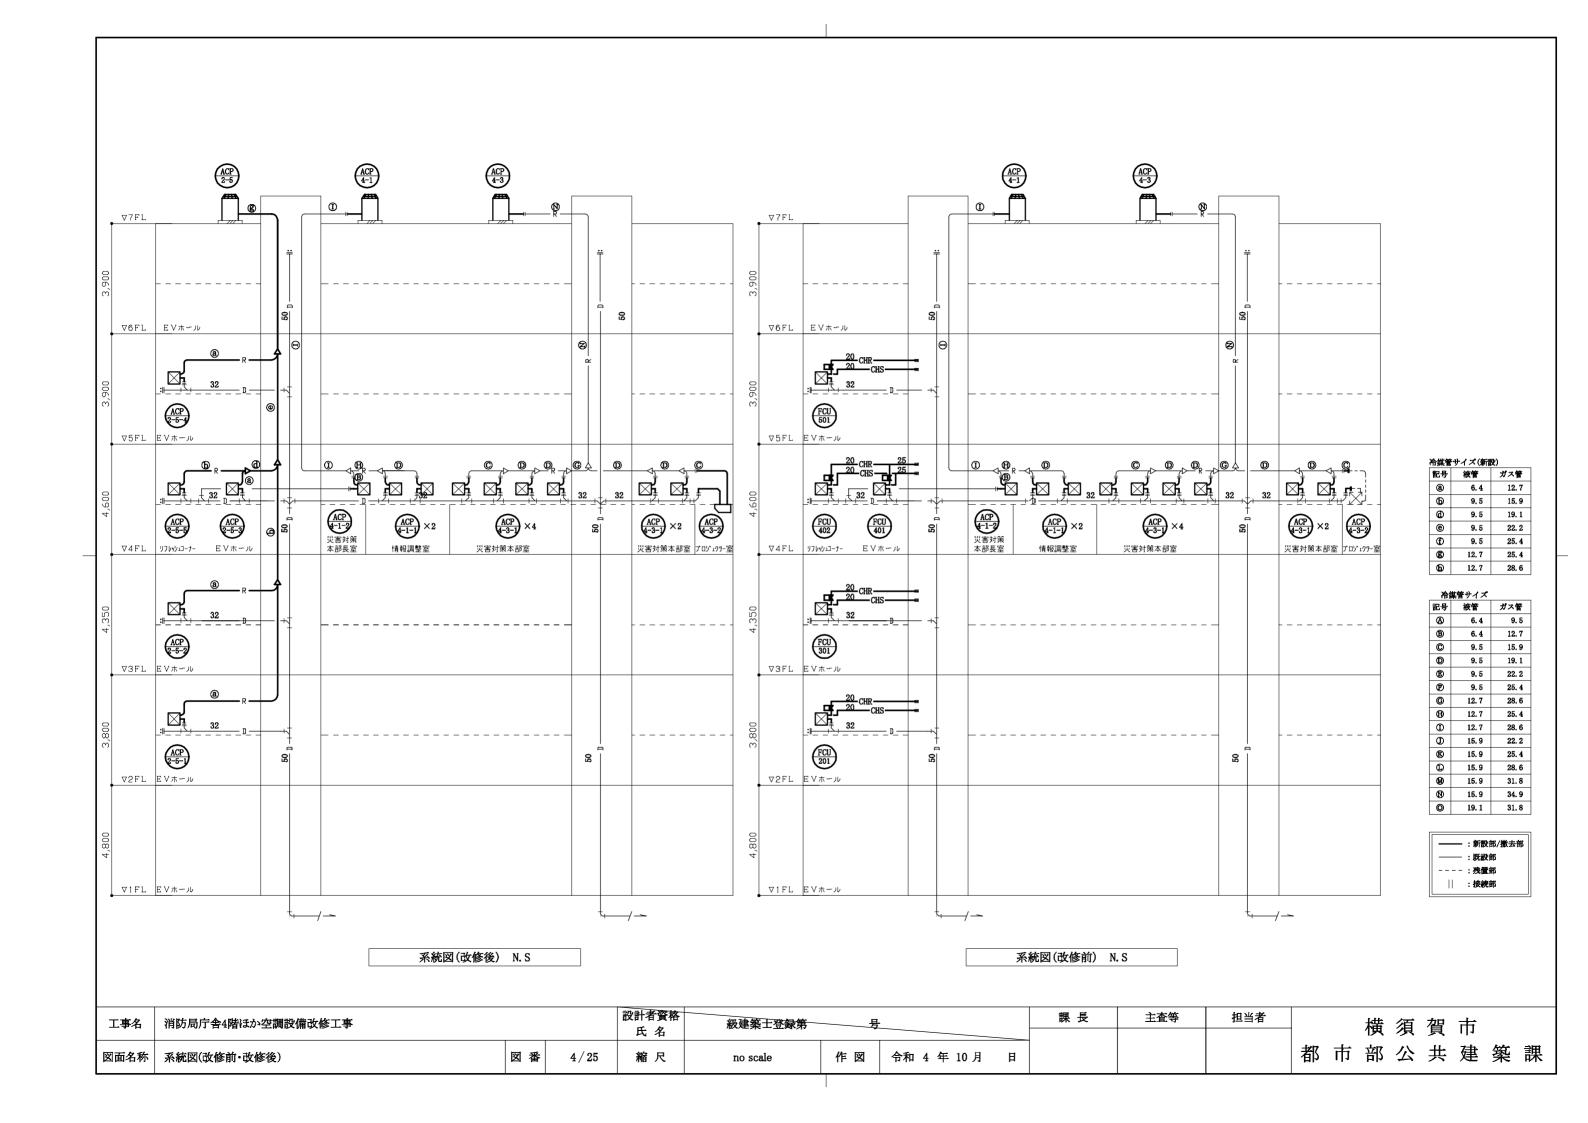

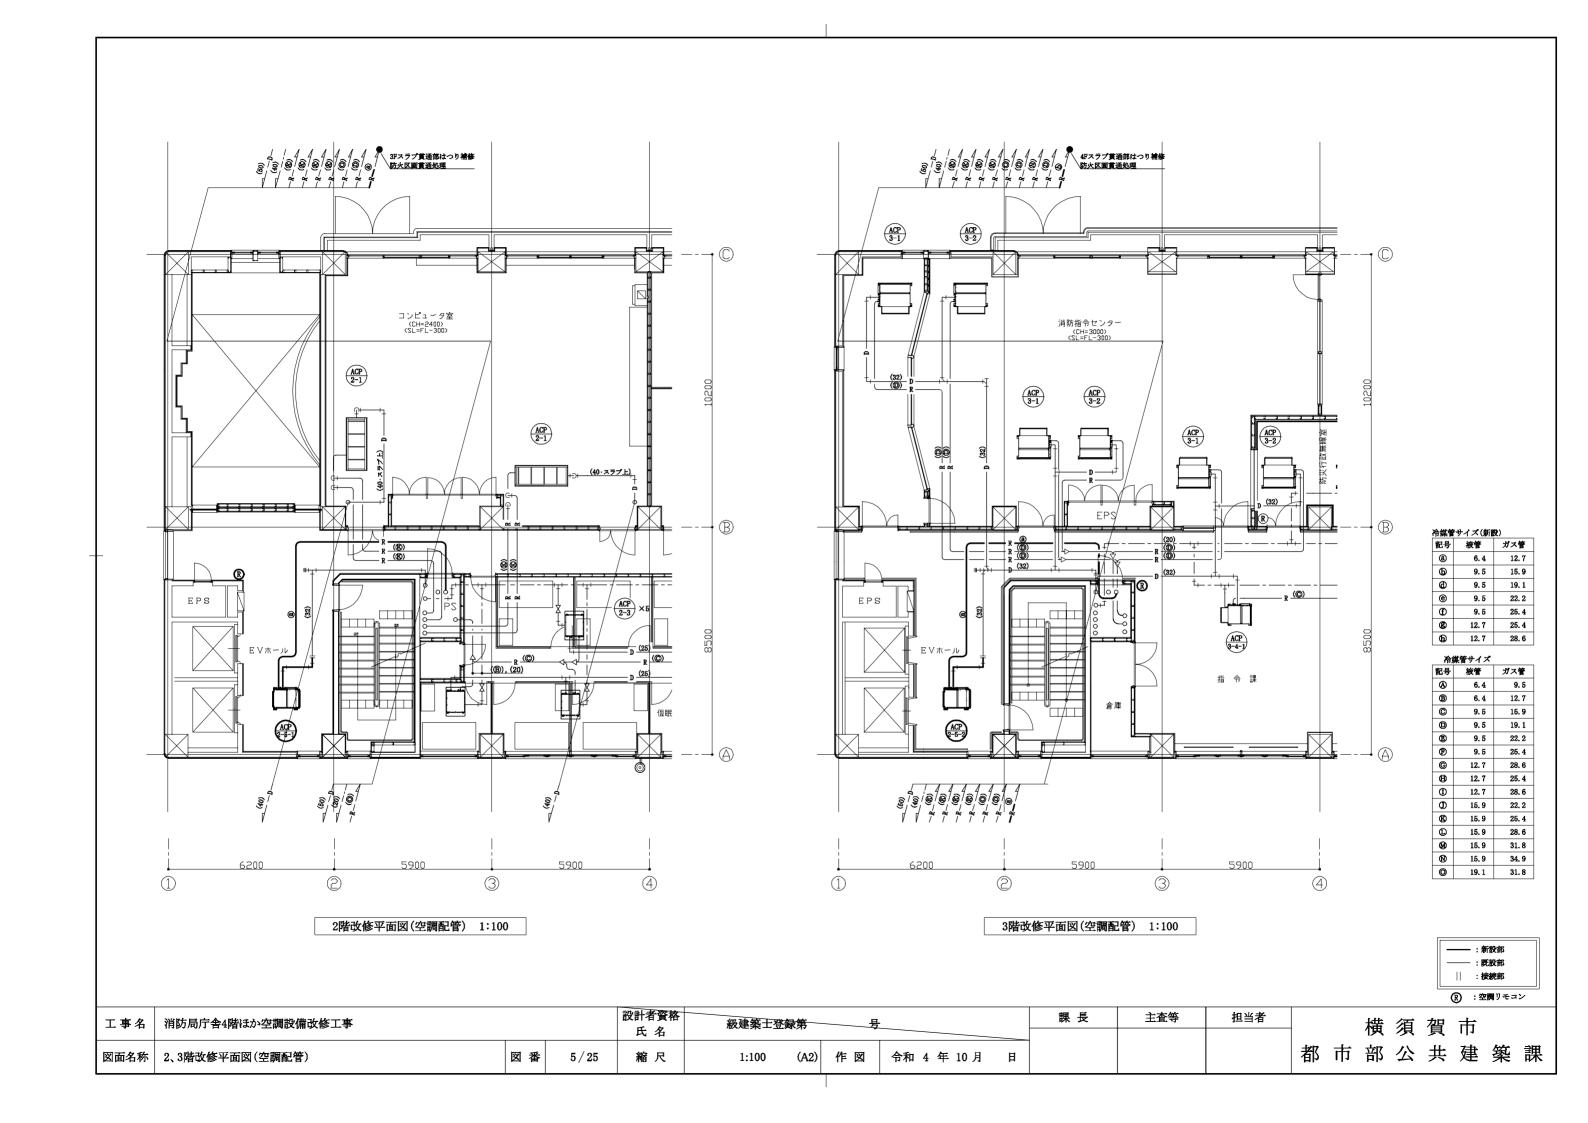

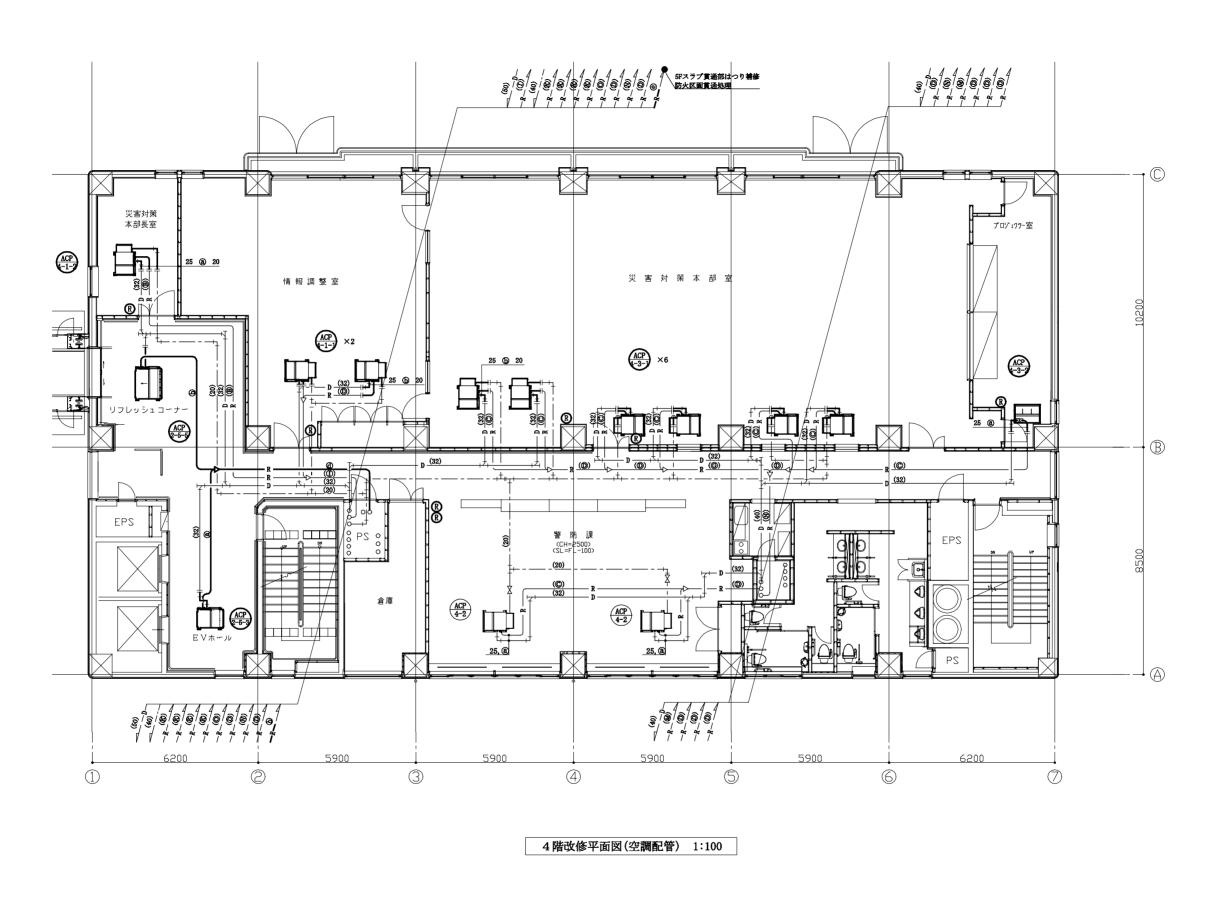

冷媒管サイズ(新設)


記号	液管	ガス管
a	6. 4	12. 7
©	9. 5	15. 9
a	9. 5	19. 1
e	9. 5	22. 2
Ð	9. 5	25. 4
₿	12. 7	25. 4
Ф	12. 7	28. 6

冷	媒管サイズ	
記号	液管	ガス管
(A)	6. 4	9. 5
B	6. 4	12. 7
O	9. 5	15.9
0	9. 5	19. 1
®	9. 5	22, 2
Ø	9. 5	25. 4
G	12. 7	28. 6
Ð	12. 7	25. 4
①	12. 7	28.6
0	15. 9	22. 2
®	15. 9	25. 4
Œ	15. 9	28. 6
00	15.9	31.8
00	15. 9	34. 9
0	19. 1	31.8

---:新設部 -----: 既設部 :接続部

R :空調リモコン

工事名	消防局庁舎4階ほか空調設備改修工事			設計者資格	級建築士登録	第	1.	課長	主査等	担当者	横須賀市
図面名称	4階改修平面図(空調配管)	図番	6/25	氏 名 縮 尺		(A2) 作図	令和 4 年 10 月 日				都市部公共建築課

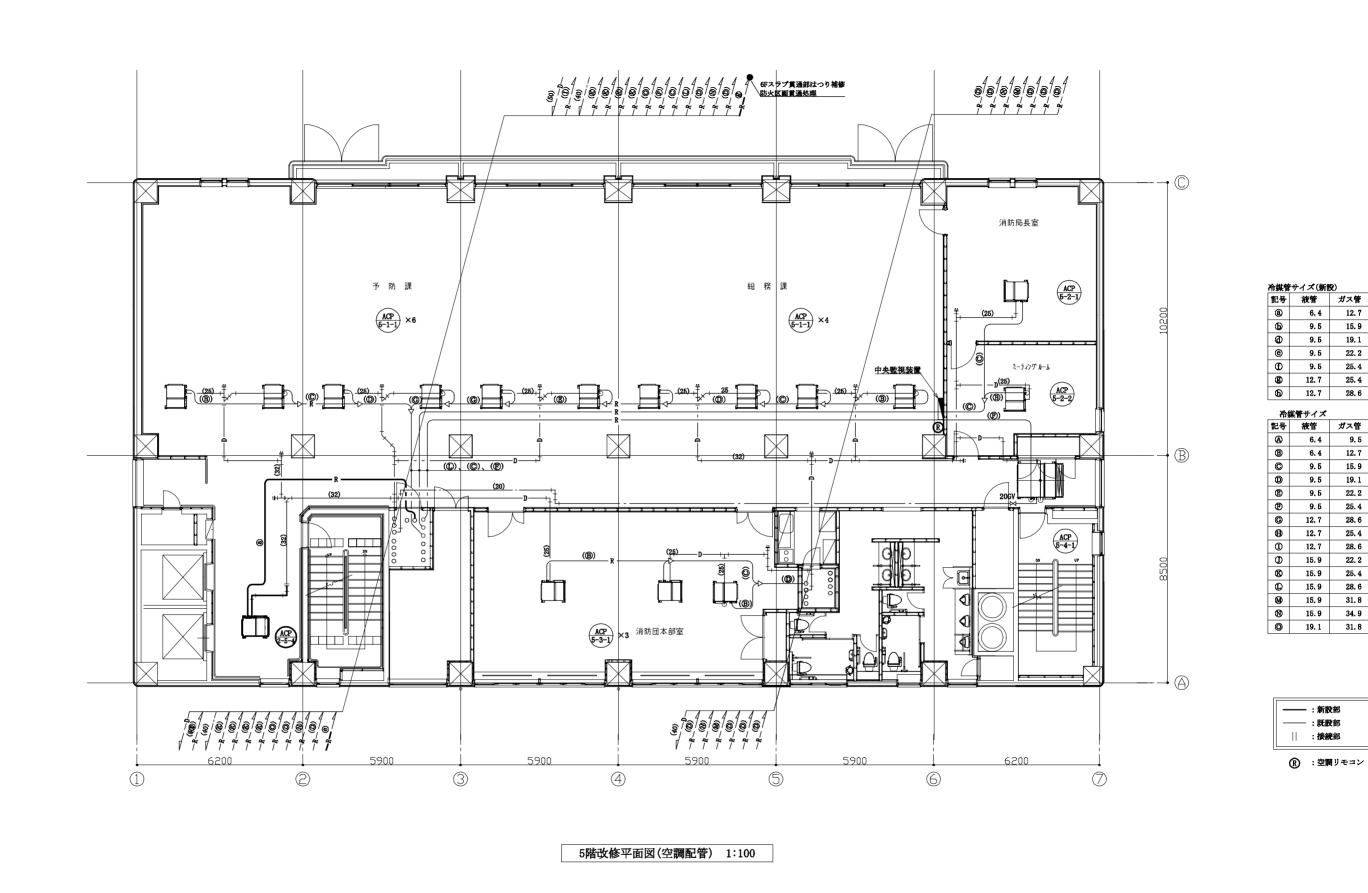

課 長

主査等

担当者

設計者資格

氏 名

縮 尺

図番

7/25

級建築士登録第

(A2) 作図

令和 4 年 10 月 日

1:100

消防局庁舎4階ほか空調設備改修工事

図面名称 5階改修平面図(空調配管)

工事名

9.5

9. 5

9.5

9. 5

6.4

6. 4

9. 5

9.5

9, 5

9. 5

12. 7

12. 7

12. 7

15. 9

15.9

15. 9

15.9

15. 9

---: 既設部 | :接続部

横須賀市

都市部公共建築課

(R):空調リモコン

12. 7 25. 4 12. 7 28. 6

15. 9

19. 1

22. 2

25. 4

9.5

12.7

15. 9

19. 1

22, 2

25. 4

28. 6

25. 4


28, 6


25.4


28. 6


31.8


34. 9

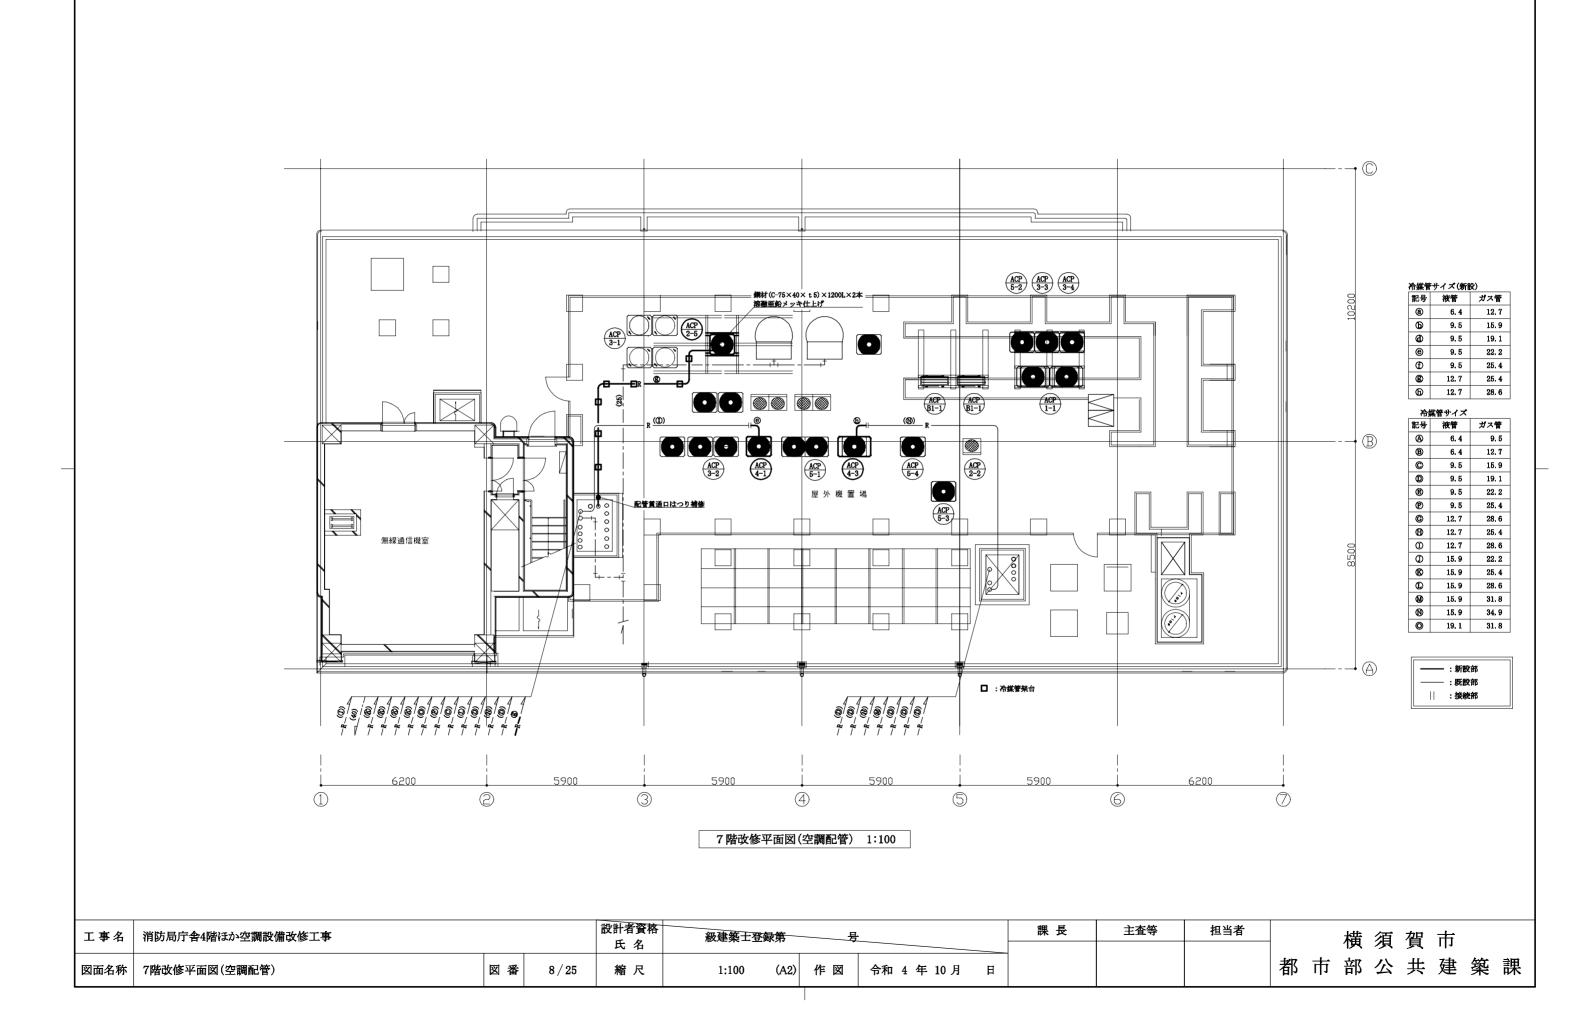


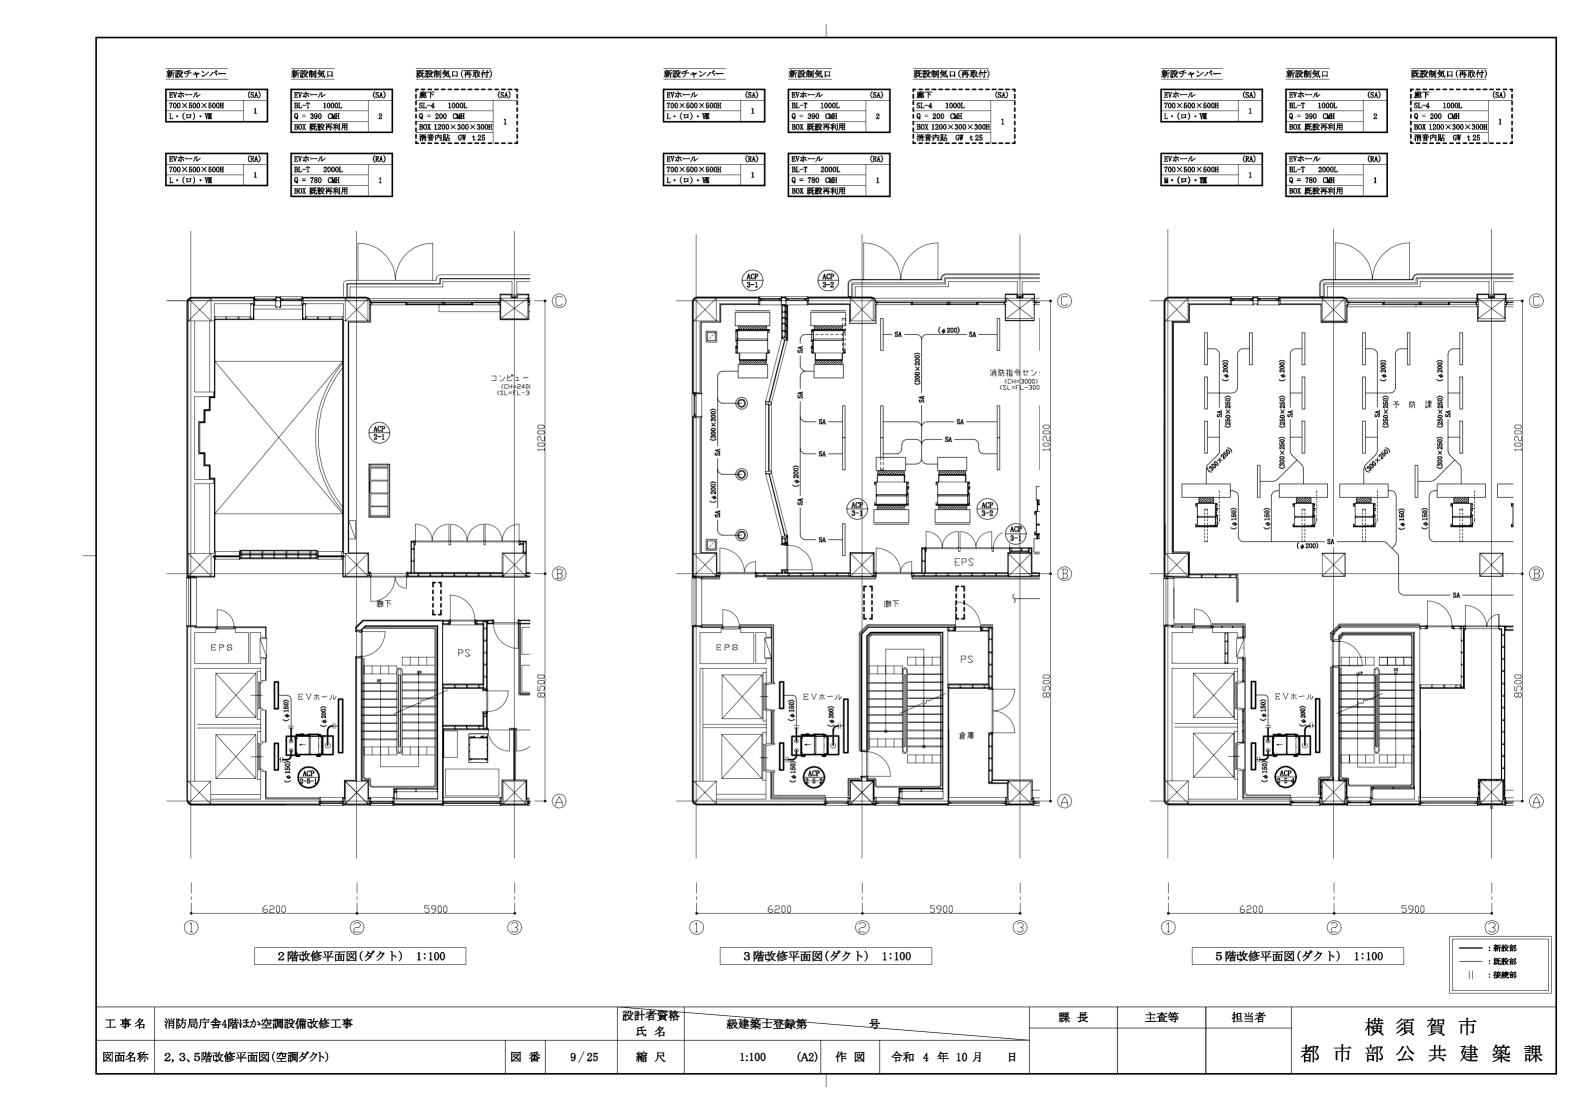


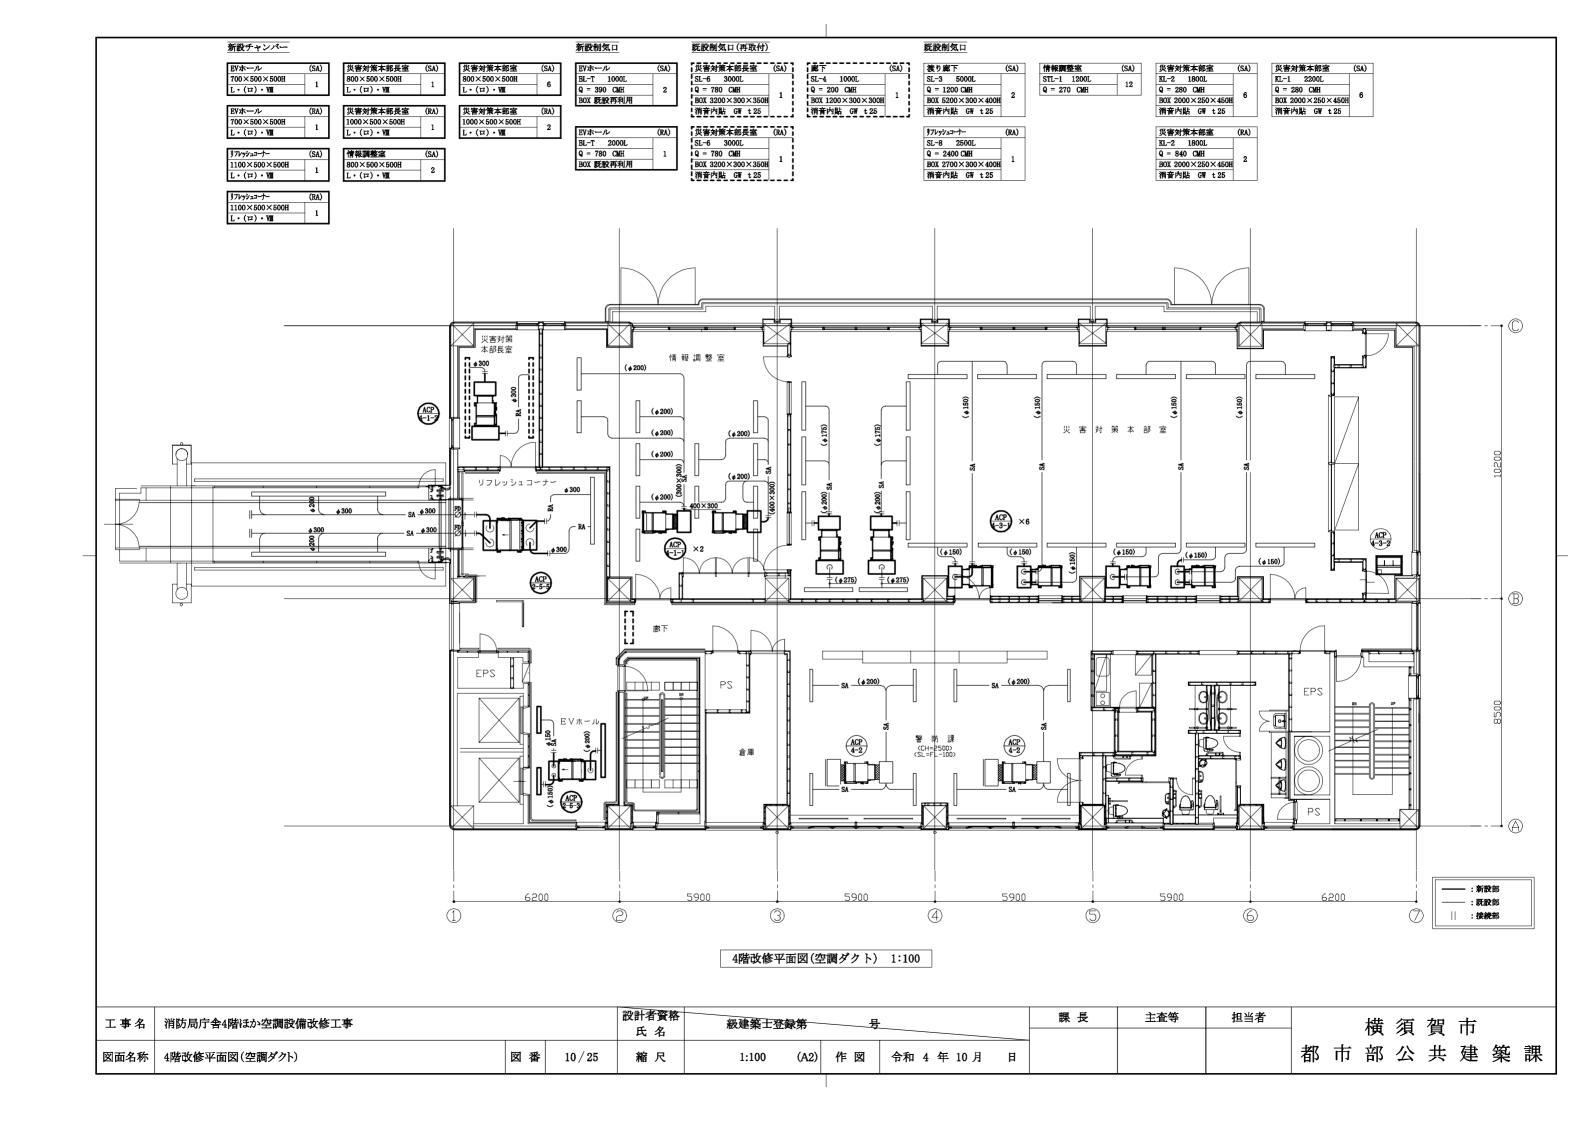


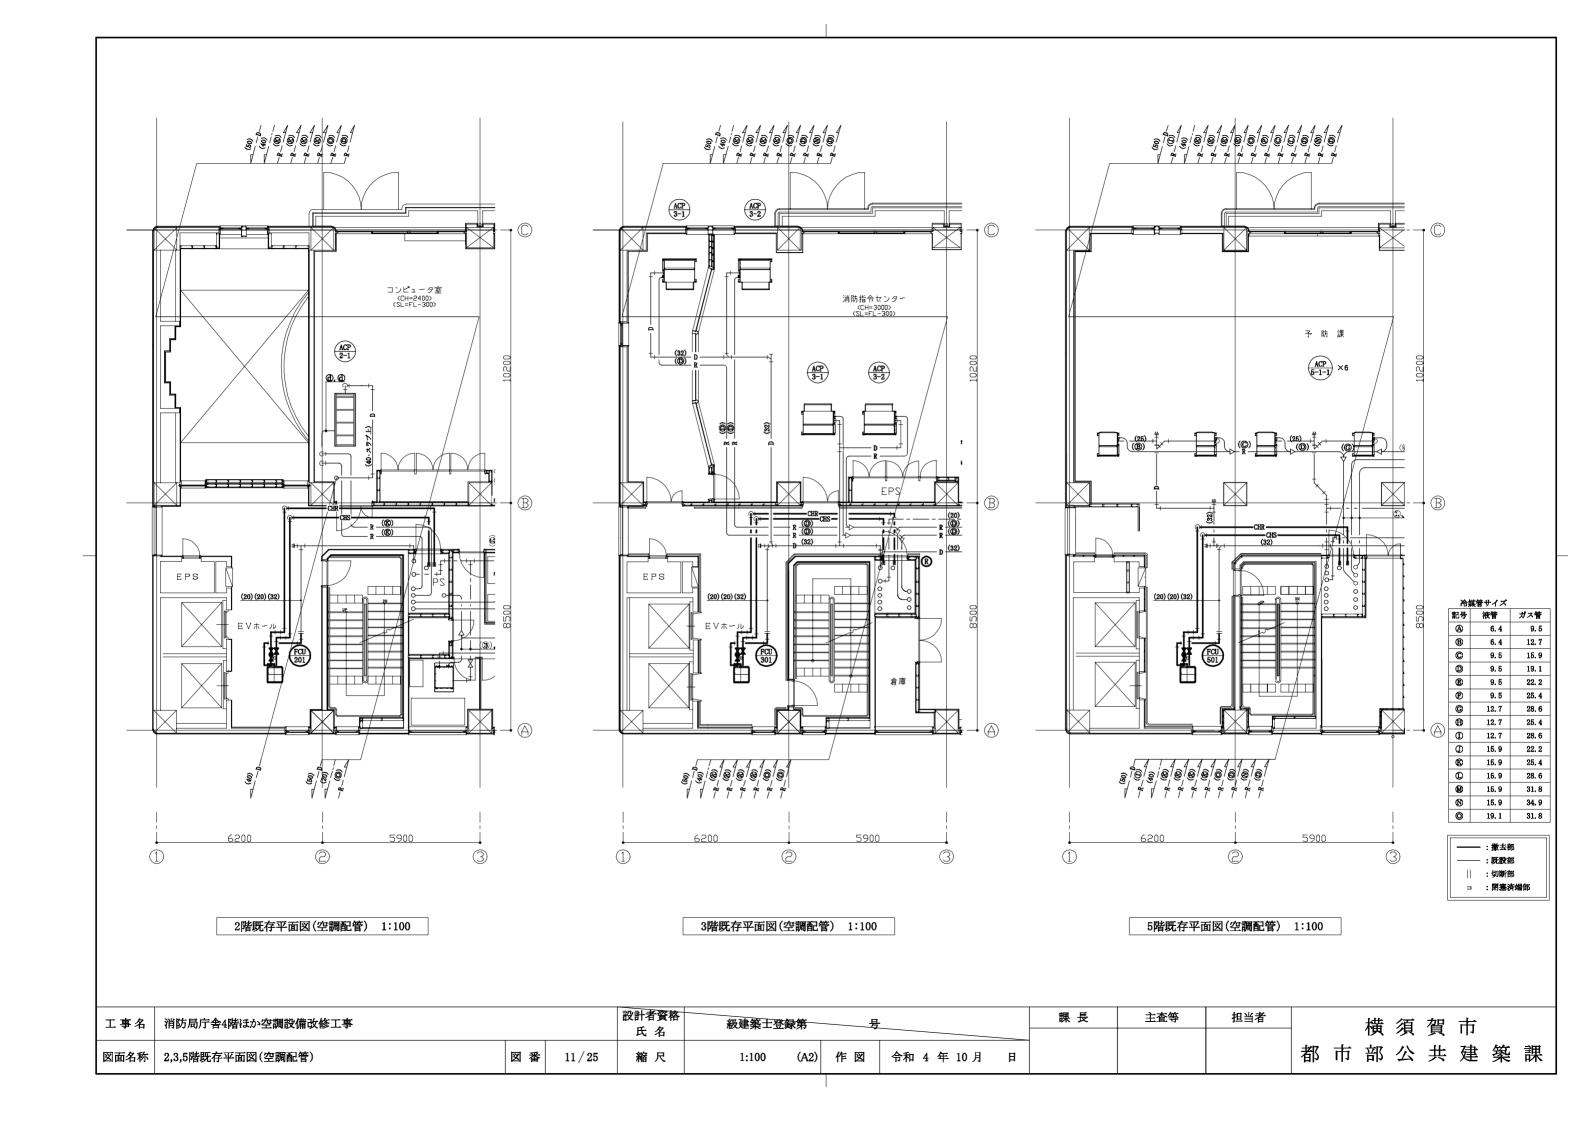


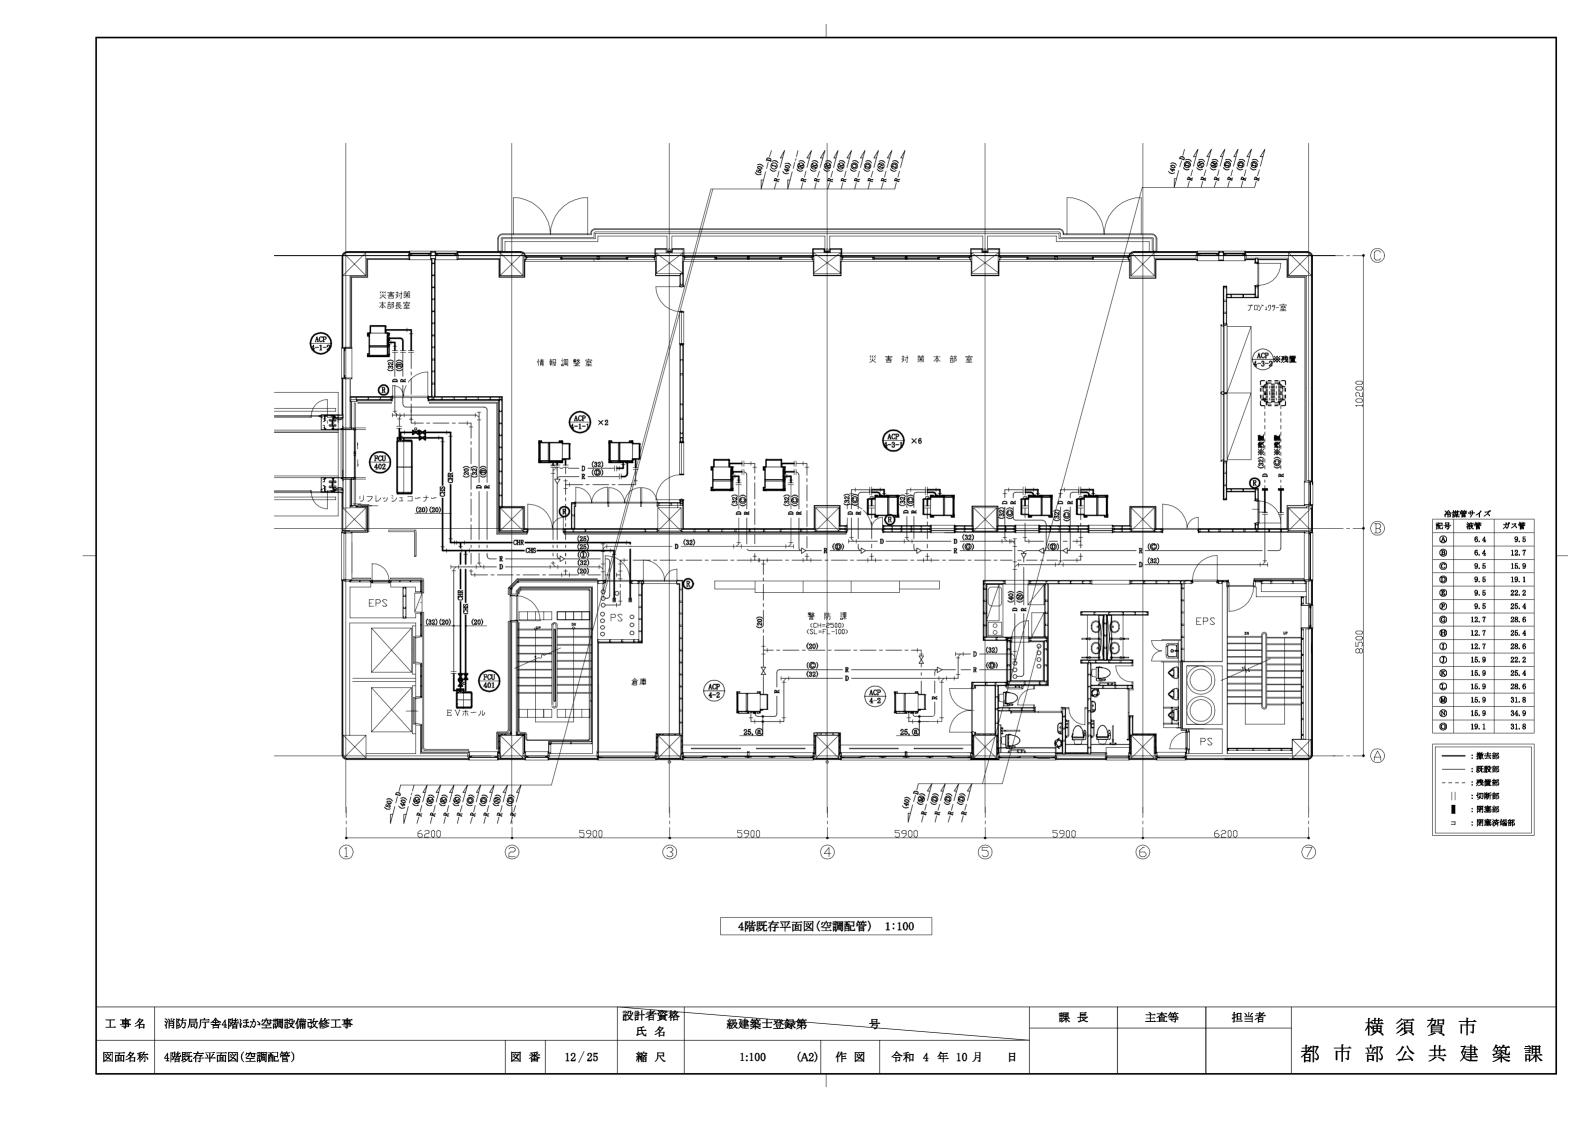


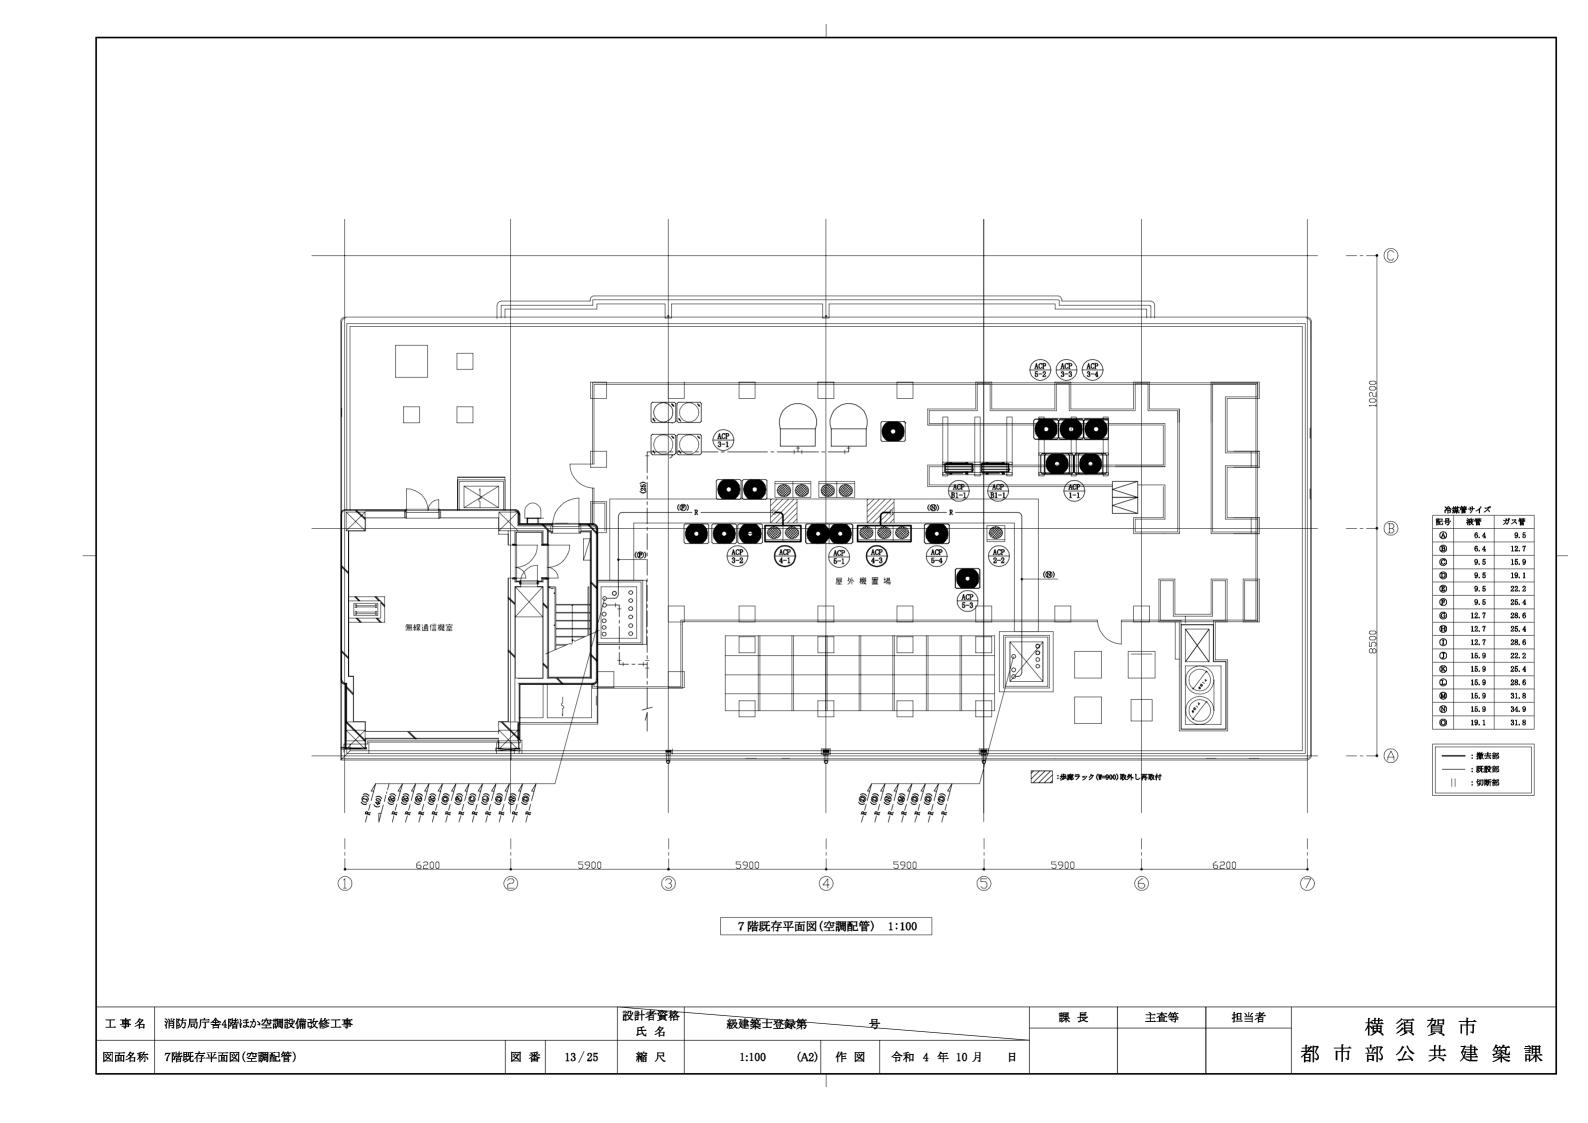

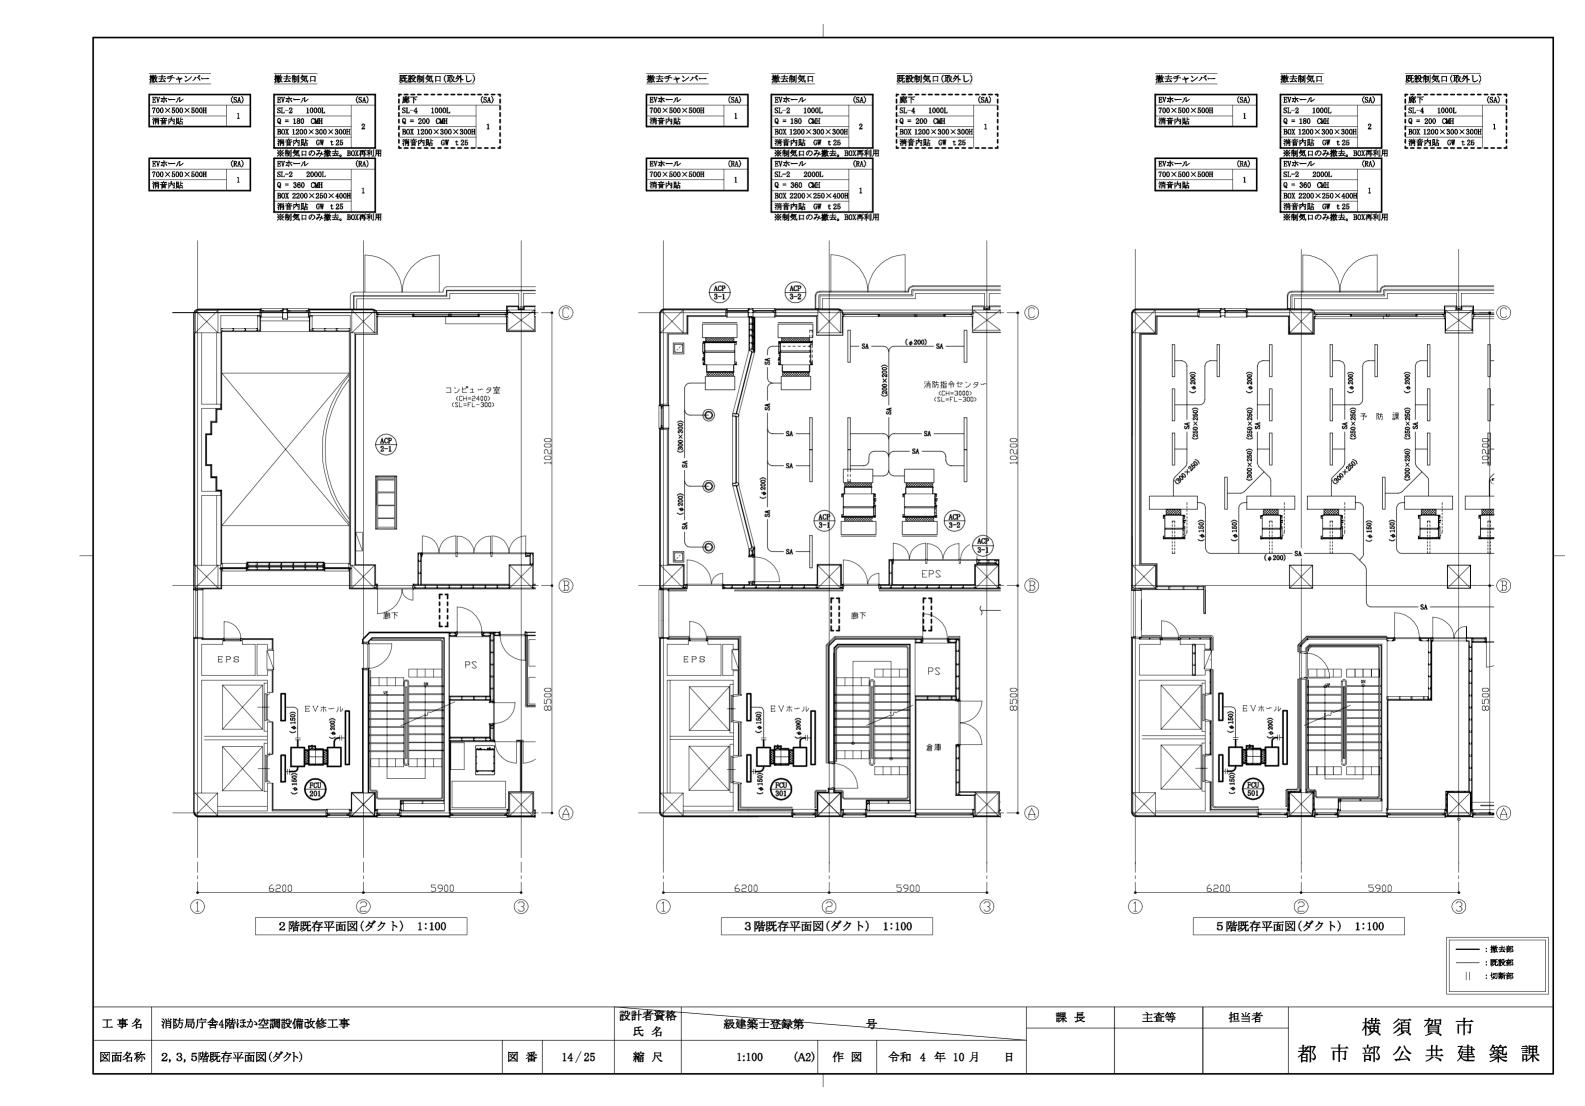

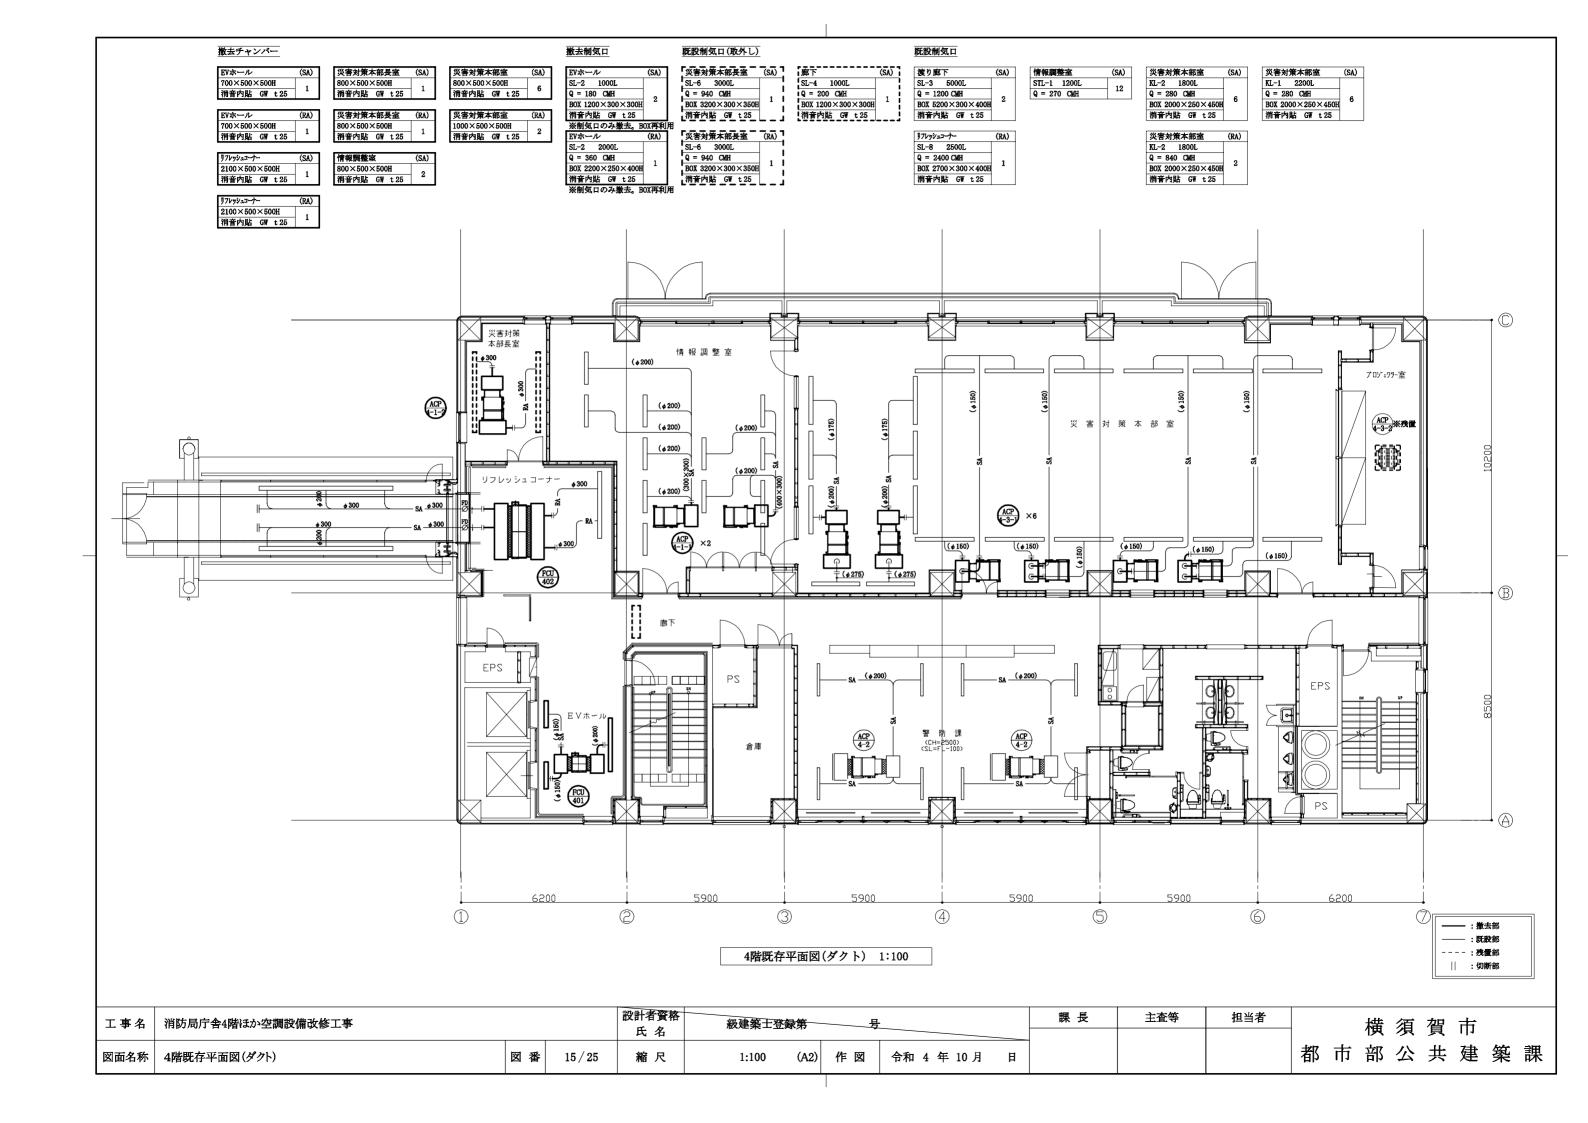

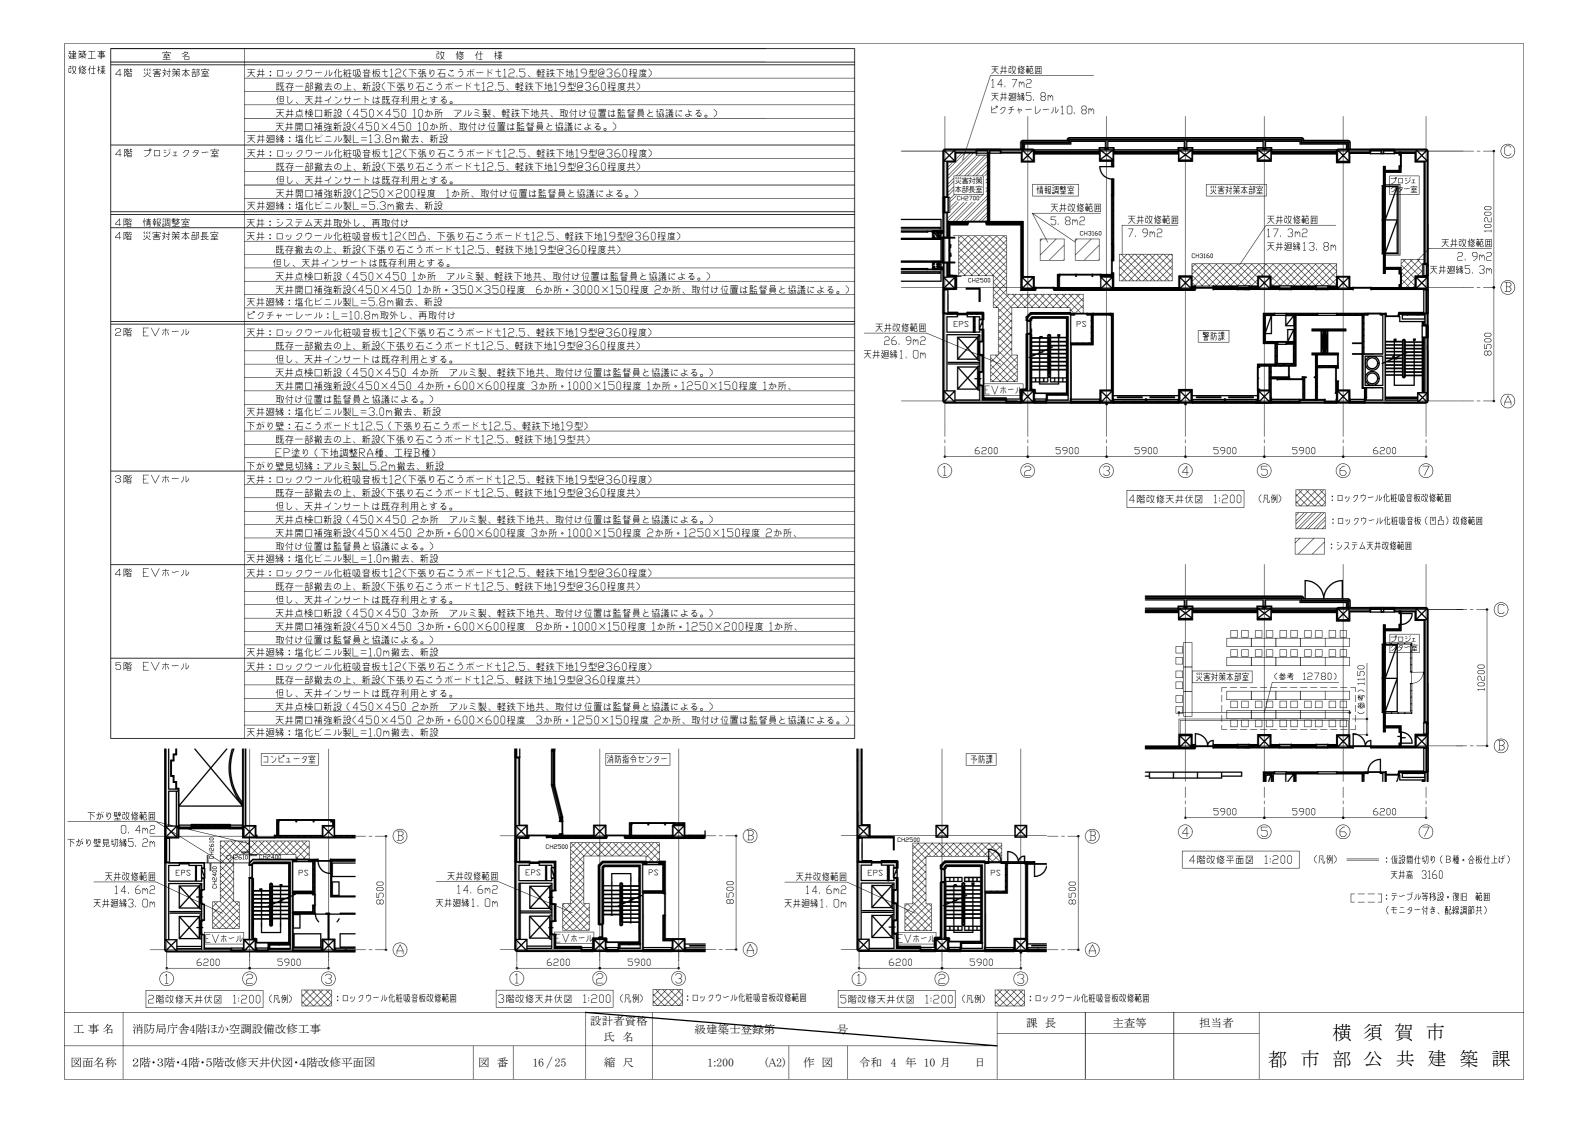

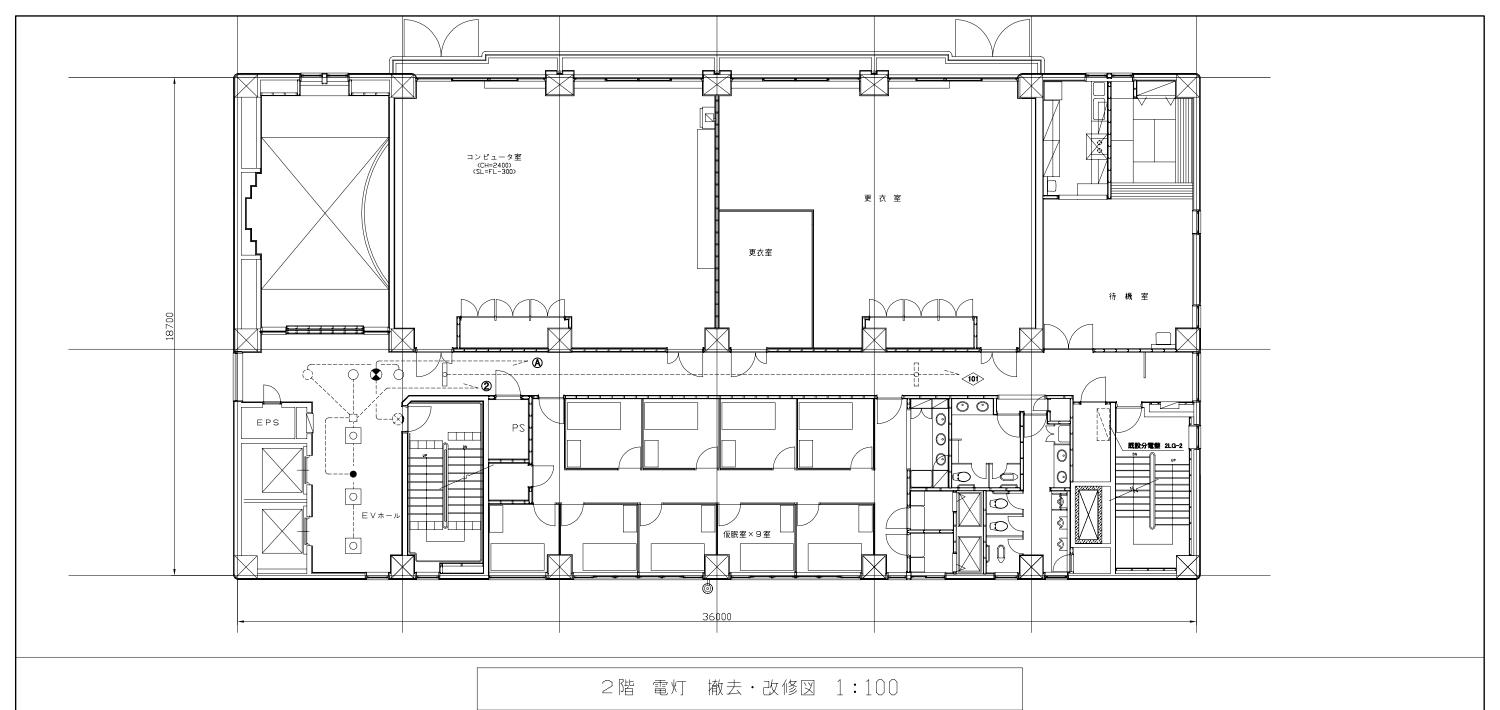

凡 例

図中特記無き記号は以下の通り

照明器具A 撤去:埋込型、ルーパー付 埋込寸法600角、FPL36W×3 改修:LEDベースライト、埋込型 埋込寸法600角、7000Im程度 工事期間中、既設照明器具を

仮設使用すること

照明器具D

撤去:埋込型、下面開放型 HF32W×1、1250×150程度 改修:LEDベースライト 公共型番:LRS6-4-30 照明器具E

 非常用照明器具H

撤去: 非常用ダウンライト、φ 100 蓄電池内蔵型、ハロゲン13W×1 改修: 非常用LEDダウンライト 公共型番: K1-LRS11-1 誘導灯J

撤去:通路誘導灯 B級BL形、電池内蔵型 改修:通路誘導灯、B級 公共型番:ST1-FRF23P-BL 工事期間中、既設誘導灯を 仮設使用すること [____] 既設照明器具

既設ダウンライト

既設誘導灯


[] 既設ジャンクションポックス

---- 既設配線

既設分電盤 2LG-2

工事名	消防局庁舎4階ほか空調設備改修工事			設計者資格 氏 名	級建築士登録第		号		課長	主查等	担当者
図面名称	2階 電灯 撤去・改修図	図番	17/25	縮尺	1:100 (A2)	作図	令和 4 年 10月	B			

横 須 賀 市都市部 公共建築課

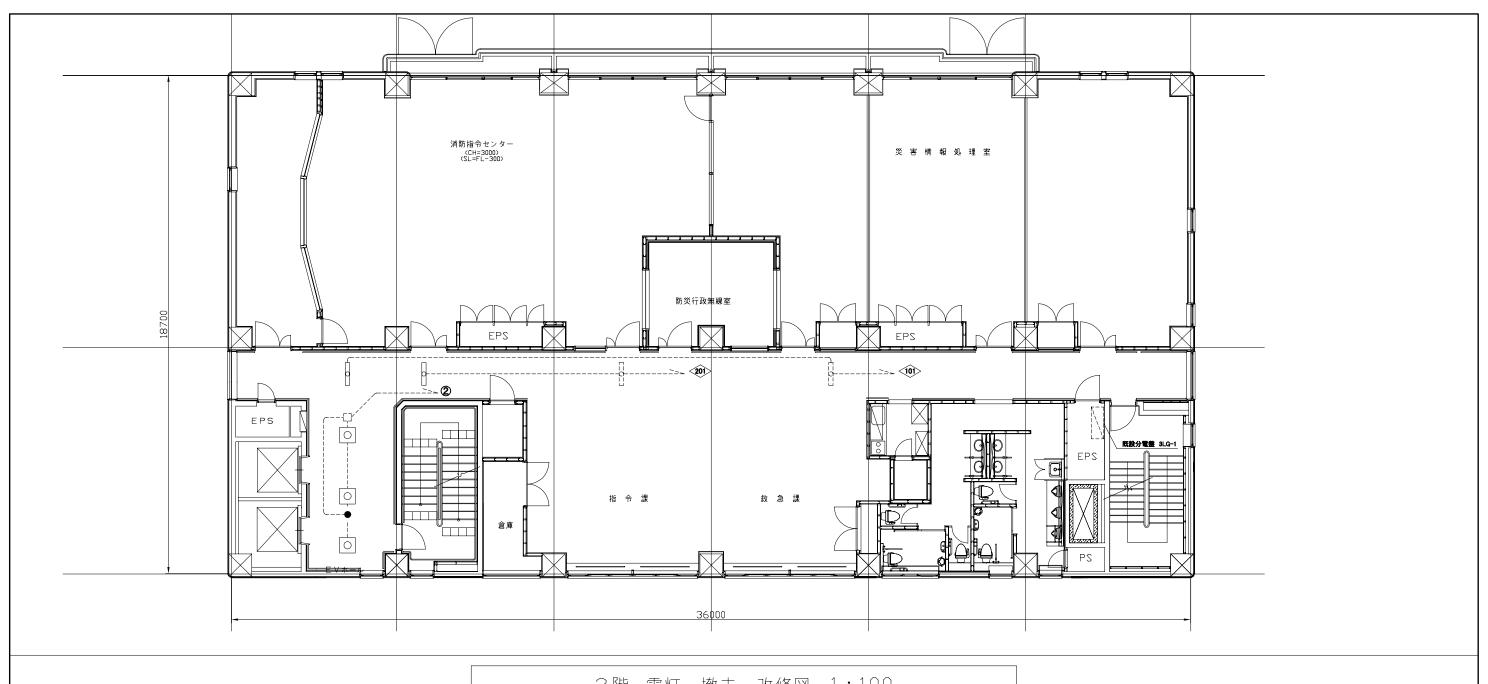

3階 電灯 撤去·改修図 1:100

凡 例

図中特記無き記号は以下の通り

照明器具A

撤去:埋込型、ルーバー付 埋込寸法600角、FPL36W×3 改修:LEDペースライト、埋込型

埋込寸法600角、7000lm程度 工事期間中、既設照明器具を

仮設使用すること

照明器具C

撤去:埋込型、下面開放型 HF32W×1、1250×150程度

改修:LEDベースライト

公共型番:LRS6-4-30 工事期間中、既設照明器具を

仮設使用すること

非常用照明器具H

撤去:非常用ダウンライト、φ100

蓄電池内蔵型、ハロゲン13W×1 改修:非常用LEDダウンライト

公共型番:K1-LRS11-1

[] 既設ジャンクションボックス

[____] 既設照明器具

---- 既設配線


既設分電盤 2LG-2


注 記

-不要な配管配線は撤去すること ・照明器具の開口補強は建築工事とする

工事名	名 消防局庁舎4階ほか空調設備改修工事			設計者資格 氏 名 級建築士登録第 号					課長	主査等	担当者
図面名称	3階 電灯 撤去・改修図	図番	18/25	縮尺	1:100 (A2)	作図	令和 4 年 10月	日			

横須賀市 都市部 公共建築課

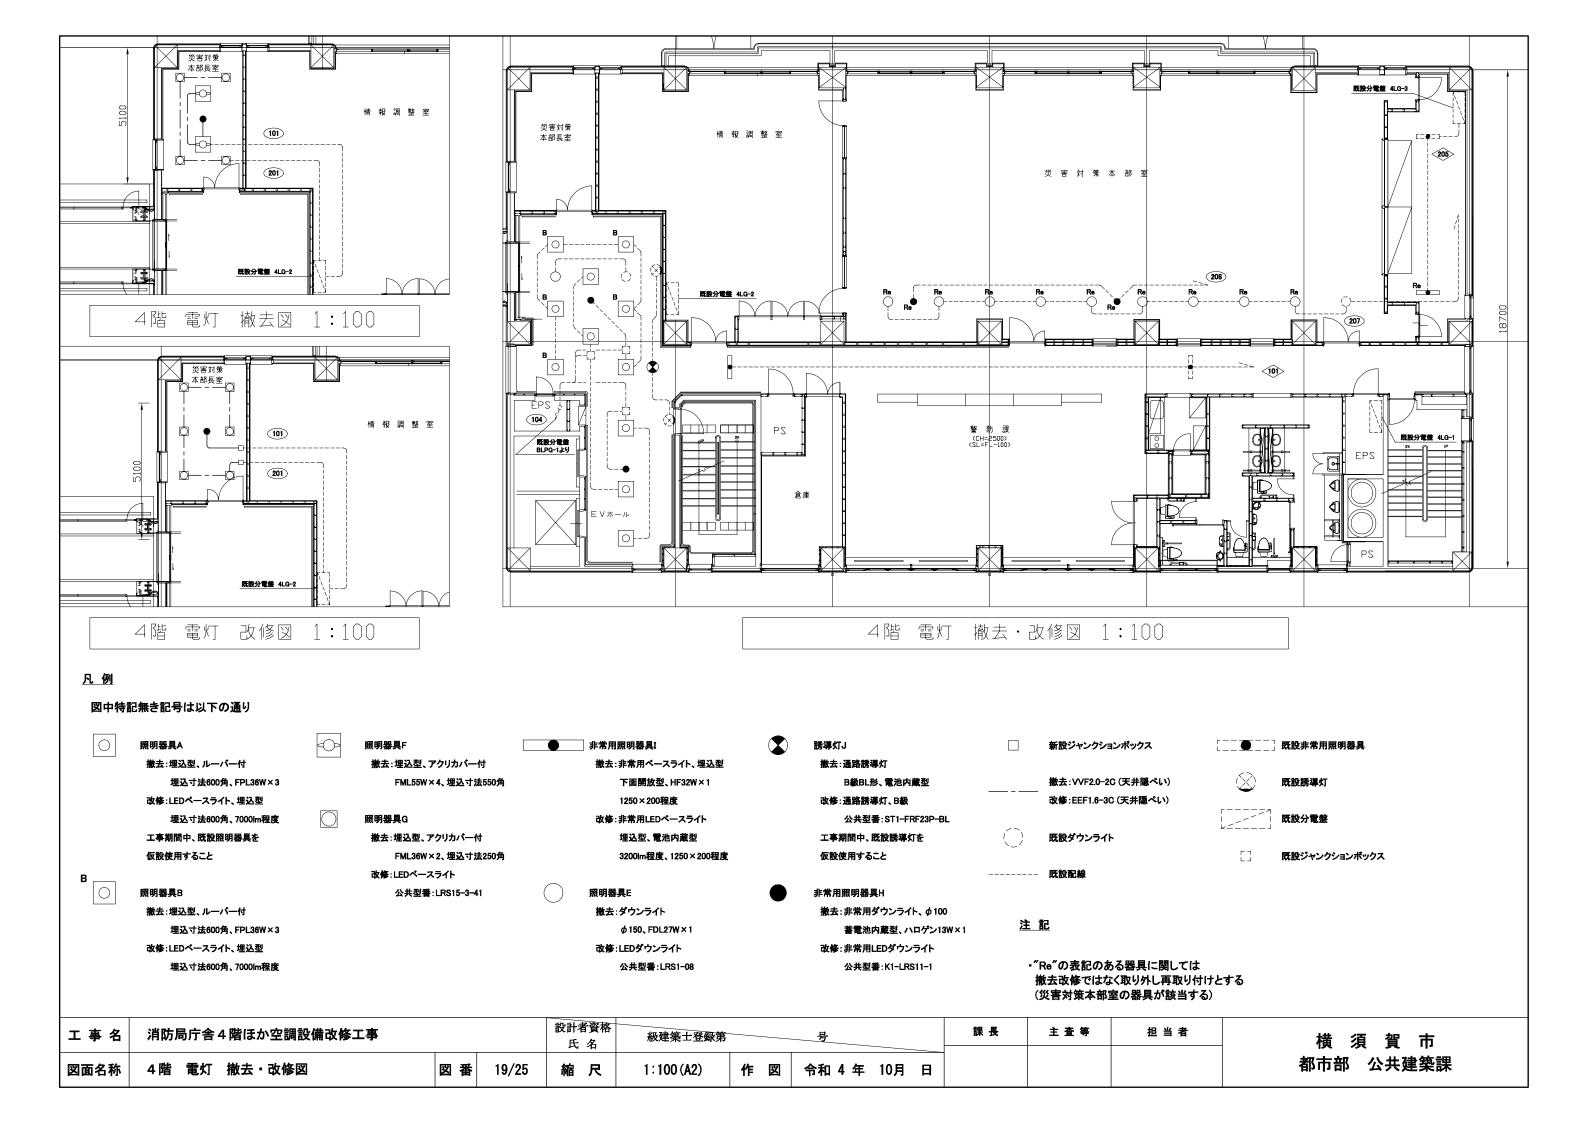

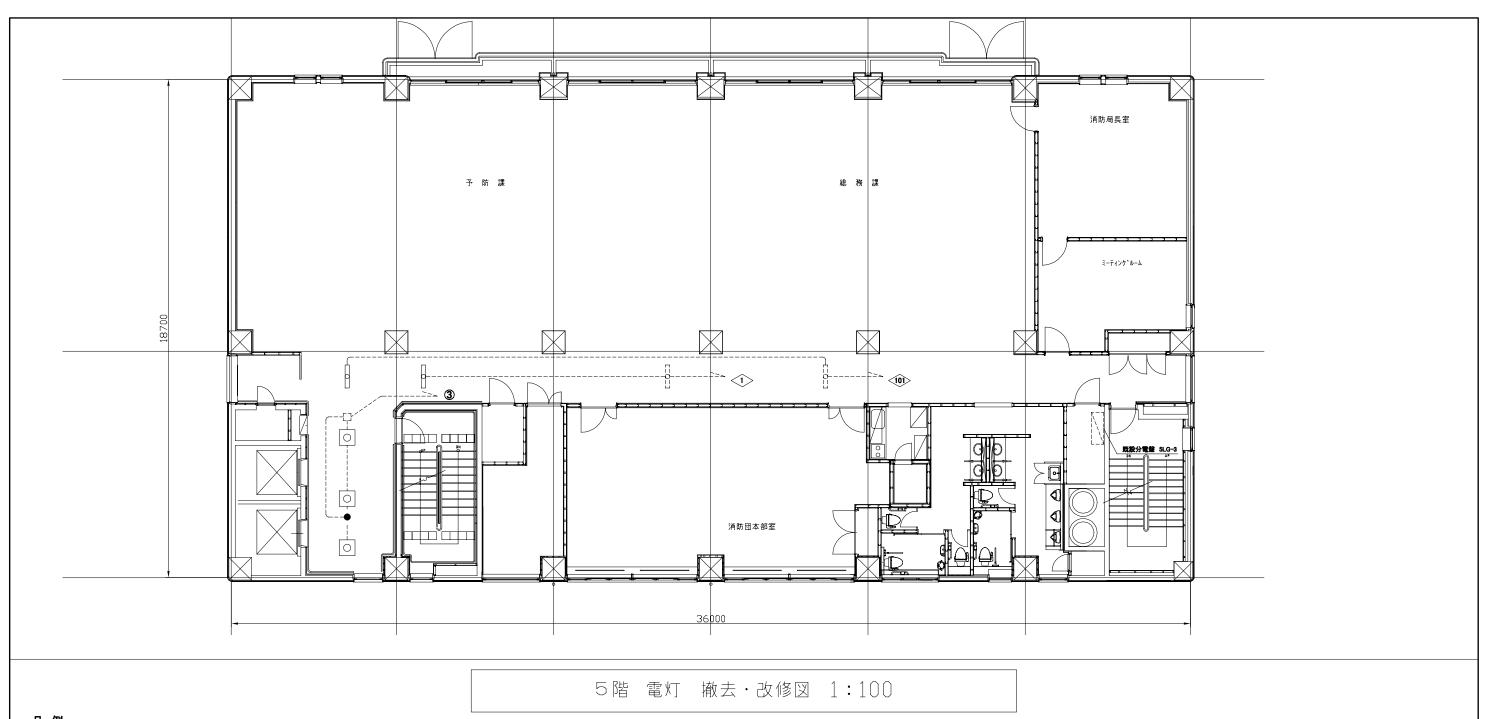

凡 例

図中特記無き記号は以下の通り

照明器具A

撤去:埋込型、ルーバー付 埋込寸法600角、FPL36W×3

改修:LEDベースライト、埋込型 埋込寸法600角、7000lm程度 工事期間中、既設照明器具を

仮設使用すること

照明器具C

撤去:埋込型、下面開放型 HF32W×1、1250×150程度

改修:LEDベースライト

公共型番:LRS6-4-30 工事期間中、既設照明器具を

仮設使用すること

非常用照明器具H

撤去:非常用ダウンライト、φ100

蓄電池内蔵型、ハロゲン13W×1 改修:非常用LEDダウンライト

公共型番:K1-LRS11-1

[____] 既設照明器具

[] 既設ジャンクションボックス

---- 既設配線

既設分電盤 2LG-2

注 記

-不要な配管配線は撤去すること ・照明器具の開口補強は建築工事とする

工事名	消防局庁舎4階ほか空調設備改修工事	設計者資格						課長	主査等	担当者		
図面名称	5階 電灯 撤去・改修図	図番	20/25	縮尺	1:100 (A2)	作図	令和 4 年	10月 日				

横須賀市 都市部 公共建築課

