西体育会館大体育室及び小体育室空調設備工事

図面リスト

図面番号	図面名称	縮尺
M-0 1	表紙・図面リスト	_
M-02	特記仕様書・凡例	_
M-03	案内図・配置図	1/800 (A2)
M-0 4	機器表、除湿型放射冷暖房パネル参考図	_
M-05	系統図	-
M-0 6	空調配管設備 1階平面図	1/150 (A2)
M-0 7	空調配管設備 2階平面図	1/100 (A2)
M-08	空調衛生配管設備 詳細図	1/ 30 (A2)
M-09	ダクト設備 1階平面図	1/150 (A2)
M-10	ダクト設備 1階平面図(撤去)	1/150 (A2)
M-11	自動制御設備 系統図	_
M-12	自動制御設備 1階平面図	1/150 (A2)
M-13	自動制御設備 2階平面図	1/100 (A2)

公共建築課長	王査等	担当者	横須賀市都市部公共建築課
			横須賀市 都市部 公共建築課
			沙卦年月日 全和 2年 2日
			設計 年月日 令和 3 年 3 月

特記仕様書

1. 名称 西体育会館大体育室及び小体育室空調設備工事

2. 工事場所 横須賀市長坂1丁目2番3号

3. 工事種目

(1) 空調設備工事

(2) 衛生設備工事

(3) 計装設備工事

4. 共通事項

(1) 共通仕様 図面・本特記仕様書・現場説明書(現場説明に対する質疑回答書を含む)

上記に記載されていない事項は国土交通省大臣官房官庁営繕部監修 公共建築工事標準仕様書(機械設備工事編)平成31年版(以下共通仕様書) 及び同標準図(機械設備工事編)平成31年版を適用する。

(2) 機材等 本工事に使用する設備機材等は、設計図書に規定するもの、又は

これらと同等品以上とする。

建設大臣官房官庁営繕部監修の「工事写真の撮り方(改訂第2版) (3) 工事写真

-建築設備編- 」による。

(4) 完成図等の 提出部数

竣工図ニッ折り製本 竣工図A3版二ッ折り製本 (縮刷版) 官公庁等の許認可書類 機器完成図・取扱説明・納入業者一覧表 1 部

1 部 試運転調整記録・予備品付属品リスト

竣工図(保存形式PDF/DXF/オリジナルデータ)、上記スキャンデータCD-R 1 式

設備機器の固定は、「建築設備耐震設計・施工指針(建設省住宅局監修)2014年版」による。 (5) 耐震措置

(6) 軽微な変更

現場の納まり、取り合わせ等の関係で、機器・材料の寸法、仕様、取付位置 取付方法等の多少の変更、又は取付数量を幾分増減する等の軽微な変更は

係員の指示に従う。この場合、請負金額の増減は行わない。

設計図書の内容に相違がある場合、予期することが出来ない特別の状態が発生した場合、 設計図書に示された条件を満たすことが不可能になった場合は、速やかに (7) 疑義及び条件変更

書面をもって係員に申し出て、その措置について係員の指示を受ける事。

5. 設備概要

公共建築課長

主査等

(1) 空調設備工事

1. 大体育室に輻射方式の冷温水パネルを設置する。 熱源は空冷ヒートポンプ方式の冷温水チラーとする。 冷温水配管・ドレン管を大体育室仕上床下に設置する。

設置の障害となる既設ダクト・既設配管は本工事に依り盛り替える。

2. 小体育室に空冷ヒートポンプ方式のパッケージエアコンを設置する。

(2) 衛生設備工事

1. 冷温水チラーへの補給水槽を設置。

給水は高架水槽からの既設給水管(土中埋設)より分岐し、補給水槽へ供給する。

(3) 計装設備工事 1. 空冷ヒートポンプチラーの運転の発停と水槽の満減水警報等の事務所内での監視・操作を可能とする。

6. 工事区分

No	工 事 内 容	建築	電気	機械	備考
1	仮設足場	0		0	
2	発生材運搬・処分	0	0	0	
3	床下点検口・床下換気口取付及び開口補強	0			
4	輻射熱パネル(据付架台共)設置			0	
5	同上 取付あと施工アンカー			0	
6	大体育室空調用熱源機・動力盤基礎及びフェンスの新設	0			
7	同上 機器の電源及び制御配線工事		0	0	
8	同上 制御スイッチの取付及び本体取付工事			0	

디셰


記号	名 称	施工場所	材 料	保温防食塗装	備考
*	矩形ダクト	ピット(床下)	亜鉛鉄板製	_	
'		屋外露出		ポリスチレンフォーム+ステンレス鋼板(E2, (メヘ), Ⅲ)	
—— CHS ——	冷温水管(往)	屋内露出	配管用炭素鋼鋼管・白管	グラスウール+合成樹脂カパー(A1, (ロ), Ⅲ)	65A以下ネジ込み継手・ 80A以上溶接継手
		ピット(床下)		ポリスチレンフォーム+着色アルミカ゚ラスクロス (D, (ノヘ), Ⅲ)	
		屋外露出		ポリスチレンフォーム+ステンレス鋼板(E2, (ハ), Ⅲ)	
	冷温水管(還)	屋内露出	配管用炭素鋼鋼管・白管	グラスウール+合成樹脂カパー(A1, (ロ), Ⅲ)	65A以下ネジ込み継手・ 80A以上溶接継手
		ピット(床下)		ポリスチレンフォーム+着色アルミカ゚ラスクロス (D, (ノヘ), Ⅲ)	
——E——	膨張管	屋外露出	配管用炭素鋼鋼管・白管	ポリスチレンフォーム+ステンレス鋼板(E2, (ノヘ), Ⅲ)	65A以下ネジ込み継手・ 80A以上溶接継手
	給水管	屋外露出	水道用硬質塩化ビニルライニング管・VB	ポリスチレンフォーム+ステンレス鋼板(e2, (ノヘ), Ⅷ)	
	和小日	屋外埋設	耐衝撃性硬質塩化ビニル管(HIVP)	管廻り100mm山砂で防護,上部発生土埋め戻し	
R ——	冷媒管	屋内露出	断熱材被覆鋼管	保温化粧ケース	
	/7 殊官	屋外露出	断熱材被覆鋼管	ステンレス鋼板	
		屋外露出・土中	硬質ポリ塩化ビニル管・VP	_	小体育館系統は冷媒被覆銅管共巻き
n	ドレン管	屋内露出	保温付VP	_	小体育館系統は冷媒被覆銅管共巻き
		ピット(床下)	50A以下: 保温付VP	-	既存管はSGP管
			65A以上: 硬質ポリ塩化ビニル管	ポリスチレンフォーム+着色アルミカ゚ラスクロス (d, (ハ\), VII)	
	バルブ		JIS10K、65A以下: 仕切弁、 80A以上: バタフライ弁	65A以上:グラスウール+ステンレス鋼板(屋外)	
	バルブ		土中・弁筐共		
	逆止弁		JIS10K		
	Y形ストレーナ			65A以上:ク゚ラスウール+ステンレス鋼板(屋外)	
•	浸透桝		塩ビ製小口径桝		
Exp. J	伸縮管継手		複式	65A以上:ク゚ラスウール+溶融アルミニウム亜鉛鉄板(ピット)	
	フレキシブルジョイント		合成ゴム製	65A以上:グラスウール+ステンレス鋼板(屋外)	
Φ	温度計				
•	圧力計				
R	リモコンスイッチ		メーカー付属品		
	配 線		リモコンスイッチ用		


[※] ダクト類撤去に伴い、ダクトフランジ部のパッキン、たわみ接手にはアスベストが含まれている為、飛散しないようにポリエチレンフィルム3重巻きにし、対象部の両端をテープ2重巻きにし、両端(非アスベスト部)を切断し撤去、処分する事。※ 65A以上の弁類、ストレーナー、伸縮管継手、フレキシブルジョイントは保温を施すこと。

担当者	横須賀市都市部公共建築課	
	設計年月日 令和 3年 3月	

設計名称	図面名称 = ITEM OF DRAWFING		
TWME OF PROJECT 西体育会館大体育室及び小体育室空調設備工事		特記仕様書・凡例	
THE COLUMN CALLES AND ADDRESS OF	DRAWING NAMBER	SCALE	NG

M-02

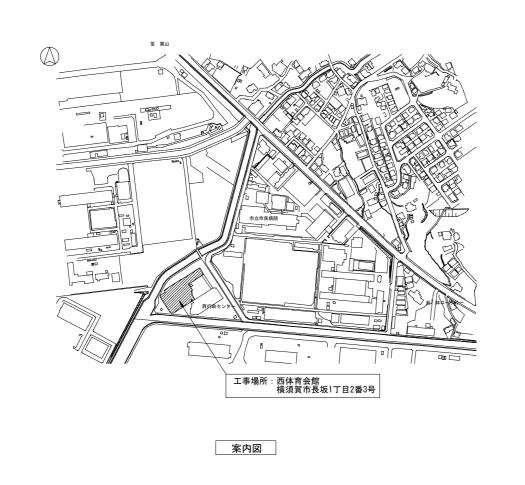

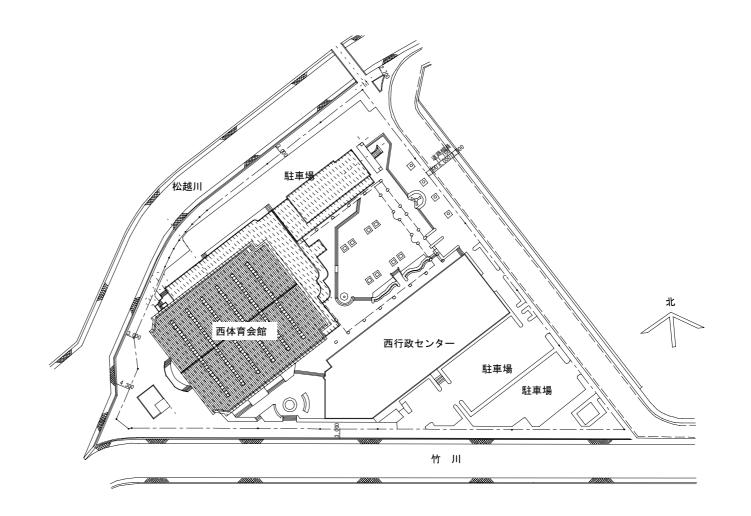

配置図 S=1:800

公共建築課長	主査等	担当者	推活加士 加士如 八升净部	設計名称	図面名称		
			横須賀市都市部公共建築課	西体育会館大体育室及び小体育室空調設備工事 ————————————————————————————————————	ITEM OF DRAWING	案内図·配置図	M-03
			設計年月日 令和 3 年 3 月	PROJECT NAMES:	DRAWING NAMBER	箱尺 1:800(A2) SCALE NO	a


機器表(空調機器)

記号	名称	仕様	電気容量	数量	設置位置	備考
RP-1	空調用熱源機	型式:空冷ヒートポンプチラーユニット 60HP 冷温水ポンプ組込 冷媒:R32 冷却能力:180kW (出入口温度差5°C) 19.98冷凍トン 加熱能力:180kW (出入口温度差5°C) 冷水水量:417L/min 温水水量:391L/min COP:3.01/3.31(冷却/暖房:温度差5°C)以上 圧縮機:全密閉スクロール式・直入始動(インバータ式) 送風機: 送水ポンプ:410L/min×25m その他:耐重塩害仕様・モジュール制御	3 φ 200V 3 φ 200V 3 φ 200V 5. 5kW(容量7ップ*)	1	屋外	コンクリート基礎 200H(建築工事)
FT-1	膨張タンク	付属品:防振架台・アクティブフィルター : モジュールリモコン 他一式 型式: 密閉式 空調用		1	屋外	コンクリート基礎
E1-1	עני עמר אור עשו	至氏: 在闭孔、正刷用 材質: 銅板製(耐重塩害塗装仕様) 容量: 109L (膨張水量53L) 付属品: 標準付属品一式共		'	産が	150H(建築工事)
PT-1	補給水槽付 給水ユニット	型式:受水槽一体形定圧給水ユニット・耐重塩害仕様 ポンプ:単独運転方式 25 φ × 80L/min × 20m 水槽: FRP製タンク500L 付属品:標準付属品一式共	3 φ 200V 0. 75kW	1	屋外	コンクリート基礎 200H(建築工事)
PAC-1	パッケージエアコン	型式:空冷ヒートポンプエアコン 天井吊形 冷媒:R32 能力:冷房能力10.0kw 暖房能力11.2kw		4	小体育室 室外機:コロネード	
		APF2015:5.5以上 圧縮機: その他:耐重塩害仕様 冷媒配管: 液管 9.5φ ガス管 15.9φ 付属品:リモコンスイッチ・室外機コンクリート置台	3 φ 200V			屋外機に転倒防止 (金具SUS)設置

※公共建築工事標準仕様とする

機器表(除湿型放射冷暖房機)


記号	W×H	冷房/暖房能力	冷水流量/温水流量	数量	付属品
PH-1	W1280 × H2225	2. 2kW/2. 7kW	8.0 L/min 7.8 L/min	1	ボールバルブ20A×2(1台当たり)、防護柵及び配管カバー、
PH-2	W1400 × H2225	2. 5kW/3. 0kW	9.0 L/min 8.7 L/min	2	ボールリターン金具、重量補強用床下架台、
PH-3	W 800×H2825	1.7kW/1.9kW	5.9 L/min 5.6 L/min	2	自動エア抜き型汽水分離器100A
PH-4	W 920×H2825	2. 0kW/2. 4kW	7.2 L/min 6.8 L/min	1	
PH-5	W1160 × H2825	2. 7kW/3. 2kW	9.7 L/min 9.2 L/min	2	
PH-6	W1280 × H2825	3. 1kW/3. 6kW	11.0L/min 10.4L/min	5	
PH-7	W 560×H3025	1. 0kW/1. 2kW	3.7 L/min 3.5 L/min	1	
PH-8	W 920×H3025	2. 2kW/2. 6kW	7.9 L/min 7.3 L/min	8	
PH-9	W1040 × H3025	2. 6kW/3. 0kW	9.2 L/min 8.6 L/min	4	
PH-10	W1160 × H3025	3. 0kW/3. 5kW	10.6L/min 9.9 L/min	17	
PH-11	W1400 × H3025	3. 7kW/4. 4kW	13.4L/min 12.5L/min	1	

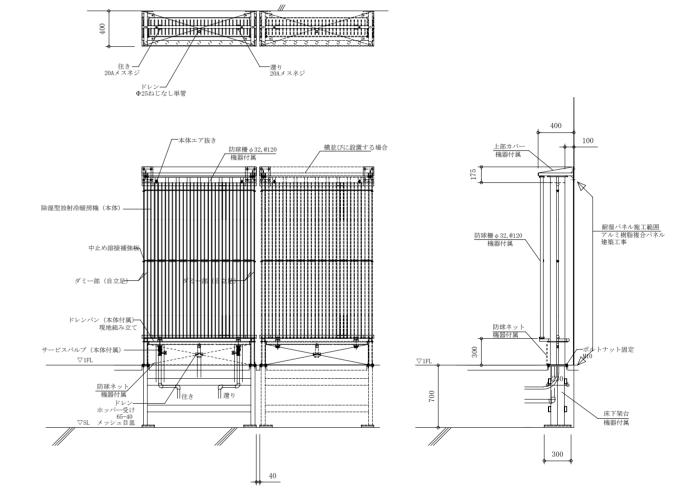


除湿型放射冷暖房パネル参考図


公共建築課長	主査等	担当者	横須賀市	拟击坎	八十八	始 細	
			快快貝川	4HilidE	ム犬炷	坐架 啉	
			設計年月	日 令和	1 3 年	3 月	

設計 名 森 KME OF PROJECT 西体育会館大体育室及び小体育室空調設備工事	図面名称 ITEM OF DRAWING	機器表、除湿型放射冷暖房パネル参考図					
PPOLECT NAMED	DRAWING NAMEER		NG				

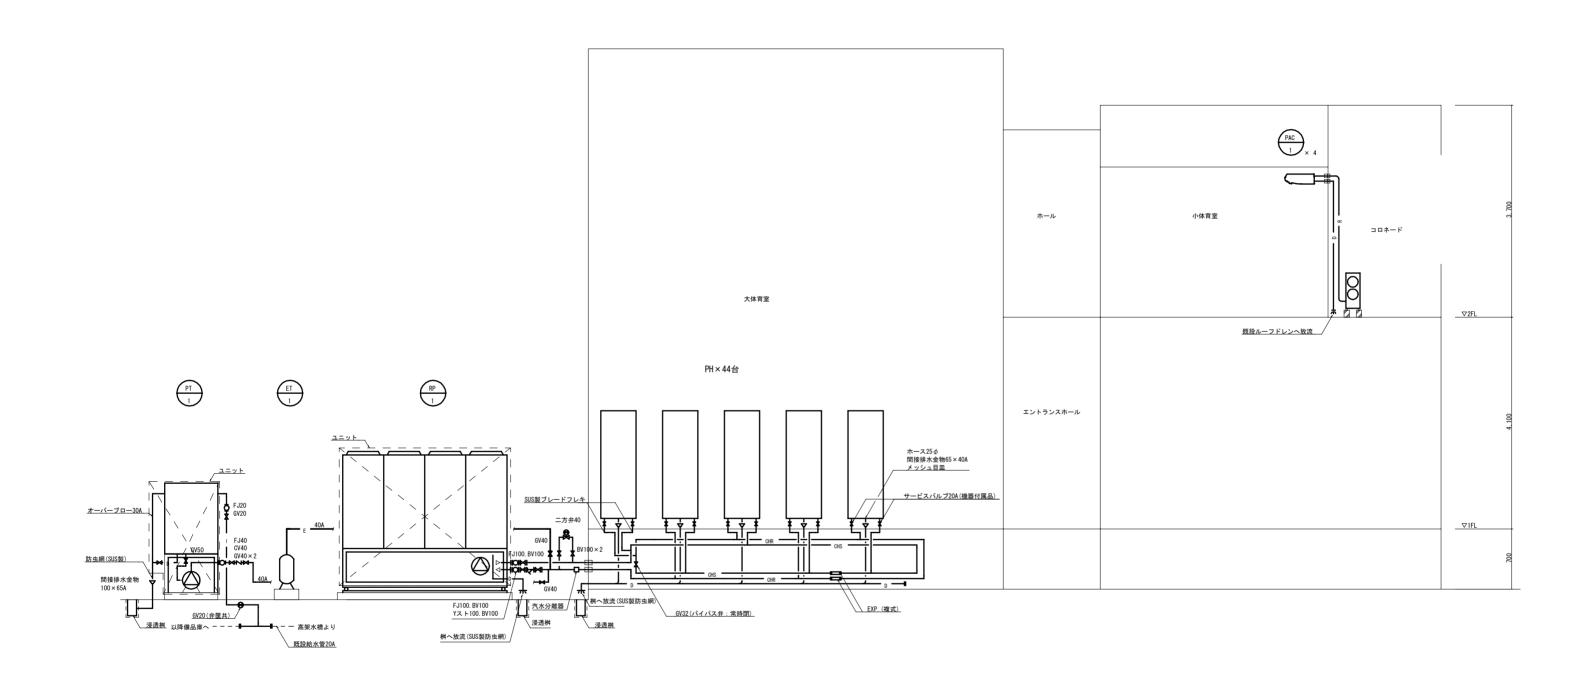


公共建築課長	主査等	担当者	横須賀市都市部公共建築課	設計名称 NAME OF PROJECT	西体育会館大体育室及び小体育室空調設備工事	図面名称 == ITEM OF DRAWING	系統図	
			設計年月日 令和 3年 3月	PROJECT NAMEER		DRAWING NAMEER	縮尺 !:	M-05 №

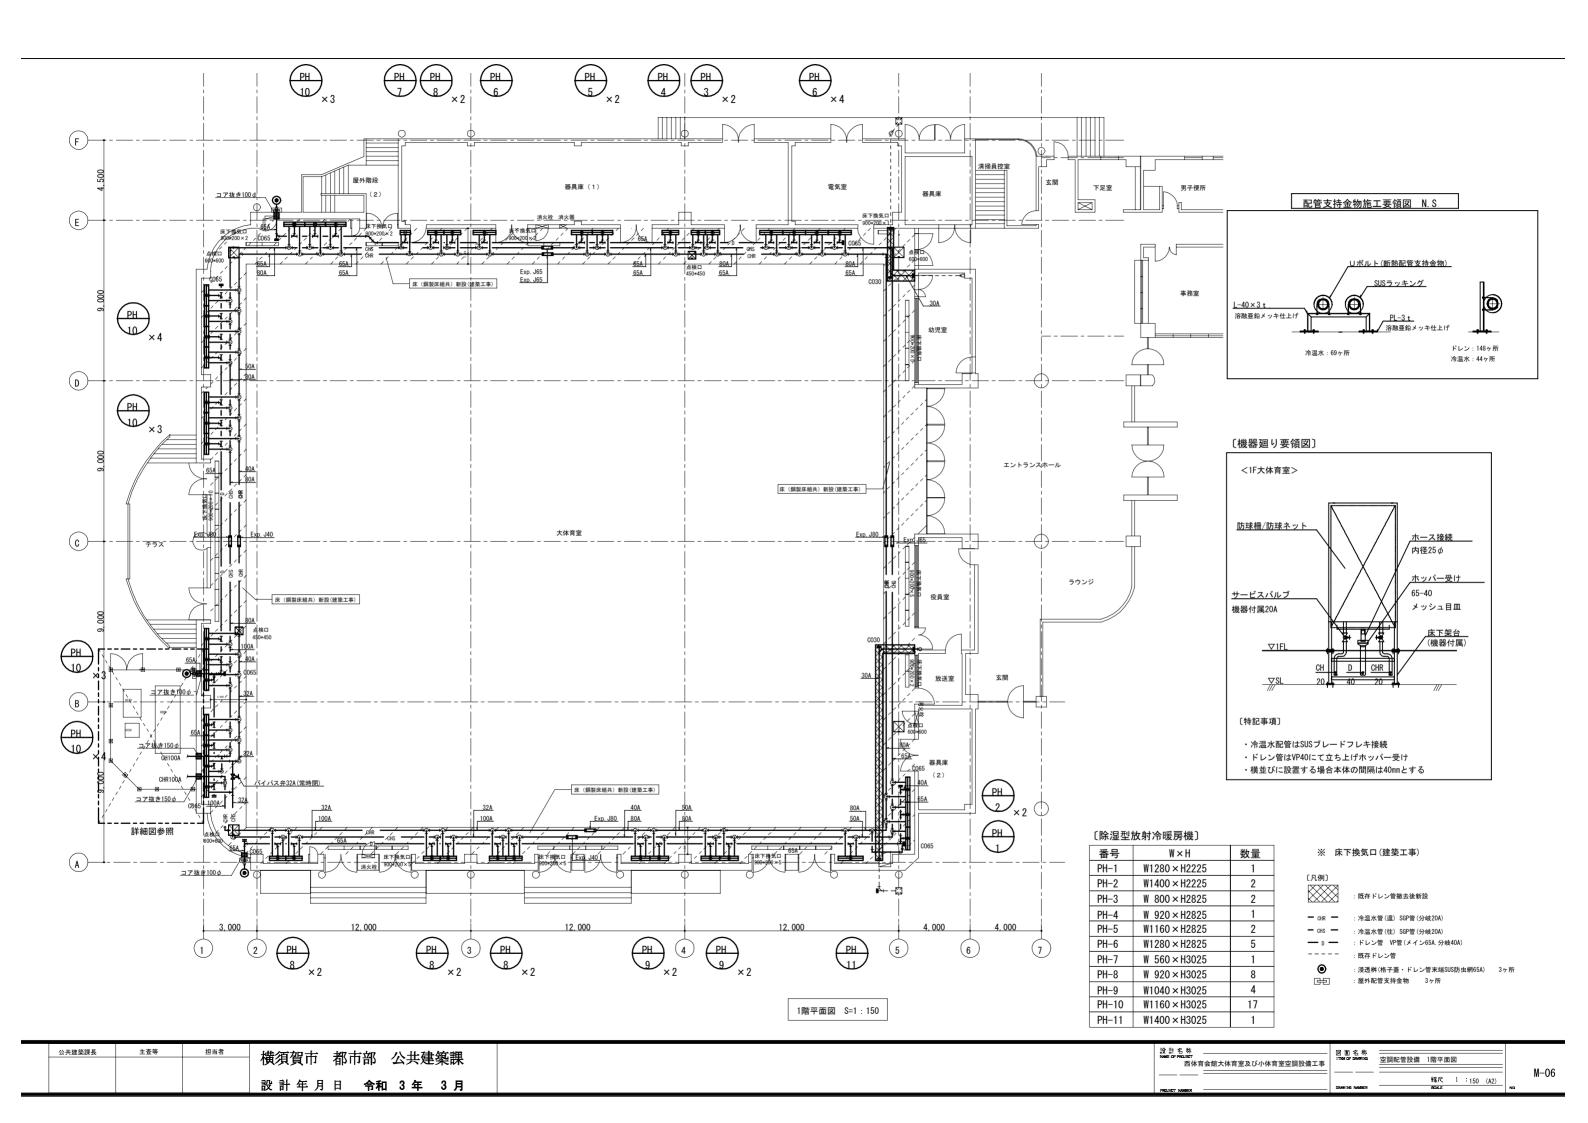


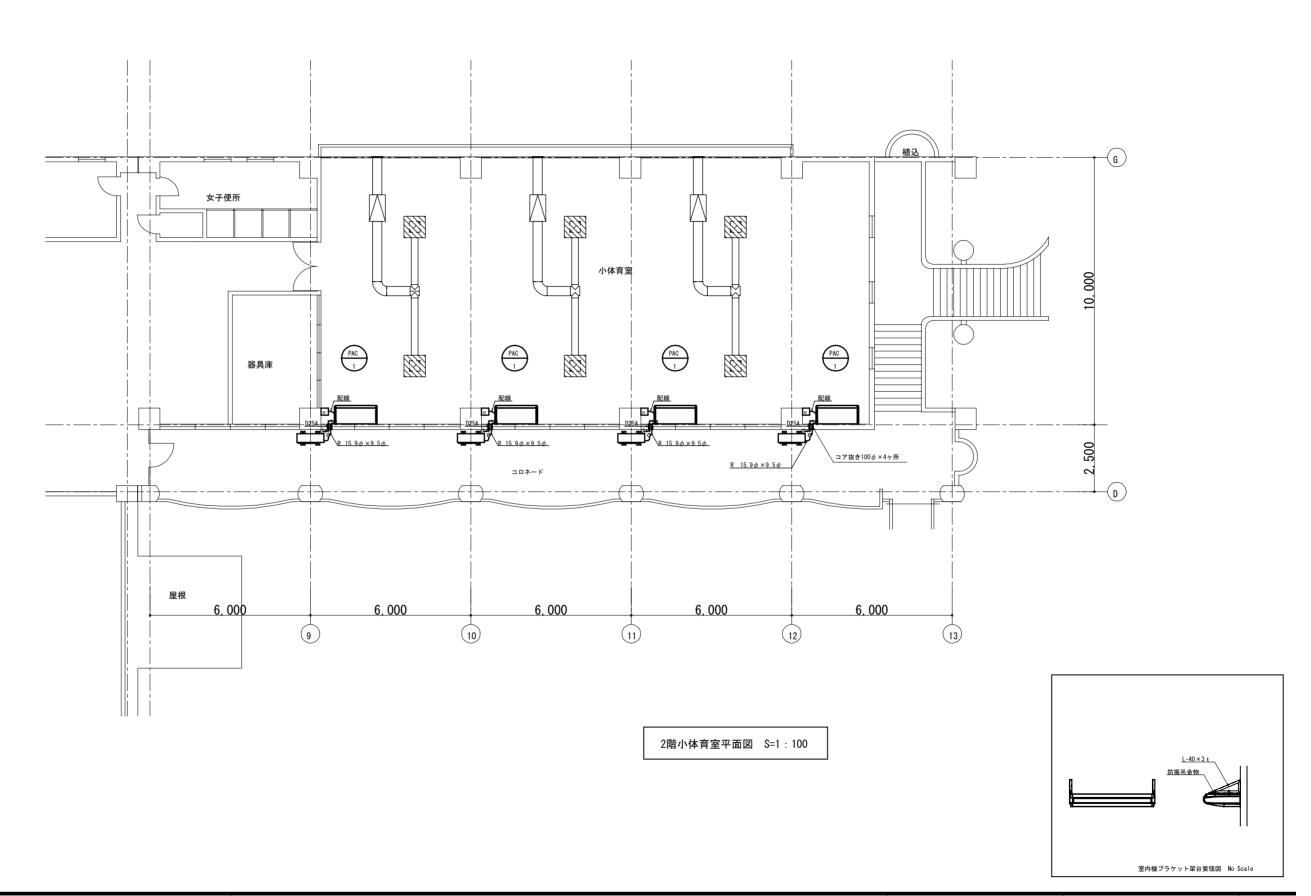


公共建築課長	主査等	担当者	横須賀市都市部公共建築課	設計名称 vote to resultar	西体育会館大体育室及び小体育室空調設備工事	図面名称 TENCE DRAWNS 空調配管設備 2階平面図	
			設計年月日 令和 3年 3月	POLICET MARKET.		網尺 1:100 (A2)	M-U /

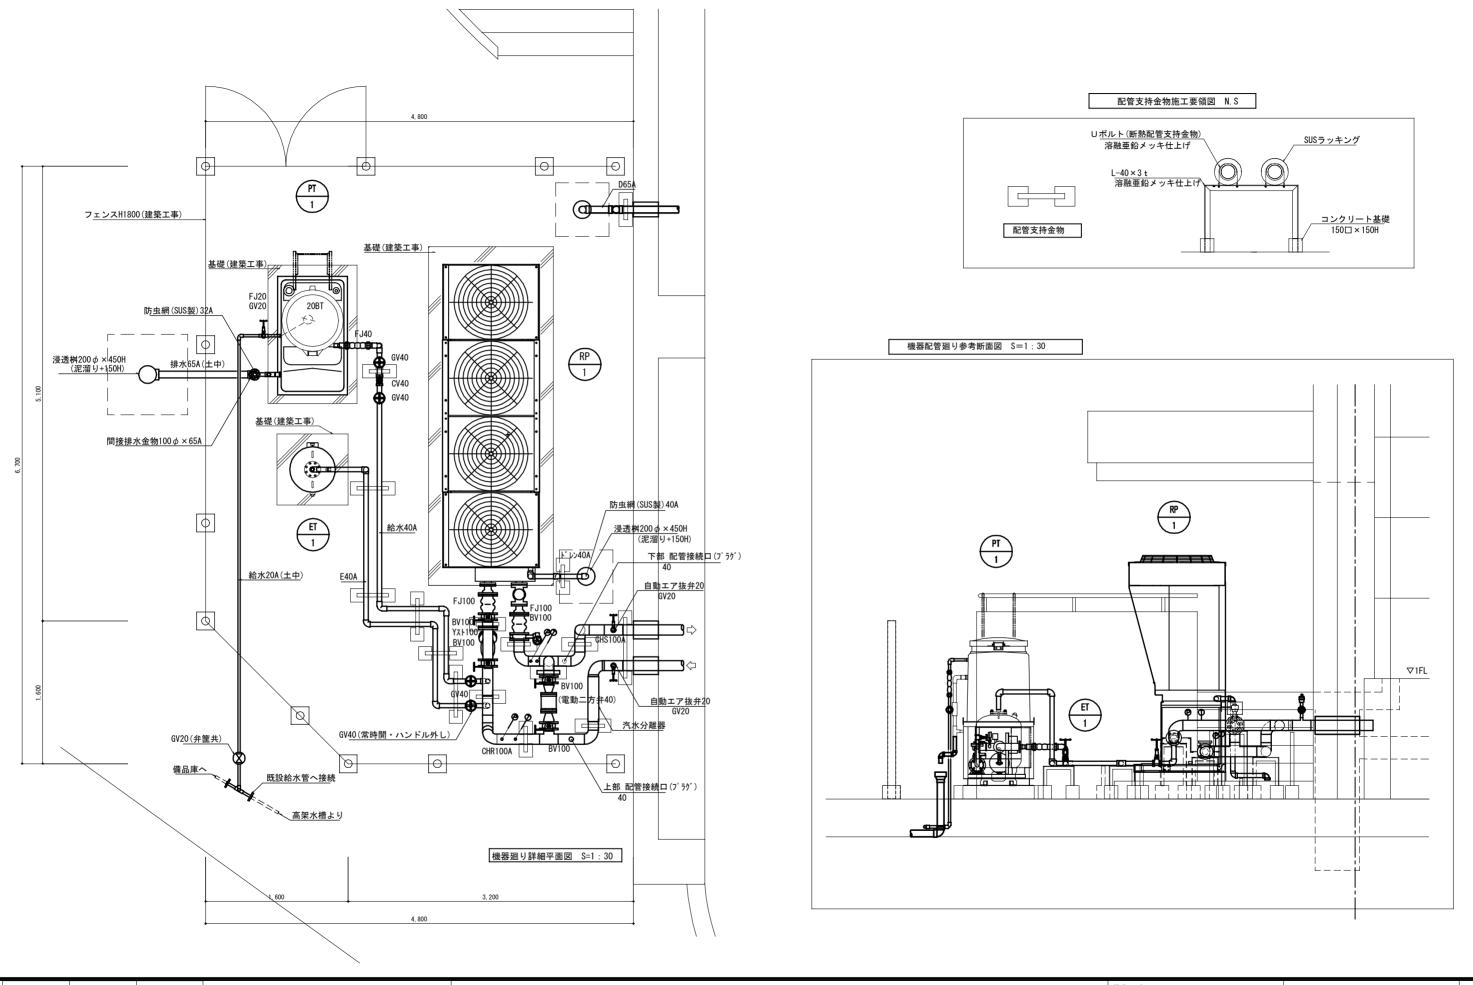


公共建築課長	主査等	担当者	横須賀市都市部公共建築課	SE S	— 図面名称	and a finish of the state of th	=
			大型 大型 大型 大型 大型 大型 大型 大型	西体育会館大体育室及び小体育室空調設備工	Ā ITEM OF DRAWING	空調衛生配管設備 詳細図	- u 00
					=	編尺 1:30 (A2)	- M-08
			設計年月日 令和 3 年 3 月	PROJECT NAMES	DRAWING NAMBER	SCALE	· NO

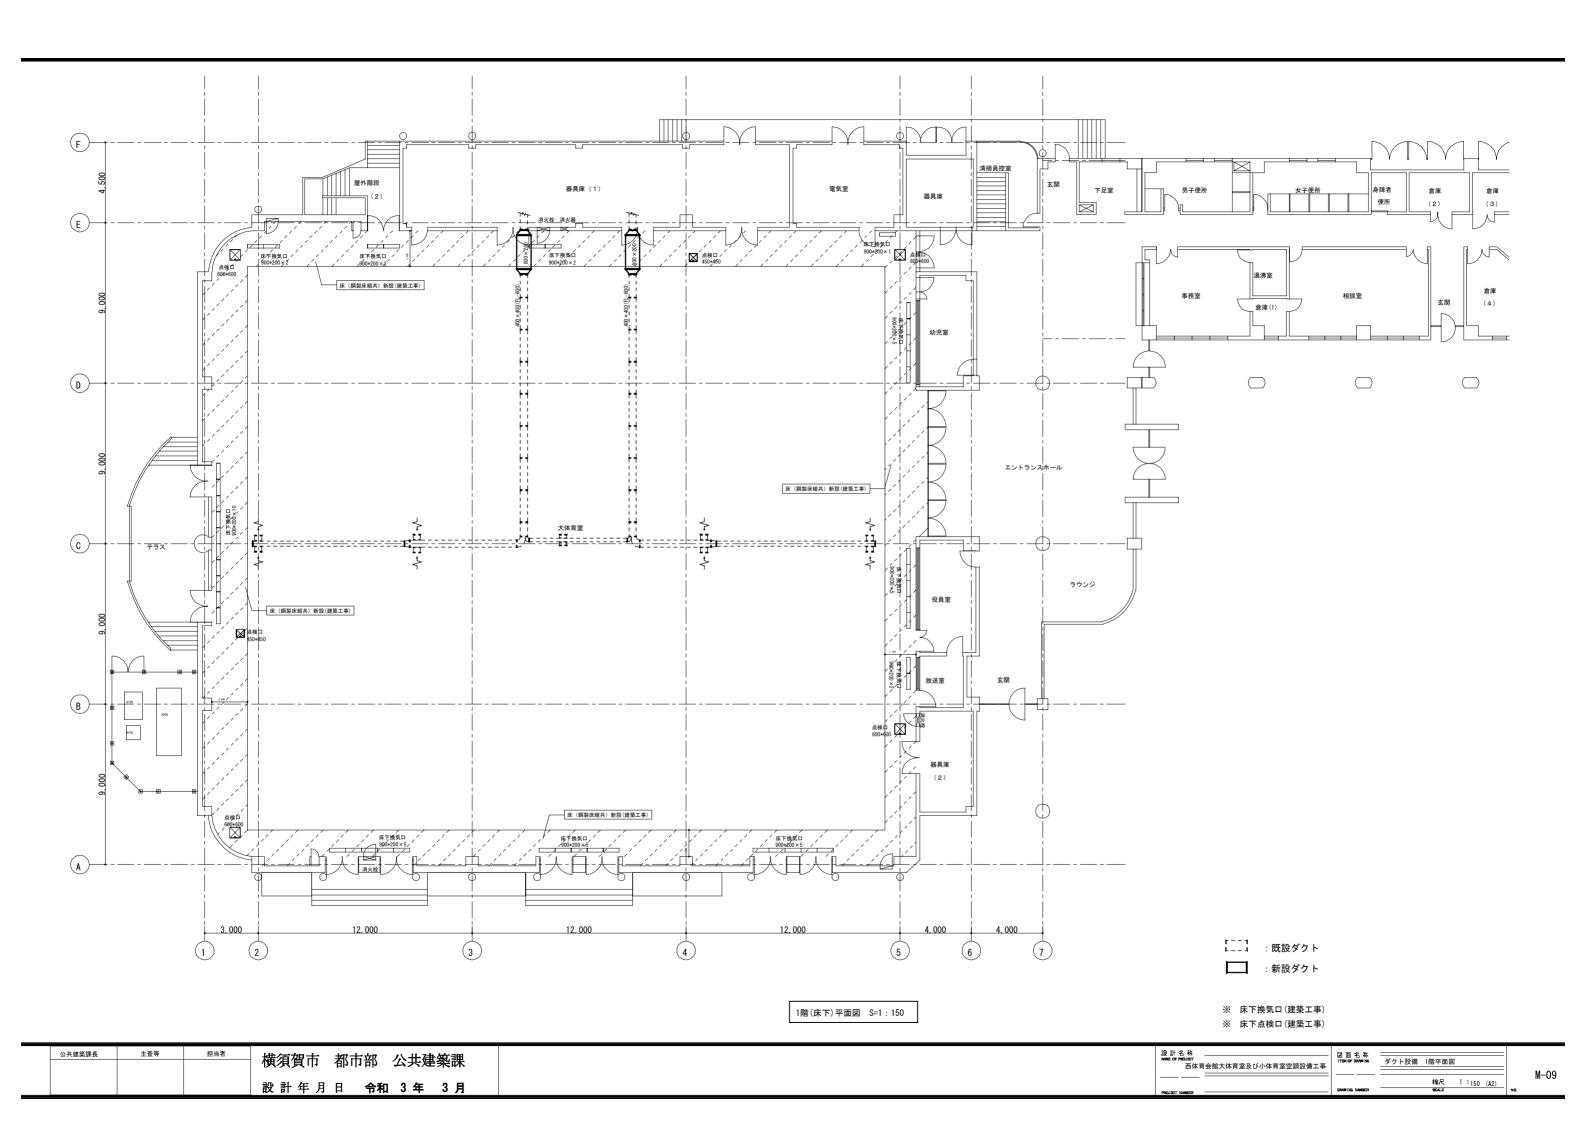

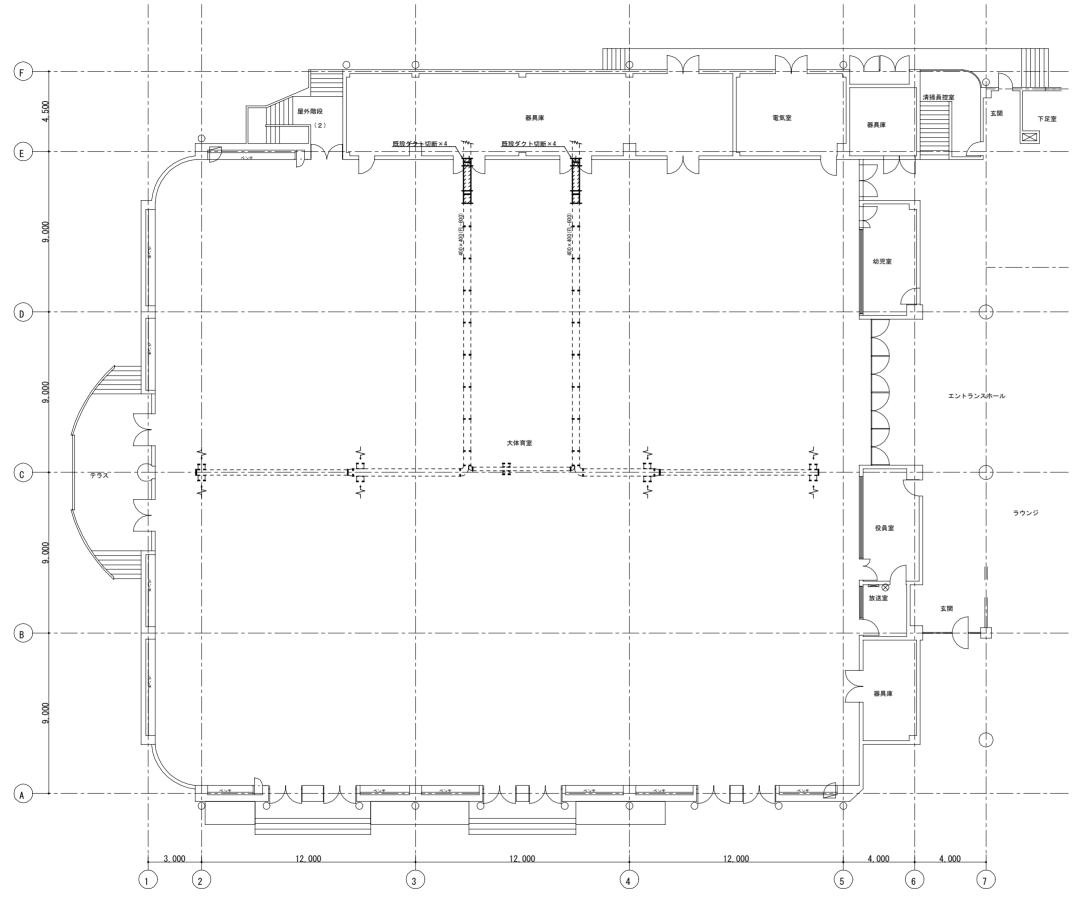

※ダクト類撤去に伴い、ダクトフランジ部のバッキン、たわみ接手にはアスベストが含まれている為、 飛散しないようにポリエチレンフィルム3重巻きにし、対象部の両端をテープ2重巻きにし、 両端(非アスベスト部)を切断し撤去、処分する事。

1階(床下)平面図 S=1:150

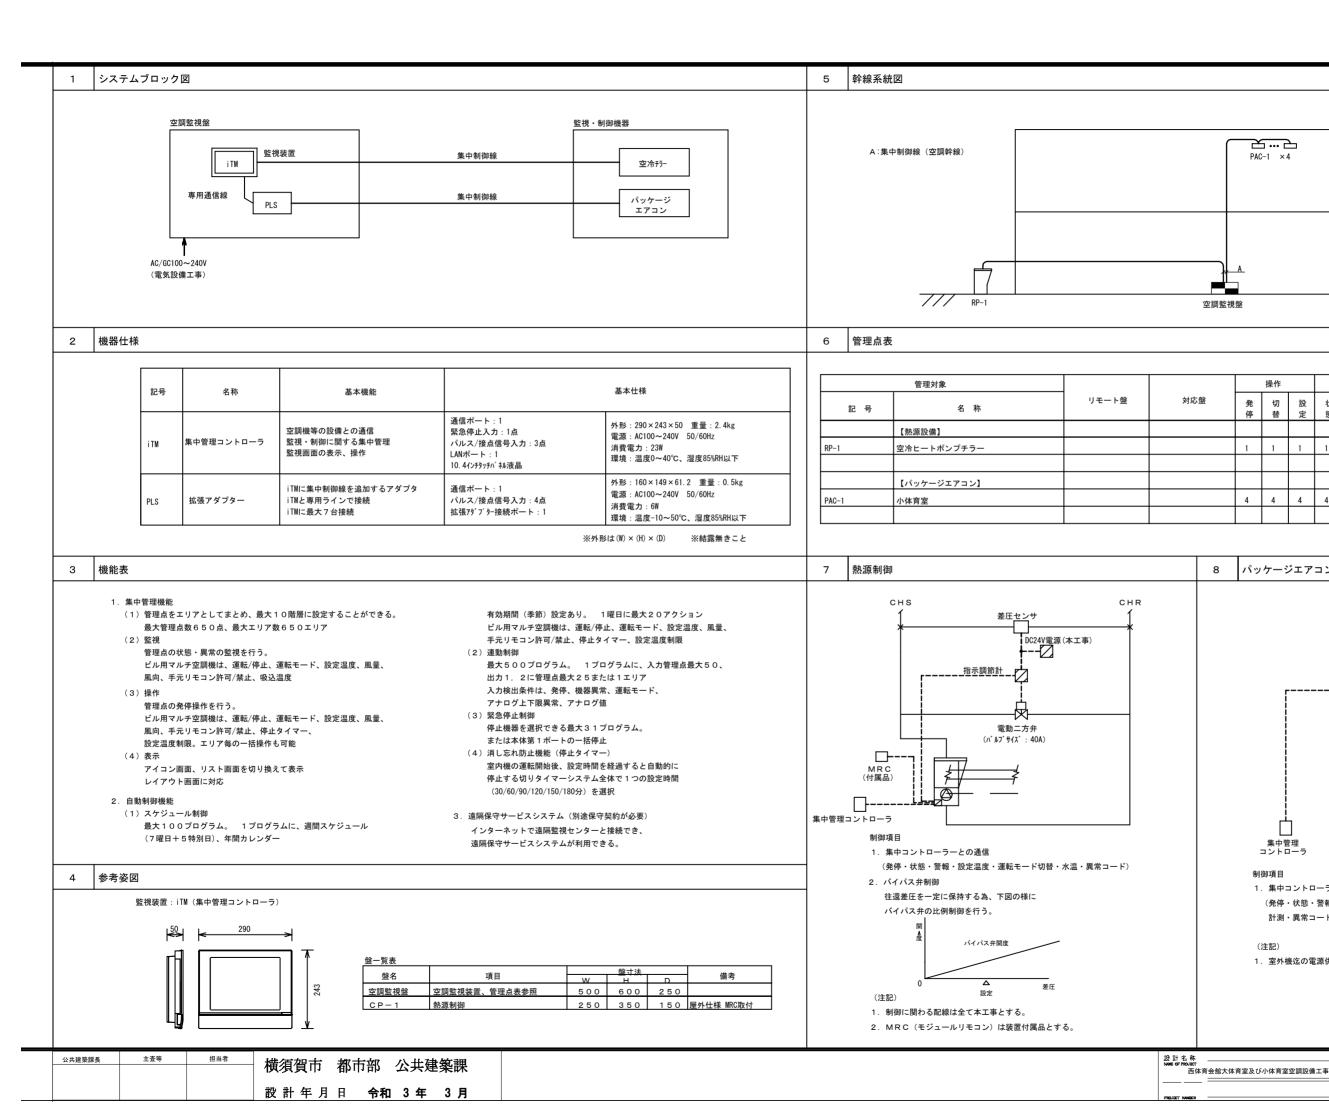

パッケージエアコン配線工事 連絡配線工事(冷媒管共巻き)(空調設備工事) **----** 他の系統へ 室内機 リモコン配線工事(空調設備工事) 集中管理 コントローラ R C (付属品) 制御項目 1. 集中コントローラーとの通信 (発停・状態・警報・設定温度・設定温度制限※・運転モード切替 計測・異常コード) 1. 室外機迄の電源供給工事は電気工事とする。 図面名称 ITEN OF DRAWTING 自動制御設備 系統図

2 F

備考

M - 11

縮尺] :

監視

4


4


温

切 替

4

設 状

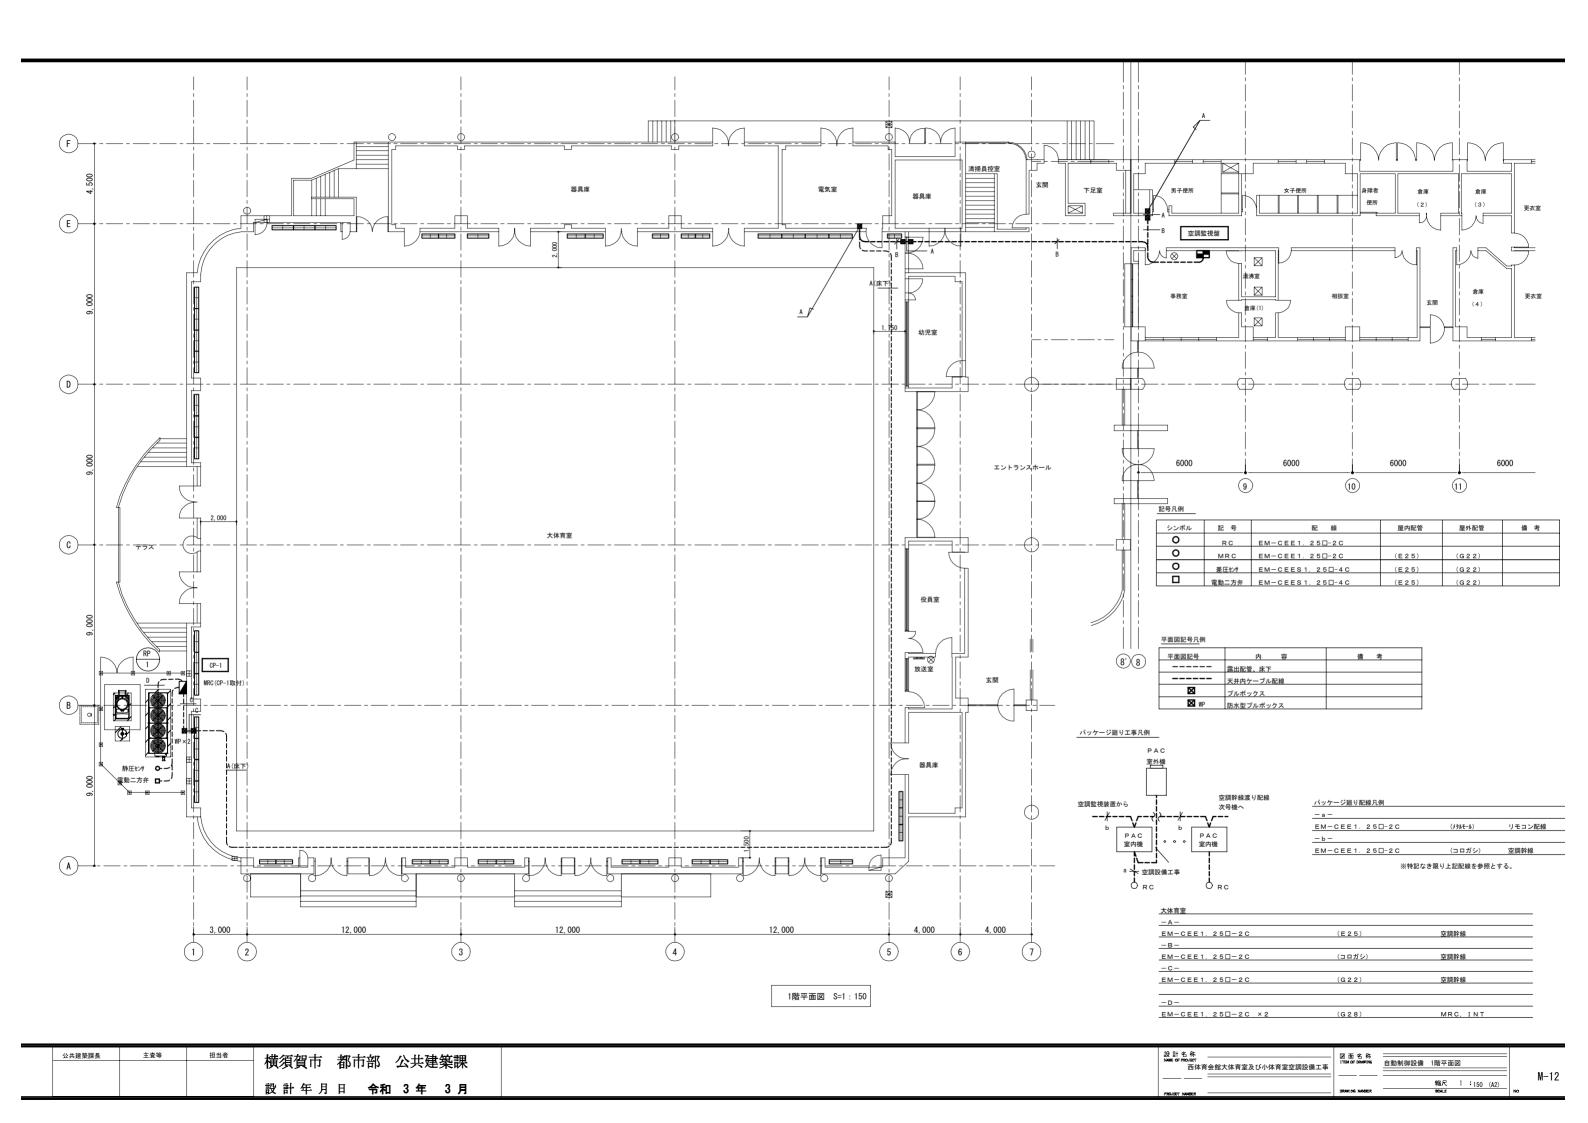

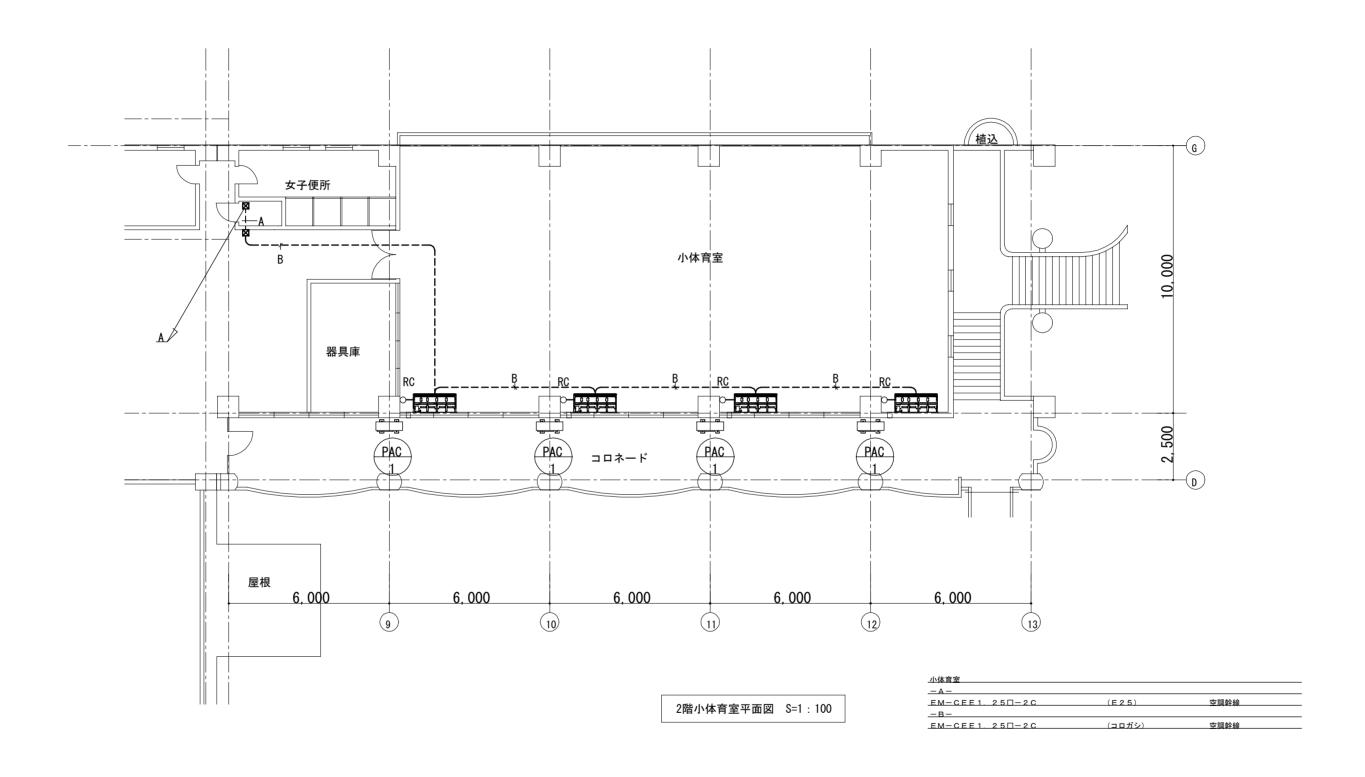

公共建築課長	主査等	担当者	横須賀市都市部公共建築課	設計名林 — Met of PROJECT — 西体育	図 面 名 iTSM 07 30k 本育会館大体育室及び小体育室空調設備工事	W 10
			設計年月日 令和 3年 3月	PROJECT AMMREX	DRAWTING NA	M-13