

■ 機器表(新設) (1) ■

和户	<i>≱</i> ≤4-	 	19	源	冷	集管		設置場所	<u>~</u>	<u> </u>
記号	名称	機器仕様	φ	V	液管	ガス管	階	室名	台数	備考
ACP-B1-1	パッケージ形空気調和機	形式:リプレース形耐塩害仕様屋外機	3	200	9.5	25. 4	7F	屋上	2	
	(屋外機)	能力:冷房能力:20.0kW 暖房能力:22.4								
		APF2015:4.3 以上								
		付属品:防振架台、その他標準付属品								
ACP-B1-1-1	(屋内機)	形式:床置き形スリムタイプ	3	200	9. 5	25. 4	B1F	電気室	2	
		能力:冷房能力:20.0kW 暖房能力:22.4								
		: 風量3, 180㎡/h								
		付属品:その他標準付属品								
ACP-1-1	マルチパッケージ。形空気調和機	形式:耐塩害仕様屋外機(高効率型)	3	200	12. 7	25. 4	7F	屋上	1	
	(屋外機)	能力:冷房能力:85.0kW 暖房能力:95.0kW			15. 9	28. 6				
		APF2015:5.5 以上								
		付属品:配管分岐キット、防振架台、その他標準付属品								
ACP-1-1-1	マルチパッケージ形空気調和機	形式:床置きダクト吹き形	3	200	15. 9	28. 6	1F	機械室	1	
	(屋内機)	能力:冷房能力:56.0kW 暖房能力:63.0kW								
		: 風量9,900㎡/h×300Pa								
		付属品:背面吸込みフランジ、防振架台								
		その他標準付属品								
ACP-1-1-2	マルチパ・ッケージ。形空気調和機	形式:天井隠蔽形	1	200	9. 5	15. 9	1F	地域福祉課	4	
	(屋内機)	能力:冷房能力:7.1kW 暖房能力:8.0kW								
		: 風量1, 140㎡/h×100Pa								
		付属品:フィルター、フィルターボックス、加湿器								
		その他標準付属品								
ACP-3-3	マルチパ・ッケージ・形空気調和機	形式:リプレース形耐塩害仕様屋外機(高効率型)	3	200	12. 7	28. 6	7F	屋上	1	
	(屋外機)	能力:冷房能力:33.5kW 暖房能力:37.5kW								
		APF2015:5.0 以上								
		付属品:配管分岐キット、防振架台、その他標準付属品								
ACP-3-3-1	マルチパッケージ形空気調和機	形式:天井陽嶽形	1	200	9. 5	15. 9	3F	災害情報処理室	3	
	(屋内機)	能力:冷房能力:14.0kW 暖房能力:16.0kW								
		: 風量2, 280㎡/h×100Pa								
		付属品:フィルター、フィルターボックス、加湿器								
		その他標準付属品								

■ 機器表(新設) (2) ■

4 2.5	h-4L	MS 00 (1.34)	1	電源		集管		設置場所	/ NEC	Alle des
記号	名称	機器仕様	φ	v	液管	ガス管	階	室名	台数	備考
ACP-3-4	マルチパッケージ形空気調和機	形式:リプレース形耐塩害仕様屋外機	3	200	9. 5	25. 4	7F	屋上	1	
	(屋外機)	能力: 冷房能力: 20.0kW 暖房能力: 22.4kW								
		APF2015:5.2 以上								
		付属品: 防振架台、その他標準付属品								
ACP-3-4-1	マルチパッケージ。形空気調和機	形式:天井隠蔽形	1	200	9. 5	15. 9	3F	指令課	1	
	(屋内機)	能力: 冷房能力:7.1kW 暖房能力:8.0kW						救急課	1	
		: 風量1,140㎡/h×100Pa								
		付属品:フィルター、フィルターボックス、加湿器								
		その他標準付属品								
ACP-3-4-2	マがパッケージ。形空気調和機	形式:天井陽戲形	1	200	6. 4	12. 7	3F	防災行政無線室	1	
	(屋内機)	能力: 冷房能力: 4.5kW 暖房能力: 5.0kW								
		: 風量840㎡/h×100Pa								
		付属品:フィルター、フィルターボックス、加湿器								
		その他標準付属品								
ACP-5-1	マルチパッケージ形空気調和機	形式:耐塩害仕様屋外機(高効率型)	3	200	15. 9	28. 6	7F	屋上	1	
	(屋外機)	能力: 冷房能力: 56.0kW 暖房能力: 63.0kW								
		APF2015:4.7 以上								
		付属品:配管分岐キット、防振架台、その他標準付属品								
ACP-5-1-1	マルチパ・ッケージ・形空気調和機	形式:天井陽巌形	1	200	6. 4	12. 7	5F	予防課	6	
	(屋内機)	能力: 冷房能力: 5.6kW 暖房能力: 6.3kW						総務課	4	
		: 風量840㎡/h×100Pa								
		付属品:フィルター、フィルターボックス								
		その他標準付属品								

工事名 消防局	5局庁舎5階ほか空調設備改修工事			設計者資格	級建築士登録第			課 長	主査等	担当者	横須賀市
		図番	2 / 25	箱尺	no scale	作図	令和 3 年 8 月 日				

■ 機器表(新設) (3) ■

記号	Dr Wer	機器仕様	Ą	源	冷如	某管		設置場所	4*	Ma-#c.
記写	名称	の表示工作	φ	V	液管	ガス管	階	室名	台数	備考
ACP-5-2	マルチパッケージ・形空気調和機	形式:耐塩害仕様屋外機(高効率型)	3	200	9. 5	15. 9	7F	屋上	1	
	(屋外機)	能力:冷房能力:14.0kW 暖房能力:16.0kW								
		APF2015:5.7 以上								
		付属品:配管分岐キット、防振架台、その他標準付属品								
ACP-5-2-1	マルチパッケージ・形空気調和機	形式:天井隠蔽形	1	200	9. 5	15. 9	5F	消防局長室	1	
	(屋内機)	能力: 冷房能力: 7.1kW 暖房能力: 8.0kW								
		: 風量1,140㎡/h×100Pa								
		付属品:フィルター、フィルターボックス								
		その他標準付属品								
ACP-5-2-2	マルチパ・ッケージ。形空気調和機	形式:天井隠蔽形	1	200	6. 4	12. 7	5F	会職室	1	
	(屋内機)	能力:冷房能力:5.6kW 暖房能力:6.3kW								
		: 風量840㎡/h×100Pa								
		付属品:フィルター、フィルターボックス								
		その他標準付属品								
ACP-5-3	パッケージ形空気調和機	形式:耐塩害仕樣屋外機(高効率型)	3	200	9. 5	15. 9	7F	屋上	1	
	(屋外機)	能力:冷房能力:14.0kW 暖房能力:16.0kW								
		APF2015:5.7 以上								
		付属品:配管分岐キット、防振架台、その他標準付属品								
ACP-5-3-1	マルチパッケージ形空気調和機	形式:天井隠蔽形	1	200	6. 4	12. 7	5F	消防団本部室	3	
	(屋内機)	能力:冷房能力:5.6kW 暖房能力:6.3kW								
		: 風,量840㎡/h×100Pa								
		付属品:フィルター、フィルターボックス								
		その他標準付属品								
ACP-5-4	マルチパ・ッケージ・形空気調和機	形式:耐塩害仕様屋外機(高効率型)	3	200	9. 5	22. 2	7F	屋上	1	
	(屋外機)	能力: 冷房能力: 28. 0kW 暖房能力: 31. 5kW								
		APF2015:5.3 以上								
		付属品:防振架台、その他標準付属品								
ACD-E-4 1	ではない。 かんごう 正ながた 金田 本本 一本語	応力,加祖里_从刑员与加州国际市场/ 元共和共和公	•	900	0.5	90.0	5F	sta-Tr		
ACP-5-4-1	マがパッケージ・形空気調和機	形式:加湿器一体型外気処理屋内機(天井隠蔽形) 能力:冷房能力:28.0k▼ 暖房能力:26.5k▼	3	200	9. 5	22. 2	ər	廊下	1	
	(4E11796)	能力:行房能力:28.0kW 使房能力:26.6kW :風量2,100㎡/h×170Pa								
		付属品:フィルター、フィルターボックス								
		その他標準付属品								

■ 機器表(新設) (4) ■

記号	名称	機器仕様	電源		冷媒管			設置場所	台数	Alto also.
記す	24年	1967年1上10本	φ	v	液管	ガス管	階	室名	百數	備考
HEA-1	全熱交換器	形式:加湿器付床置形	3	200			1F	機械室	1	
		能力:温度交換効率:70%								
		:風量:2000㎡/h×200Pa								
		付属品:フィルター、防振架台、その他標準付属品								

■凡例(新設配管)■

記号	名称	施工場所	材料	保温防食塗装等
	冷媒管	屋内隠ぺい	断熱材被覆鋼管	_
к	市殊官	屋内露出/屋外露出	断熱材被覆銅管	SUSラッキング
	ドレン管	屋内隠ぺい/屋内露出	保温付VP	_
	トレン書	座内隔へい/座内露口	VP(50A以上)	P • (n) • AII
	加湿給水管	屋内隠ぺい	SGP-VB	c2・(p)・VII(機械室内:b・(p)・VII)

■凡例(既設配管)■

■ / L [7] (ML [X HL	員/■			
記号	名称	施工場所	材料	保温防食塗装等
	公保 年	屋内隠ぺい	断熱材被覆銅管	_
ĸ	冷媒管	屋内露出/屋外露出	断熱材被覆銅管	SUSラッキング
——D——	ドレン管	屋内隠ぺい/屋内露出	SGP一白	GW+ALGC
	加湿給水管	屋内隠ぺい	SGP-VB	GW+ALGC
— CHS · CHR —	AV38 → NAC	屋内隠ぺい	SGP-白	GW+ALGC
— us · usk —	冷温水管	屋外露出	SGP一白	ポリ+SUSラッキング
—— B • BR ——	プライン管	屋外露出	SGP一白	ポリ+SUSラッキング

■ 凡例(ダクト) ■


記号	名称	施工場所	ダクト種類	保温防食塗装等
SA	SAダクト	機械室・屋内一般	長方形ダクト	I・(ロ)・XI(既設はALGC+GW)
	3Aグクト	屋内一般	スパイラルダクト	N・(ロ)・XI(既設はALGC+GW)
	RAダクト	機械室	長方形ダクト	I・(ロ)・XI(既設はALGC+GW)
—— RA ——	MA717	屋内一般	スパイラルダクト	N・(ロ)・XI(既設はALGC+GW)
OA	0Aダクト	機械室・屋内一般	長方形ダクト	I・(ロ)・XI(既設はALGC+GW)
P4	EAダクト	機械室	長方形ダクト	I・(ロ)・XI(既設はALGC+GW)
—— ЕА ——	DAダクト	屋内一般	スパイラルダクト	N・(ロ)・XI(既設はALGC+GW)


	工事名	 消防局庁舎5階ほか空調設備改修工事			設計者資格	級建築士登録第			課 長	主査等	担当者	横須賀市
ŀ					氏名							
	図面名称	機器表(新設) (3)・(4)、凡例	図番	3 / 25	縮尺	no scale	作図	令和 3 年 8 月 日				都市部公共建築課


■ 機器表(撤去) (1) ■ ■ 機器表(撤去) (2) ■ 冷媒管 冷媒管 電源 電源 名称 機器什樣 台数 備考 記号 名称 機器仕様 備考 v 液管 ガス管 階 v 液管 ガス管 階 室名 室名 パッケージ形空気調和機 形式:耐重塩害仕様屋外機 15. 9 22. 2 製品重量:110kg 空気調和機 形式:コンパクト形外気混合RAファン組込 200 機械室 1 製品重量:1,170kg (屋外機) 能力:冷房能力:18.0kW 冷媒種:R-22 能力:冷房能力:60.1kW 冷房時水量:1731/min 東洋製作所㈱製 三菱面丁擬製 : 暖房能力:46.9kW 暖房時水量:1351/min ACP-B1-1-1 (屋内機) 形式:床置きダクト形 200 15.9 22.2 B1F 電気室 2 製品重量: 225kg : 風量10,500㎡/h×299Pa 能力:冷房能力:18.0kW 形式:/コンパカト形全外気 製品重量: 450kg/ 空気調和機 : 風量4,080㎡/h 能力: 济房能力:34.9kW/冷房時水量: 1011/min/ *村工機(株製 マルチパッケージ形空気調和機 形式:耐重塩害仕様屋外機 製品重量:395kg /暖房能力:30.5kW -暖房時水量:/881/min (屋外機) 能力: 冷房能力: 35.5kW 暖房能力: 40.0kW 冷媒種:R-22 : 風量2,600ml/h×317Pa 三菱重工㈱製 ACP-3-3-1 マルチパ・ッケージ 形空気調和機 形式:天井隱蔽形 1 200 9.5 19.1 3F 災害情報処理室 FCU-101 ファンコイルユニット 形式:天井隠蔽形 100 1F 地域福祉課 木村工機㈱製 4 (屋内機) 能力:冷房能力:14.0kW 暖房能力:16.0kW 能力:冷房能力:6.2kW 暖房能力:10.1kW : 風量2,040㎡/h×200Pa : 風量1,320m²/h×98Pa マルチパッケージ形空気調和機 製品重量:150kg FCU-102 / カッショイルユメッド 形式,天井陽截形 能力:冷房能力:6,2kW/暖房能力;10,xkW/ (屋外機) 能力:冷房能力:16.0kW 暖房能力:18.0kW 冷媒種:R-22 /: 風量1,/320mi/þ×98Pa/ 三菱重工㈱製 ACP-3-4-1 マルチパ・ッケージ 形空気調和機 形式:天井隱藏形 1 200 9.5 15.9 3F 指令課 1 (屋内機) 能力: 冷房能力: 7.1kW 暖房能力: 8.0kW 救急課 1 ファンコイルユニット 形式:天井隠蔽形 100 5F 木村工機㈱製 4 :風量1.200m/h×200Pa 能力:冷房能力:6.2kW 暖房能力:10.1kW 絵楽器 :風量1.320ml/h×98Pa マルチパッケージ形空気調和機 形式:天井隱蔽形 防災行政無線室 (屋内機) 能力:冷房能力:4.5kW 暖房能力:5.0kW FCU-502 ファンコイルユニット 形式:天井隱蔽形 1 100 5F 局長室 1 木村工機㈱製 : 風量840㎡/h×180Pa 能力: 冷房能力: 6.2kW 暖房能力: 10.1kW : 風量1,320㎡/h×98Pa 空冷ヒートポンプチラー 形式: 氷蓄熱槽付空冷ヒートポンプユニット 200 製品重量 1 1 100 木村工機㈱製 能力:冷房能力:220.9kW 冷房時蓄熱量:4,022MJ 3, 500kg+4, 400kg FCU-503 ファンコイルユニット 形式:天井隠蔽形 シティングルム 1 三菱重工㈱製 : 暖房能力: 246, 5kW 冷房時蓄熱量: 1, 274MT 能力:冷房能力:2.7kW 暖房能力:4.6kW : 風量720㎡/h×98Pa 形式:天井隱蔽形 1 100 FCU-504 ファンコイルユニット 5F 消防団本部室 3 木村工機㈱製 能力:冷房能力:6.2kW 暖房能力:10.1kW : 風量1,320㎡/h×98Pa | BOU-505 | カァンライルユエット 形式:天井陽蔽形 木村工機㈱製 能力: 冷房能力:1,6kW/暖房能力;/2.5kW /: 風量360m³/h×98Pa


残置機


工事	名 消防局庁舎5階ほか空調設備改修工事			設計者資格	級建築士登録第			課 長	主査等	担当者	横須賀市
			Т								
図面4	名称 機器表(撤去) (1)·(2)	図番	4/25	縮尺	no scale	作図	令和 3 年 8 月 日				都市部公共建築課

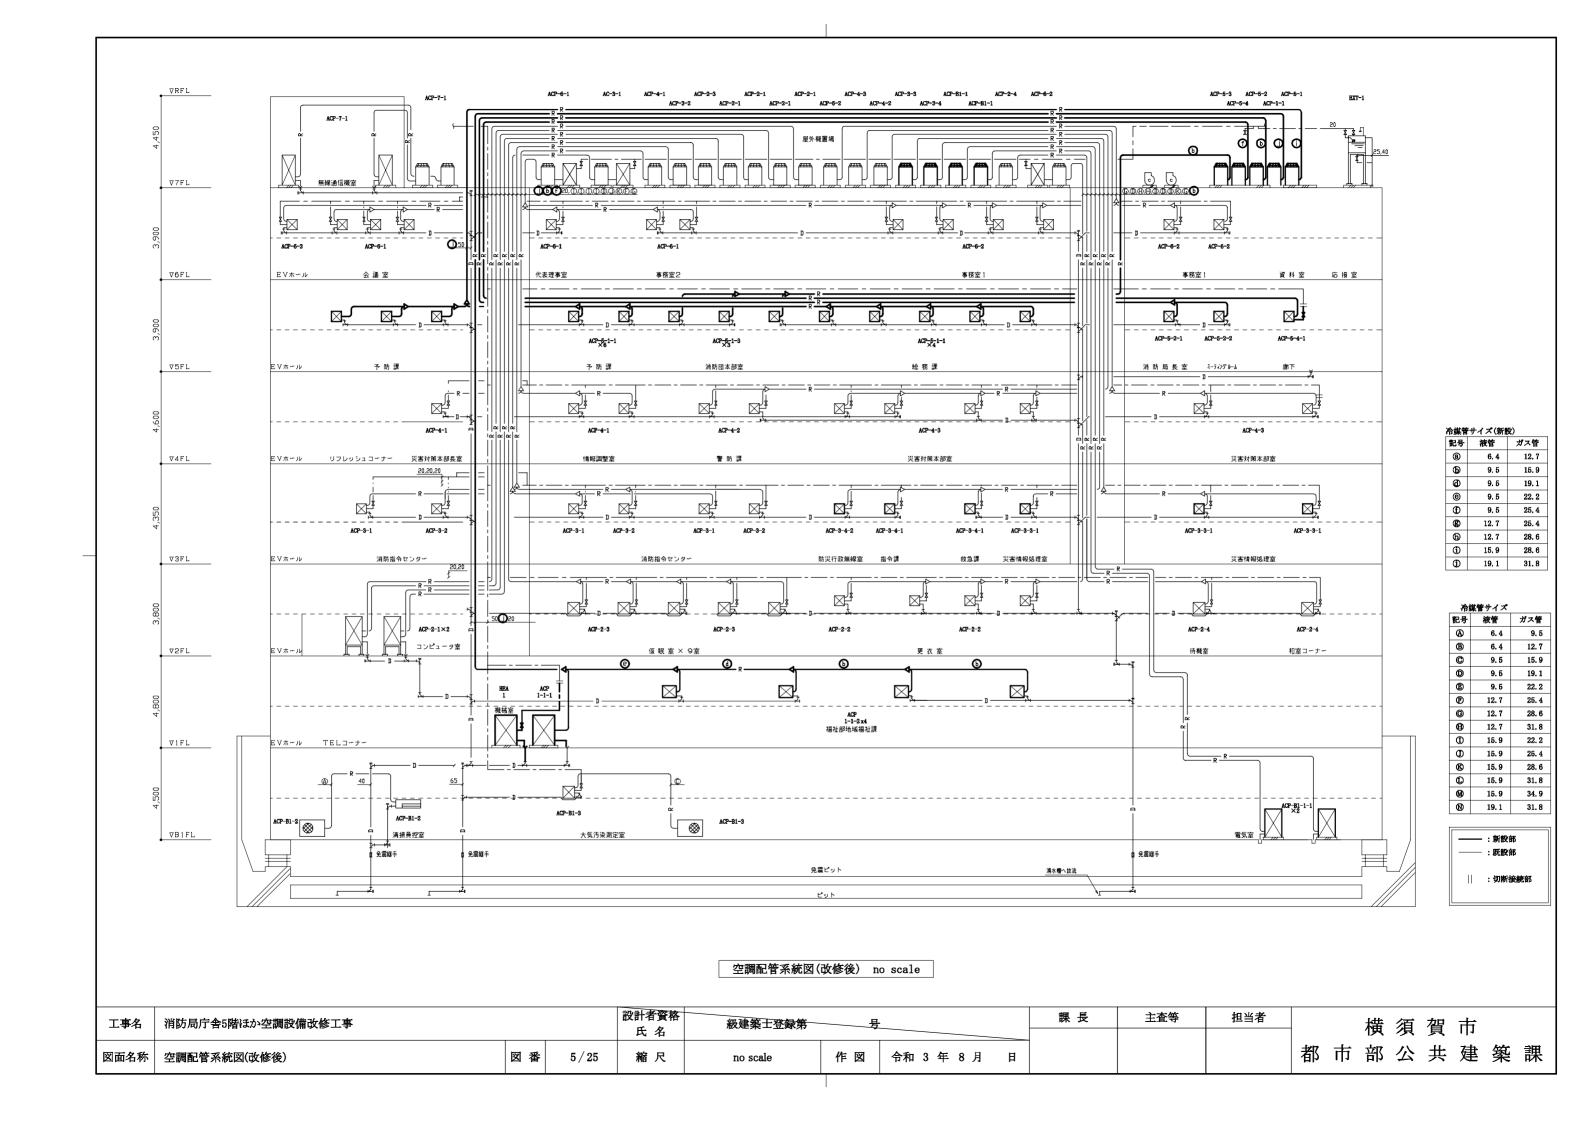


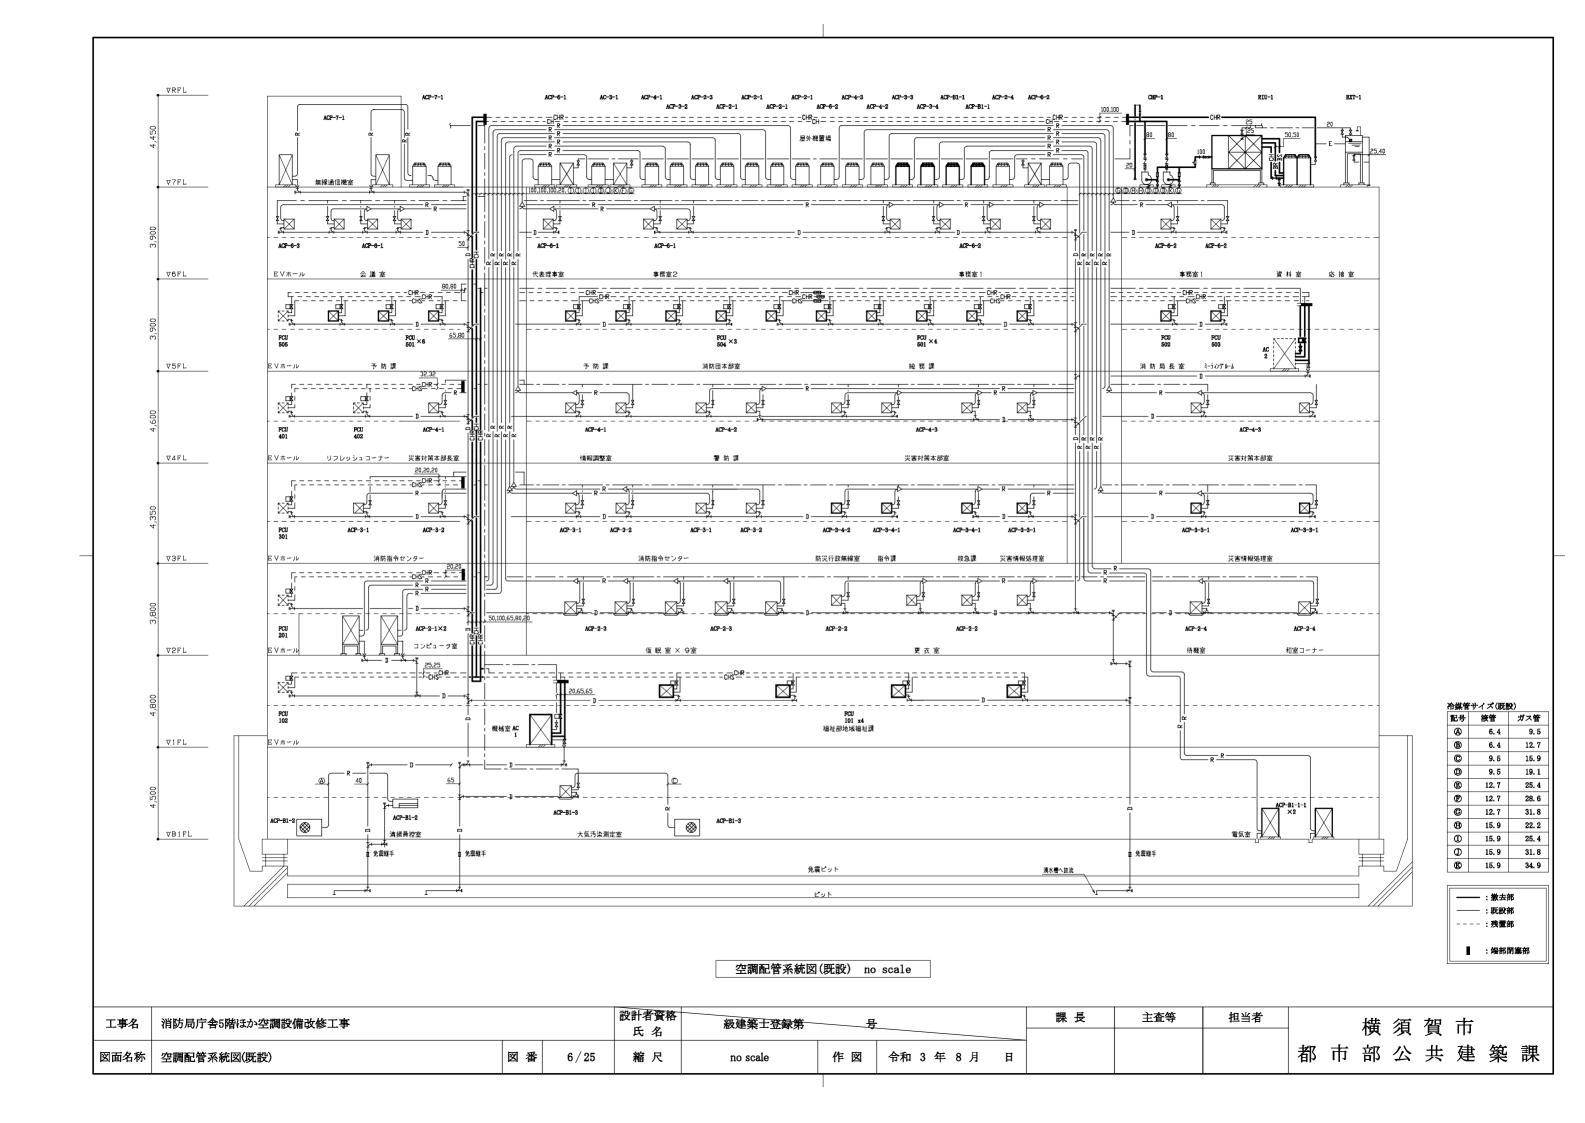


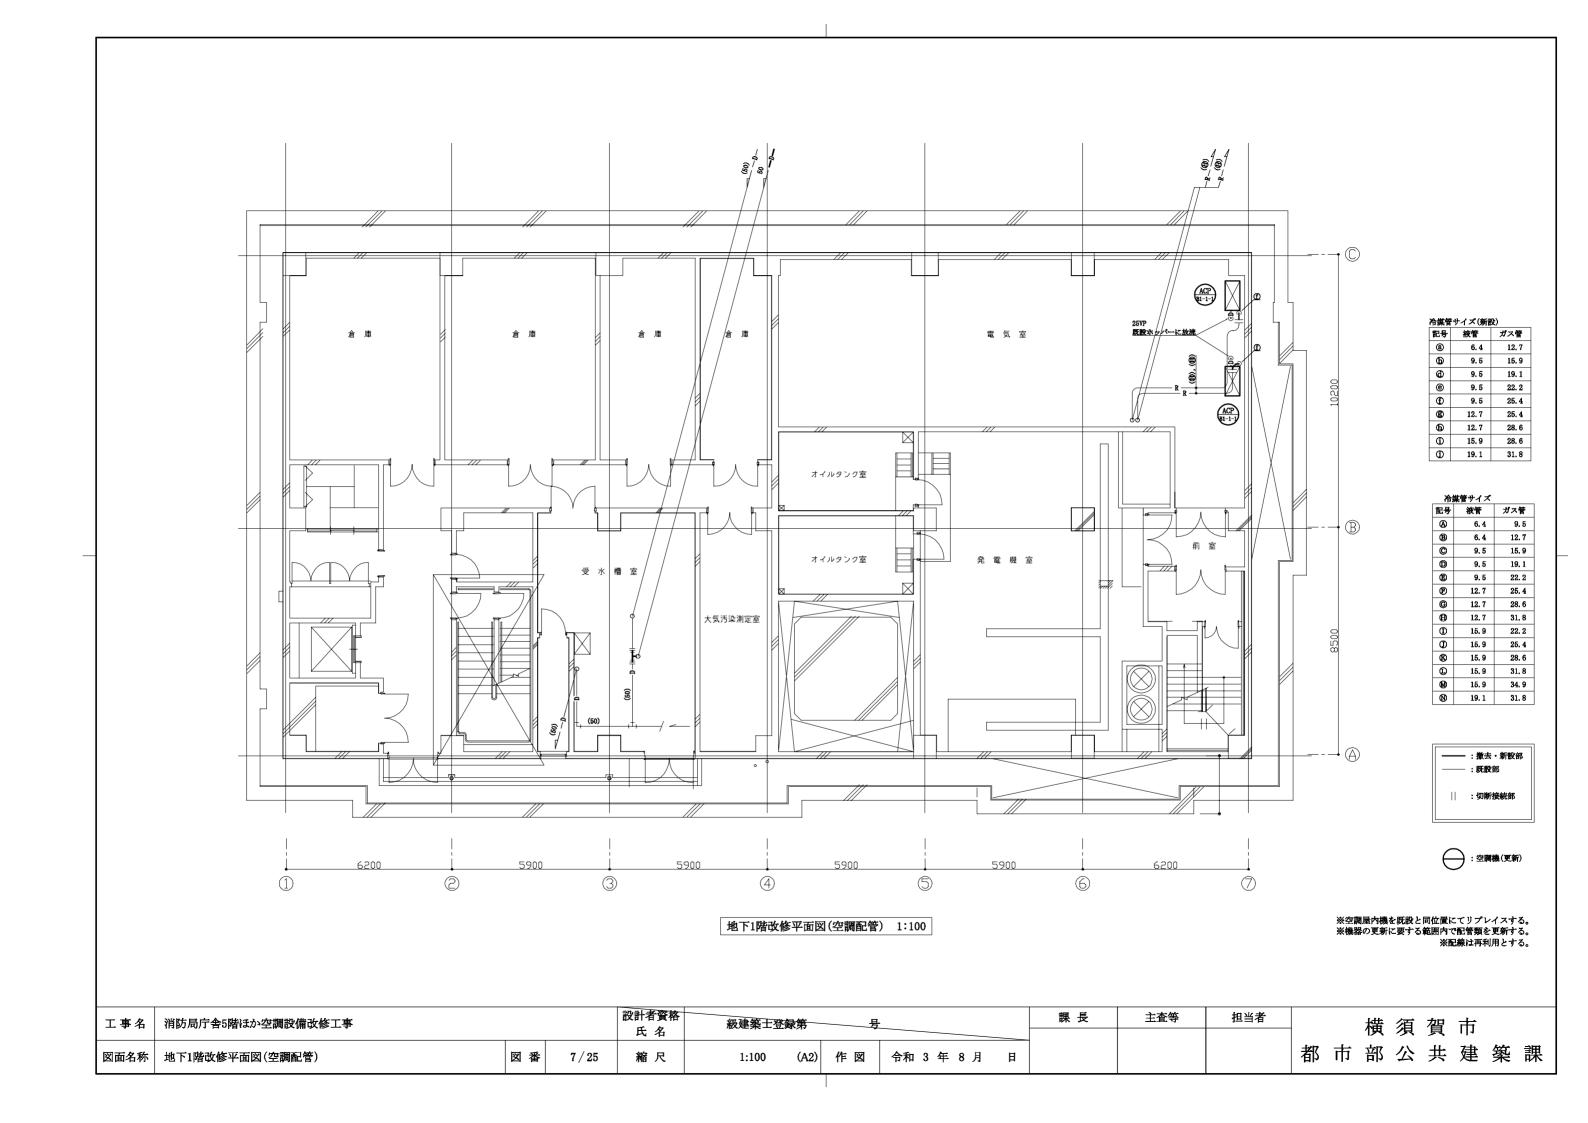


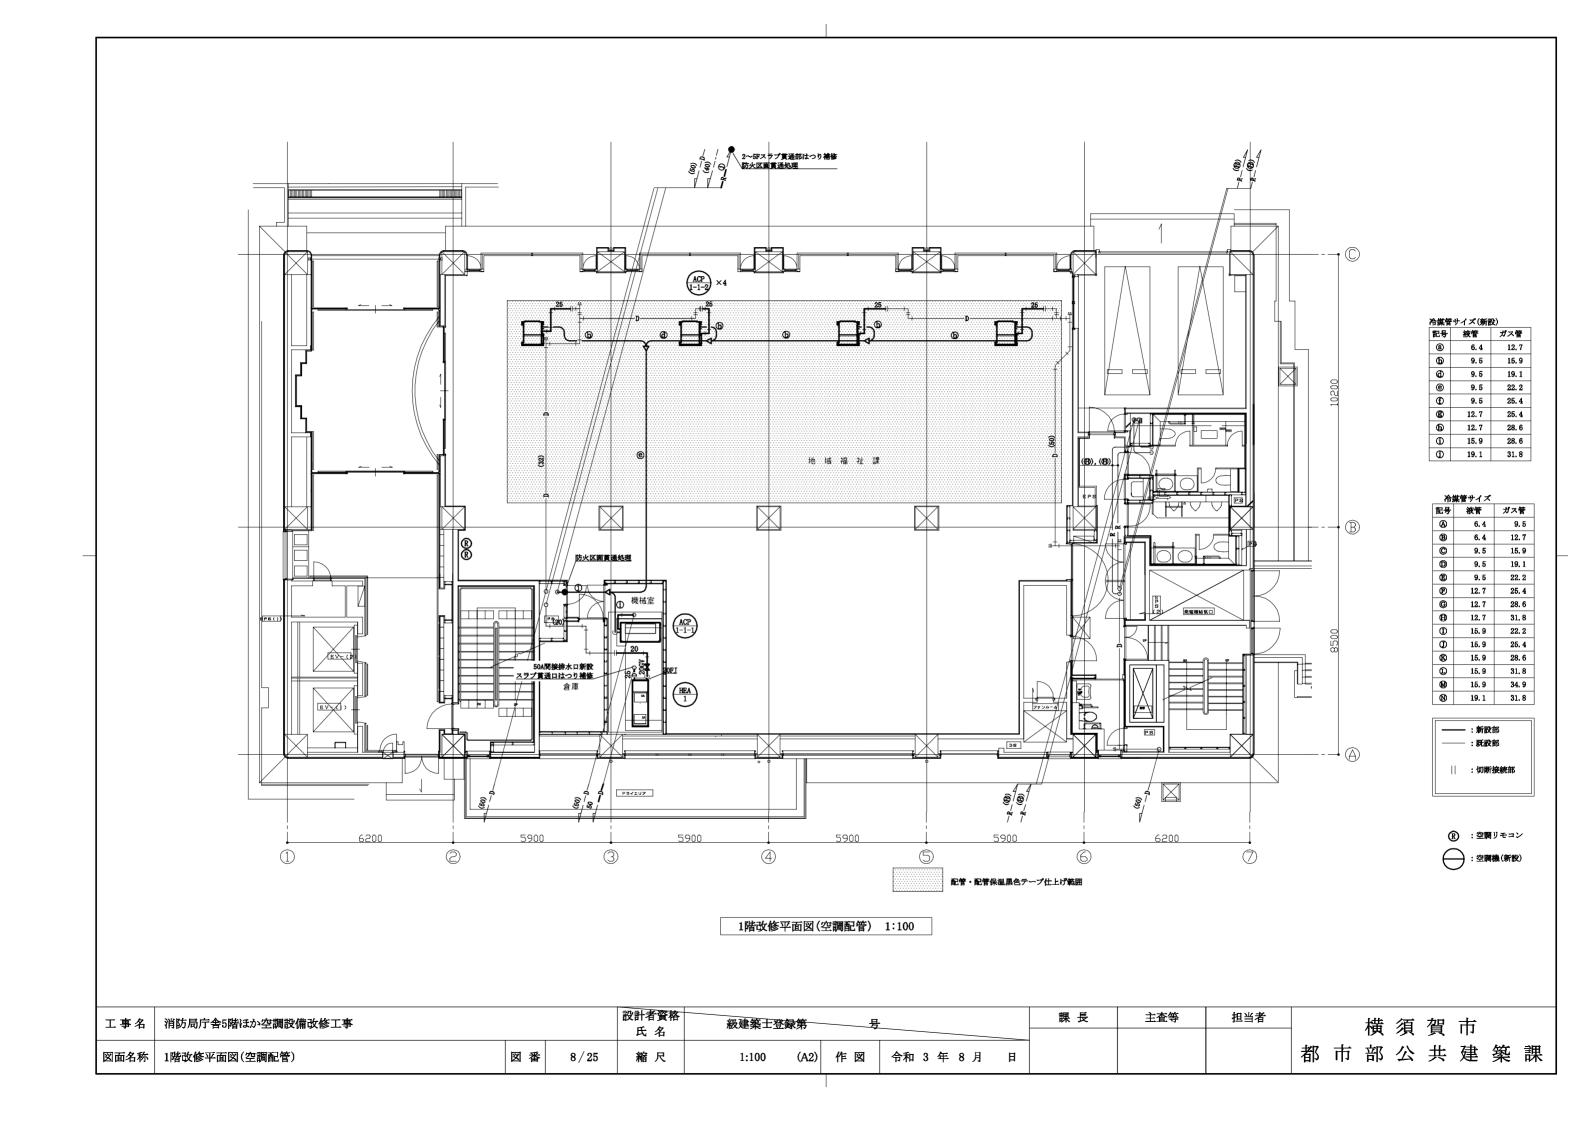


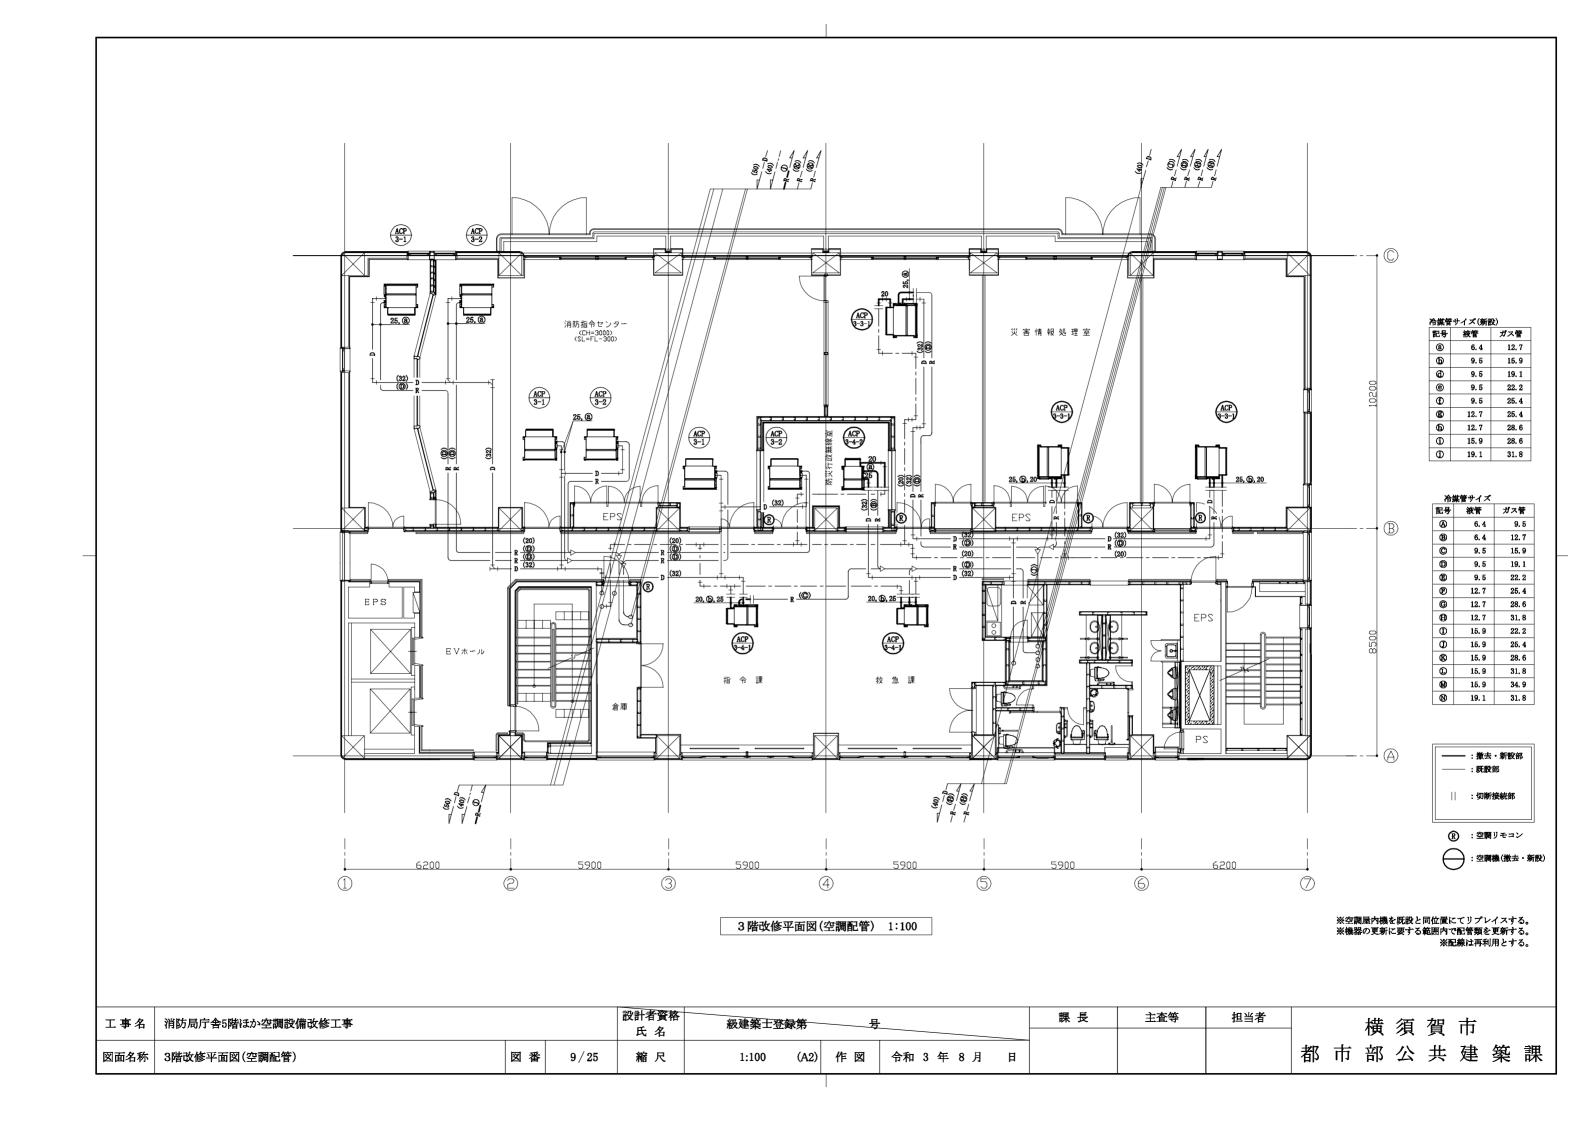


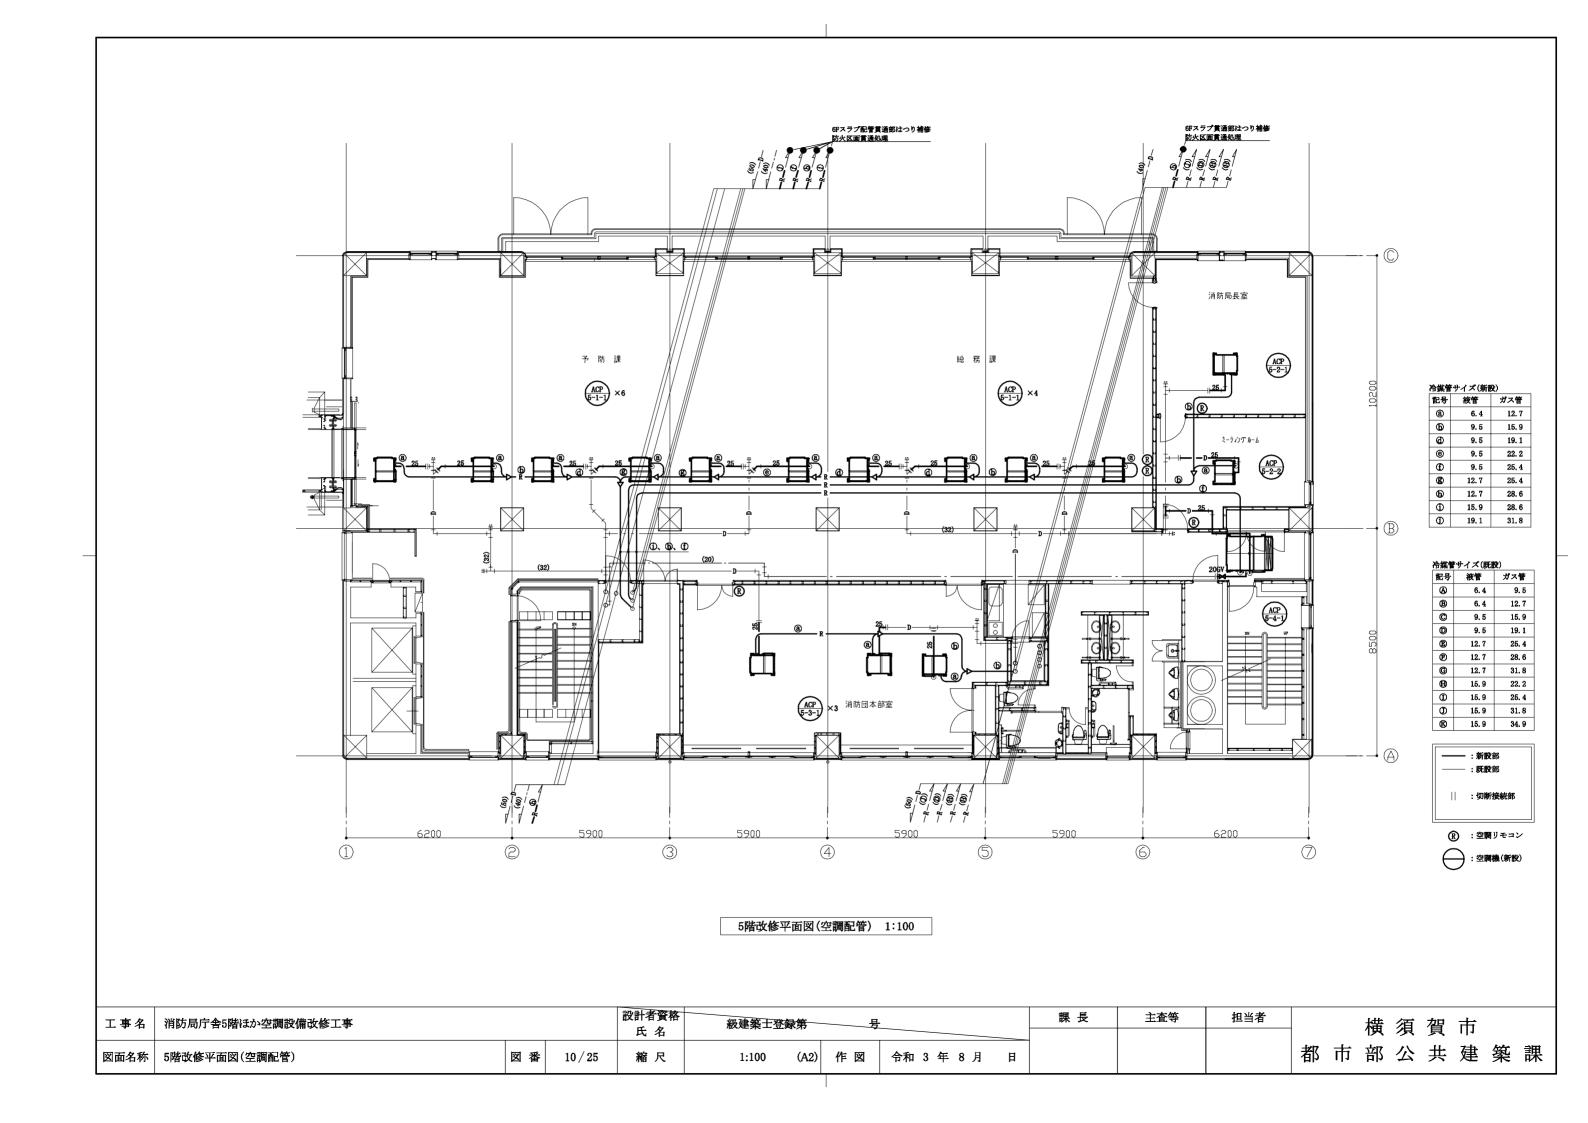


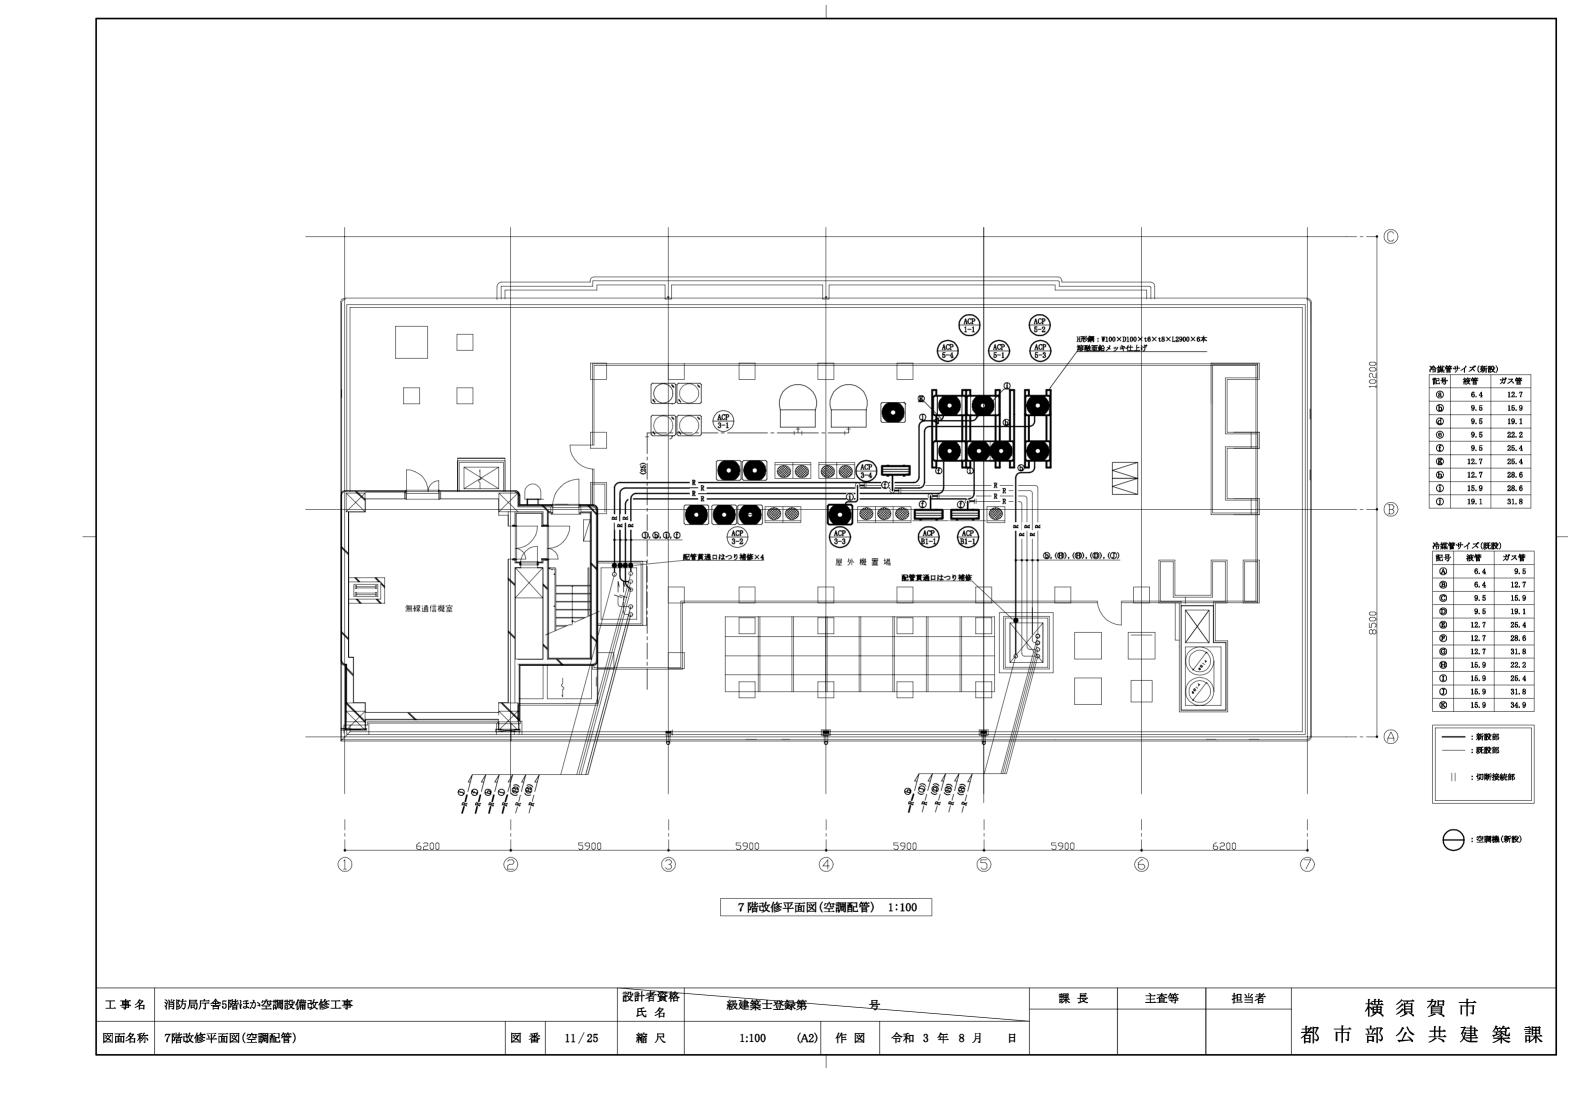


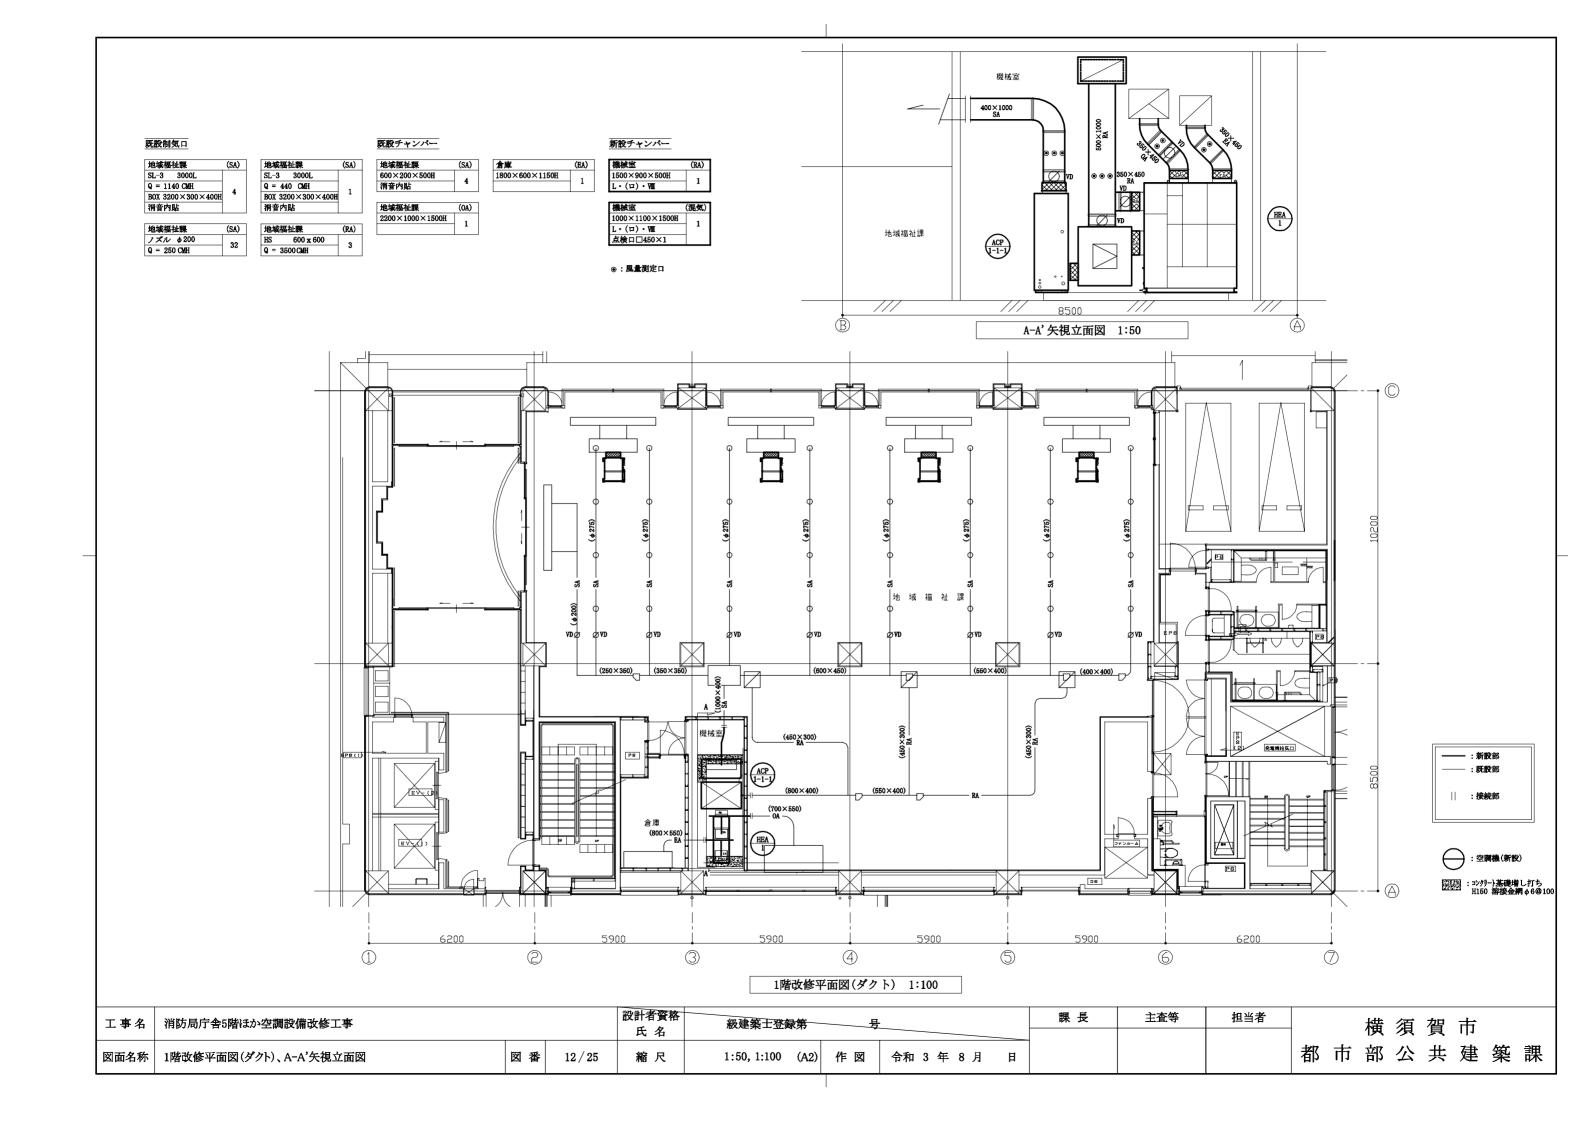


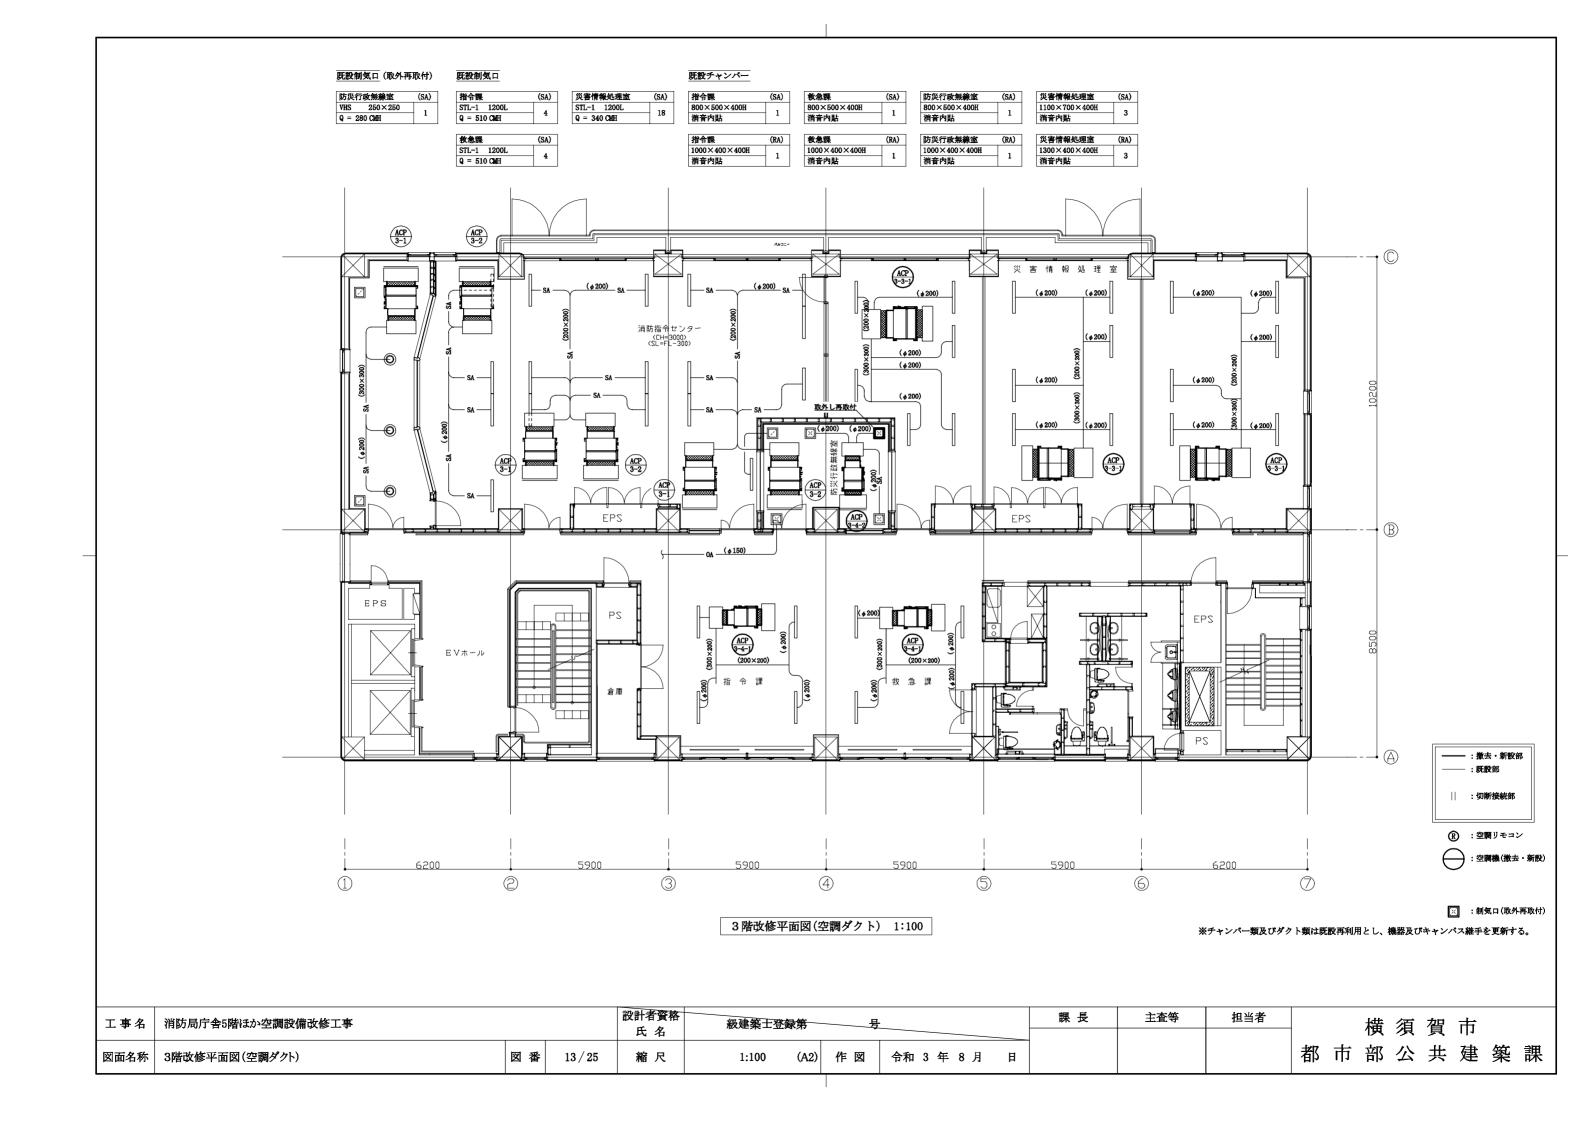


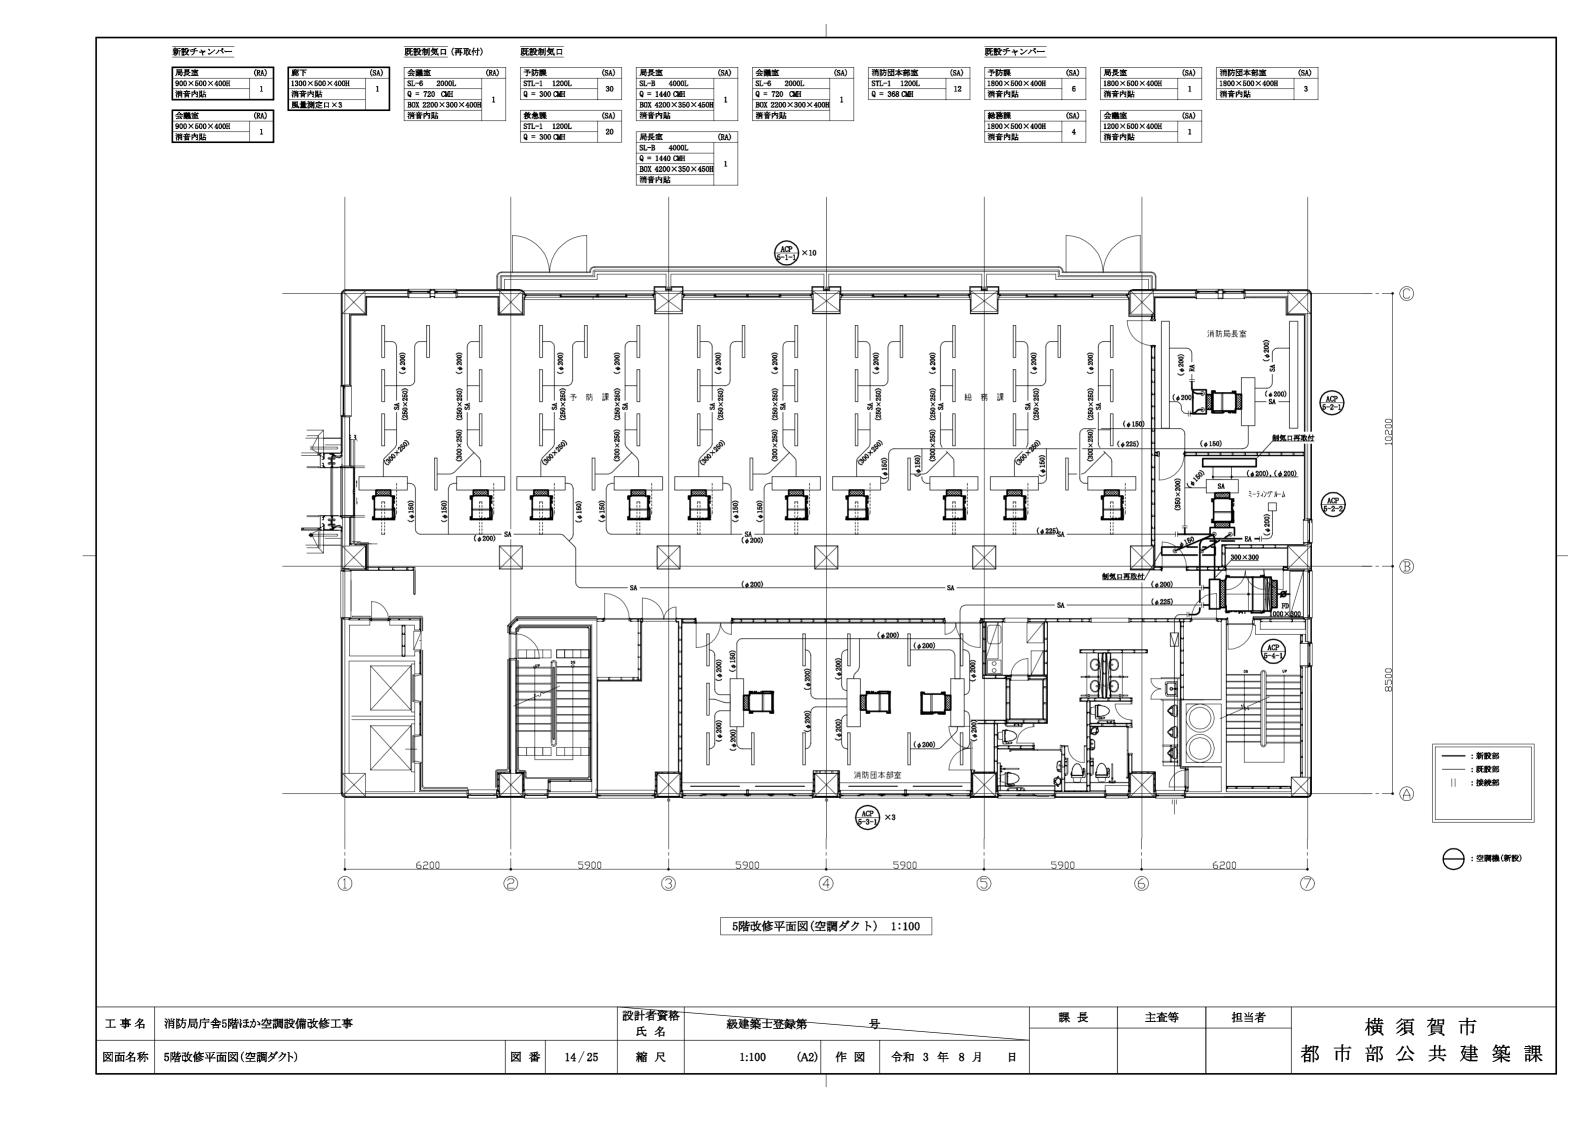


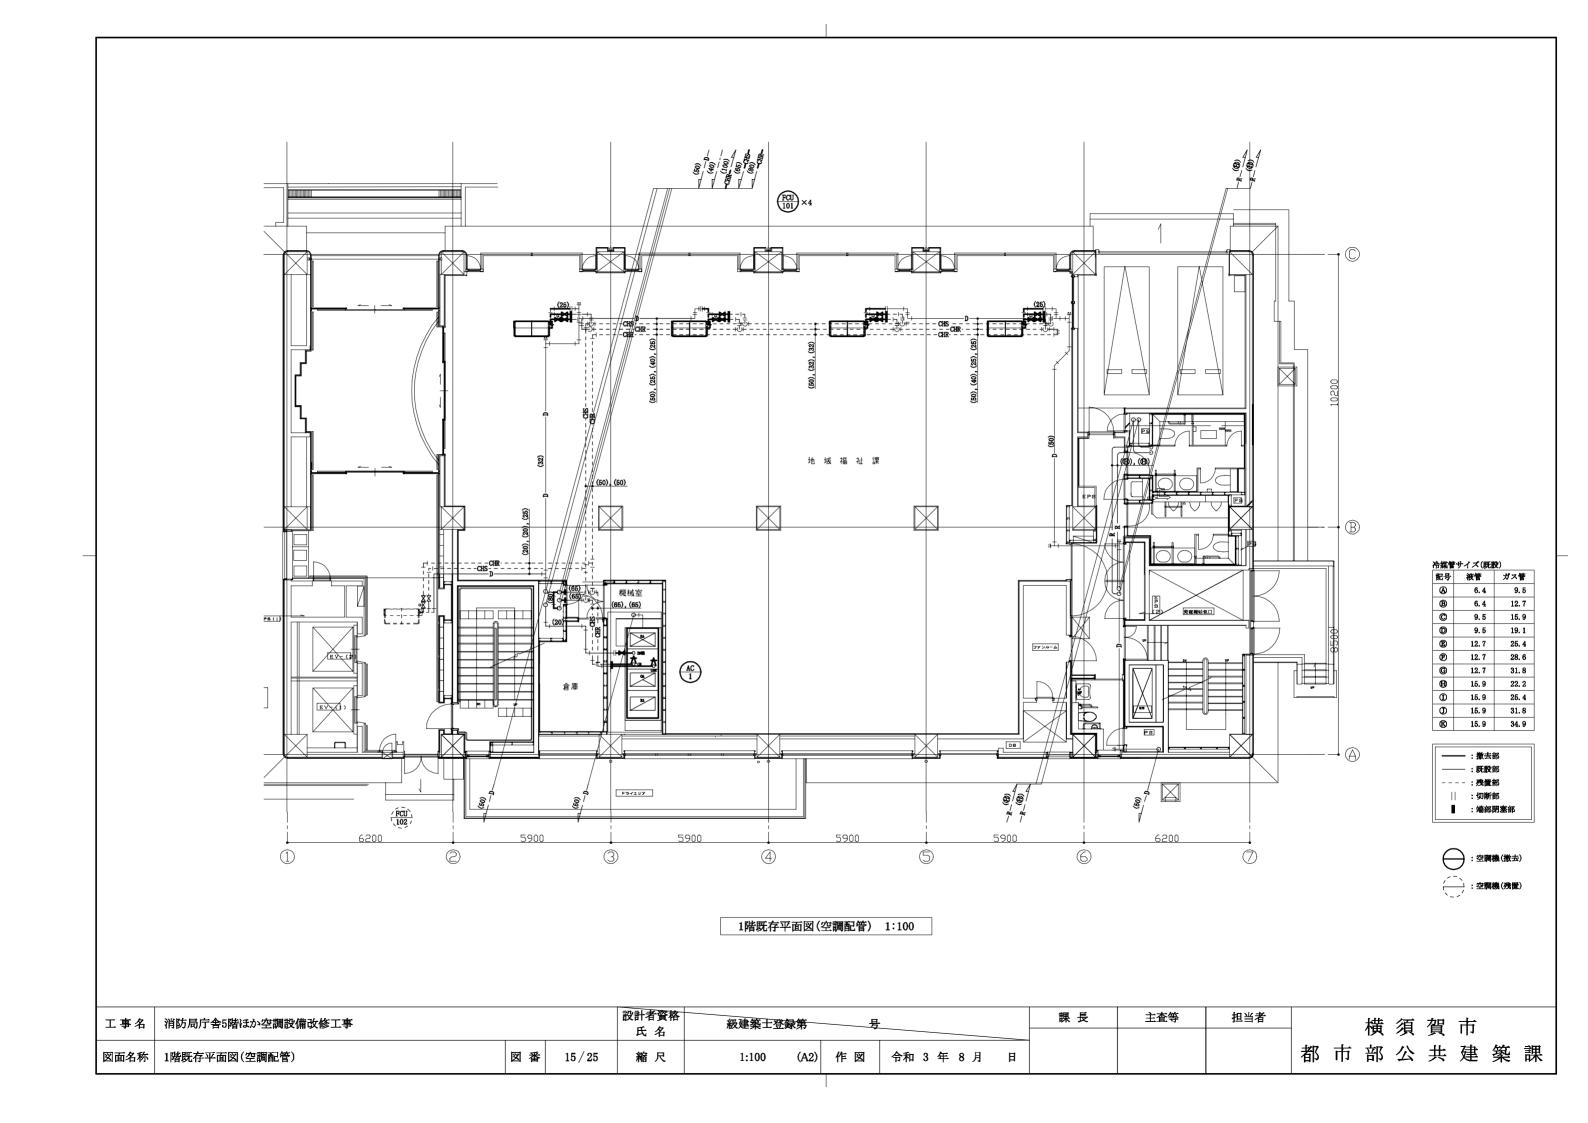

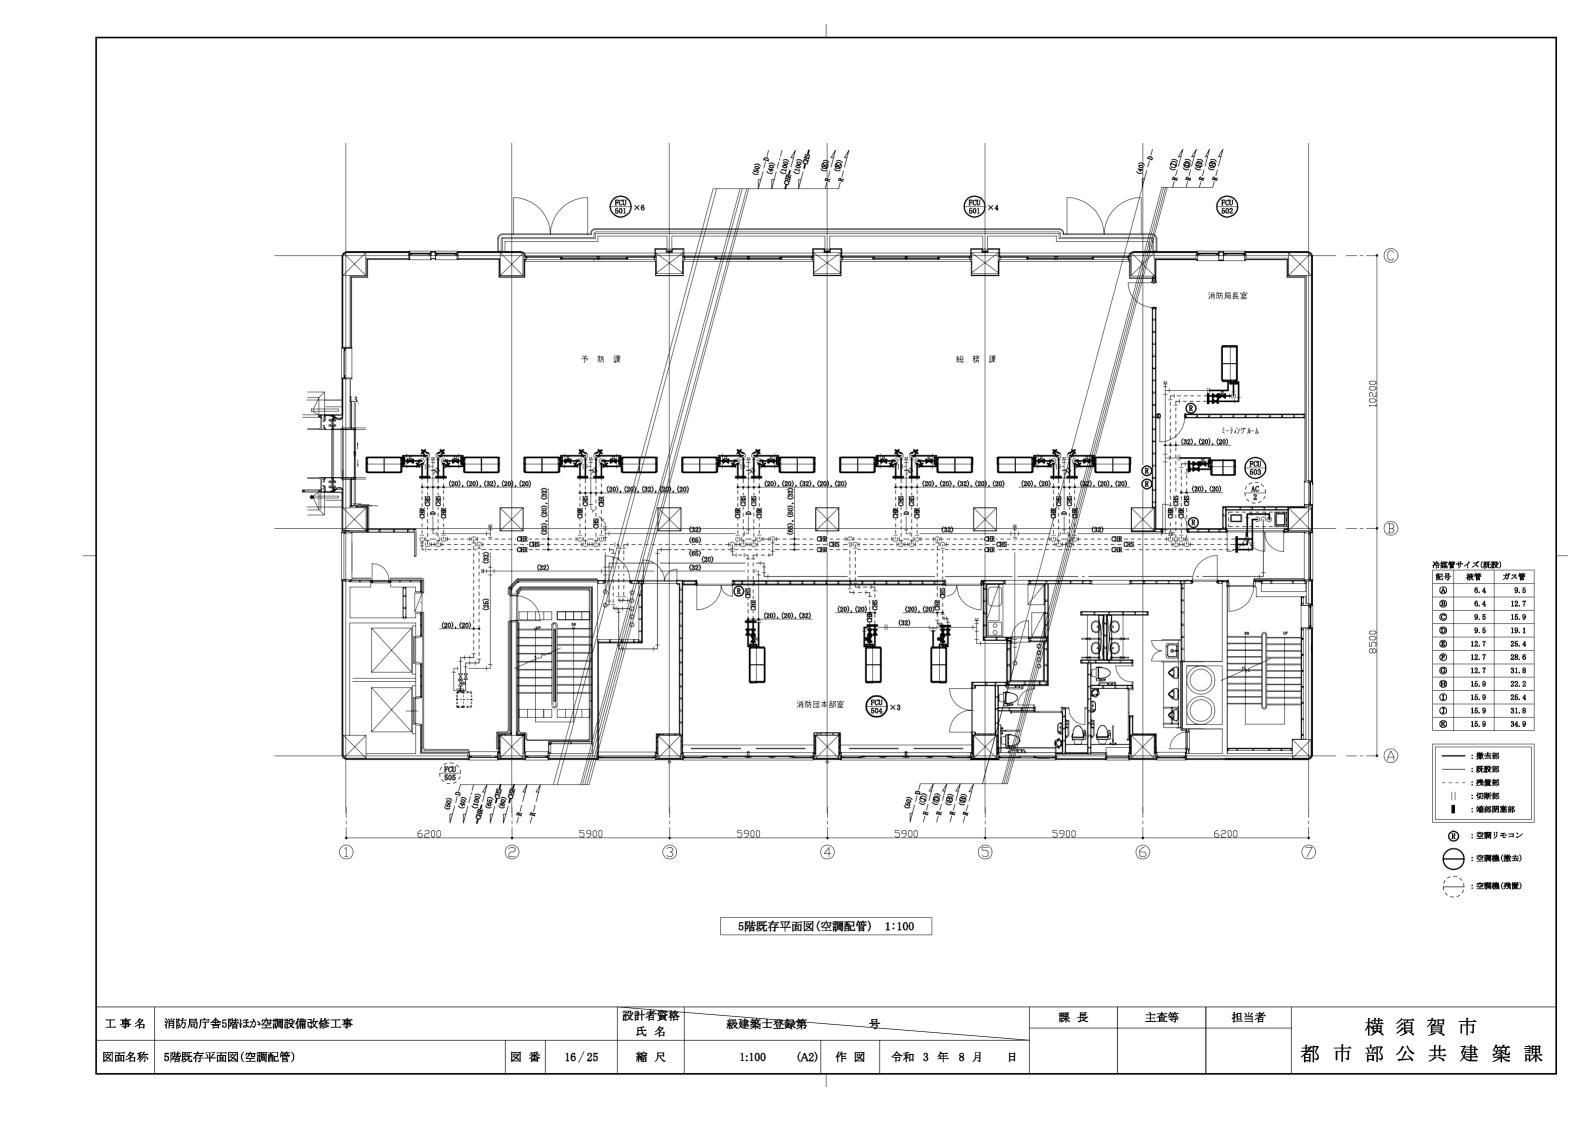


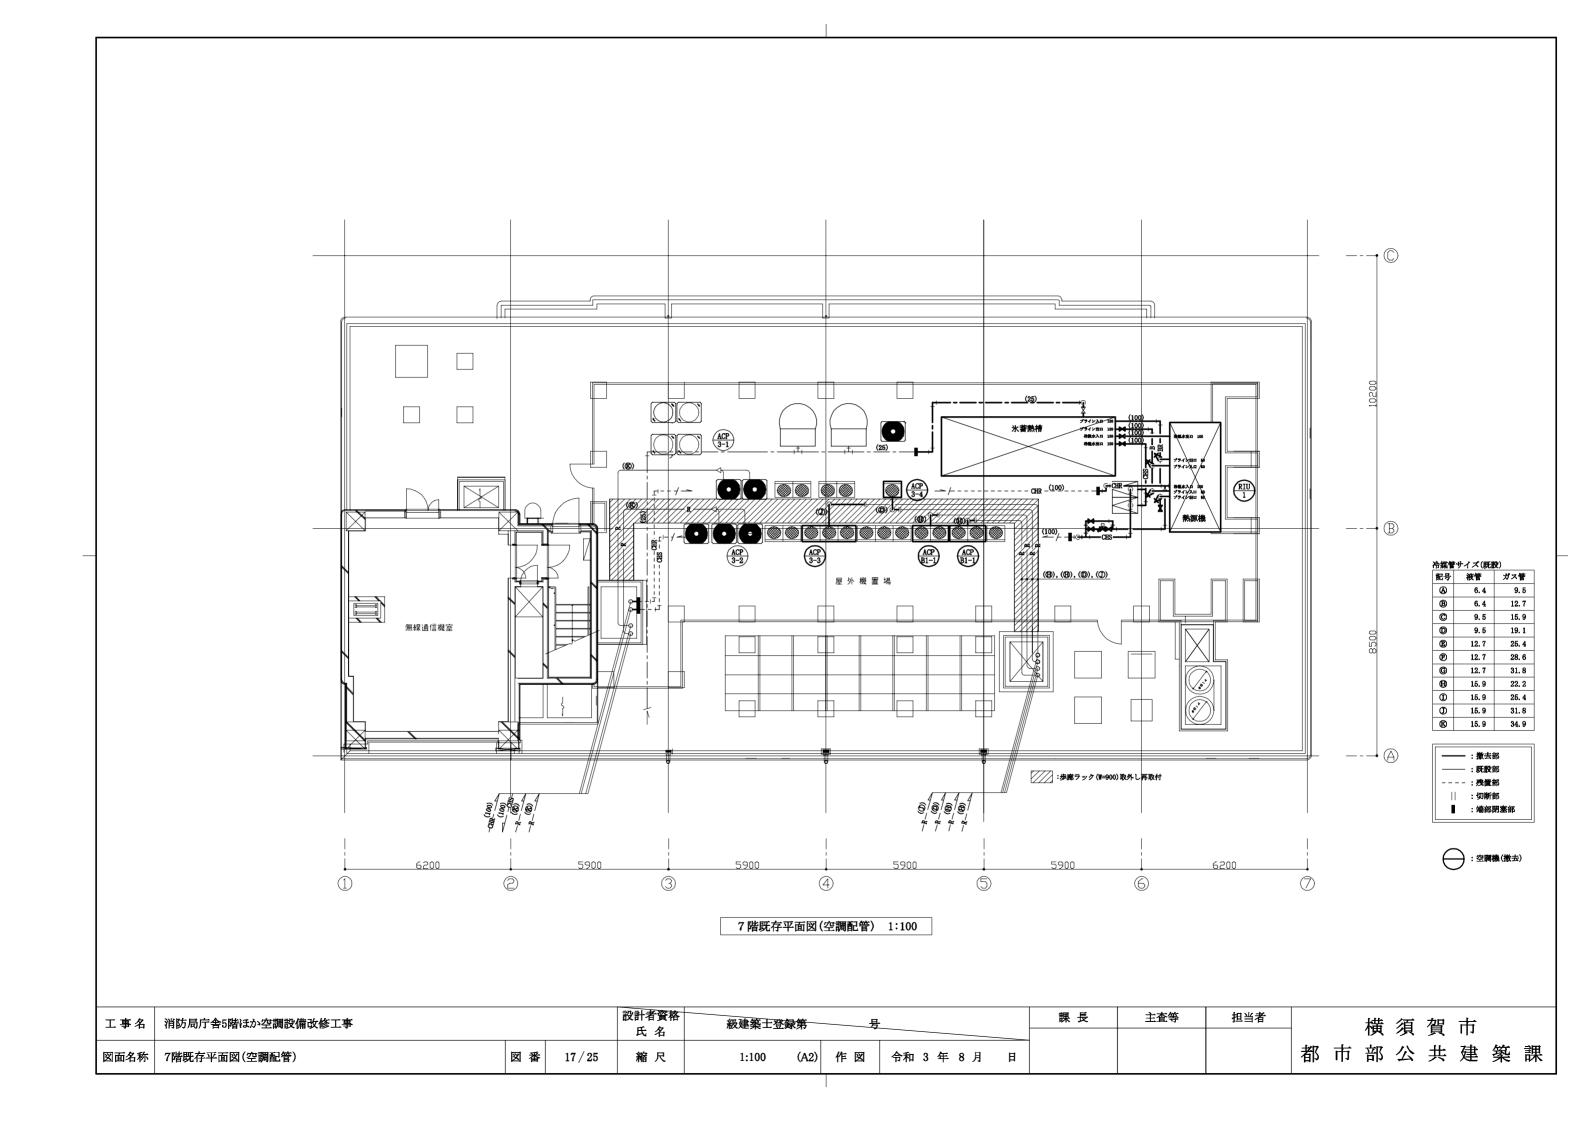

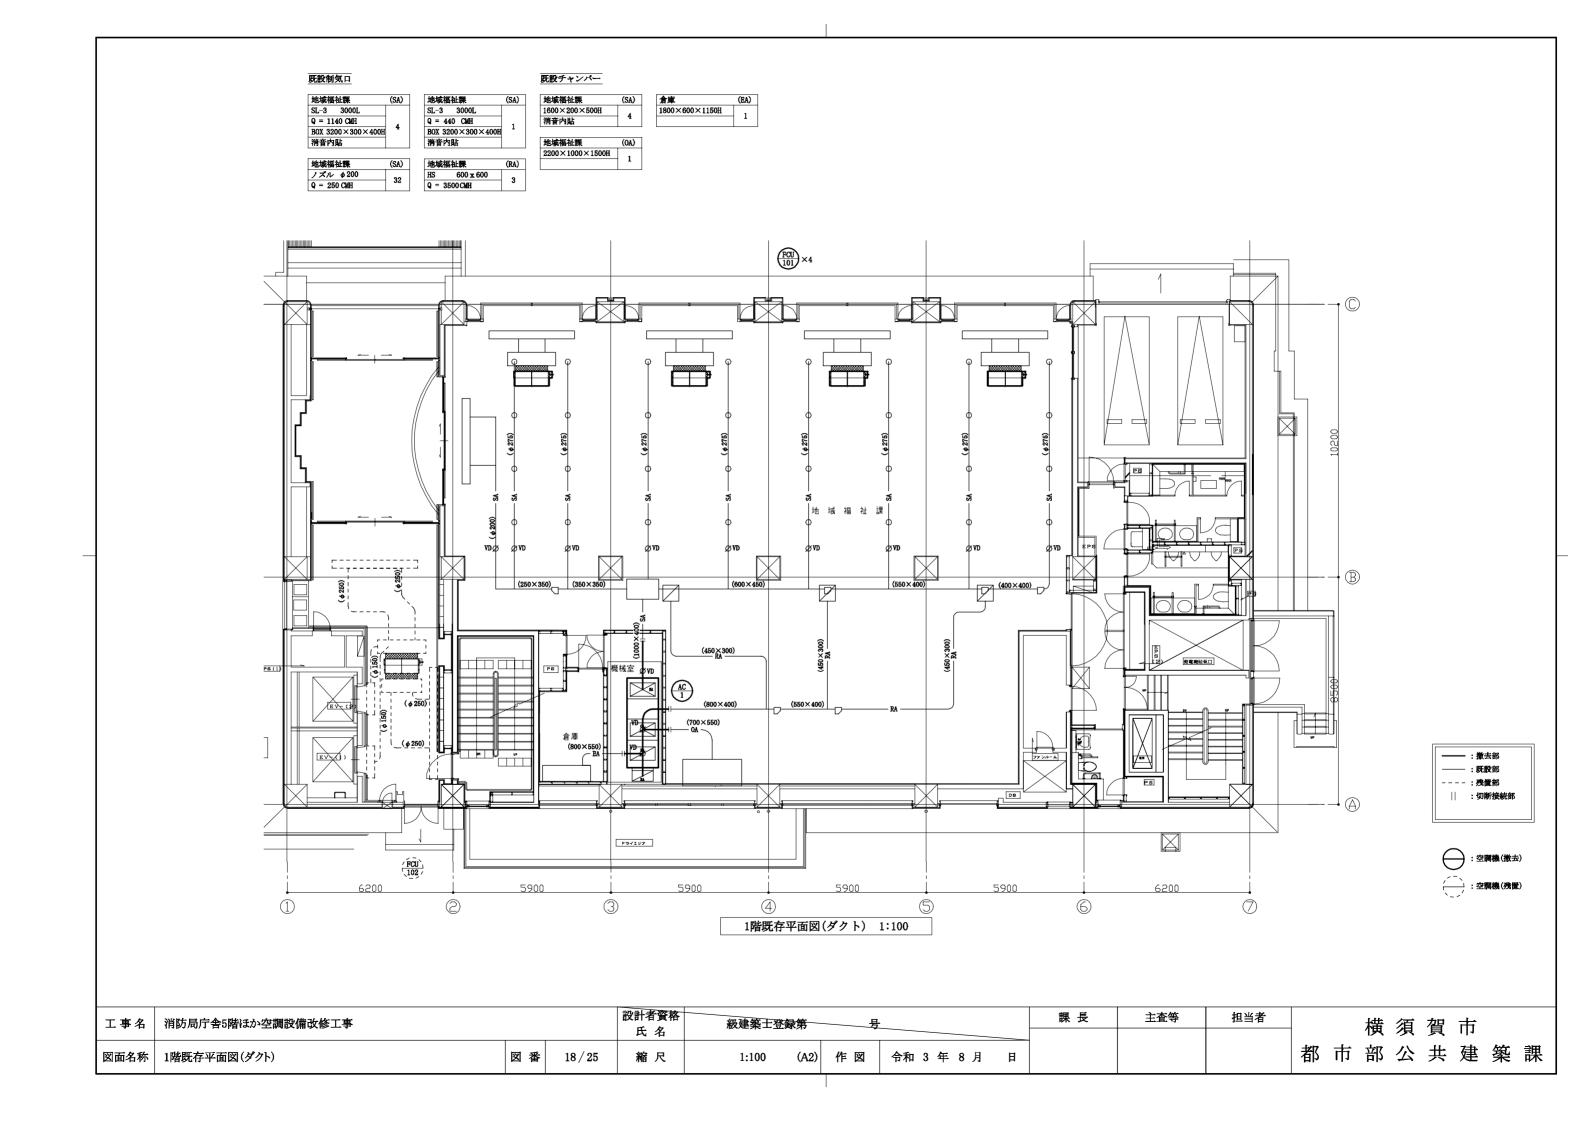


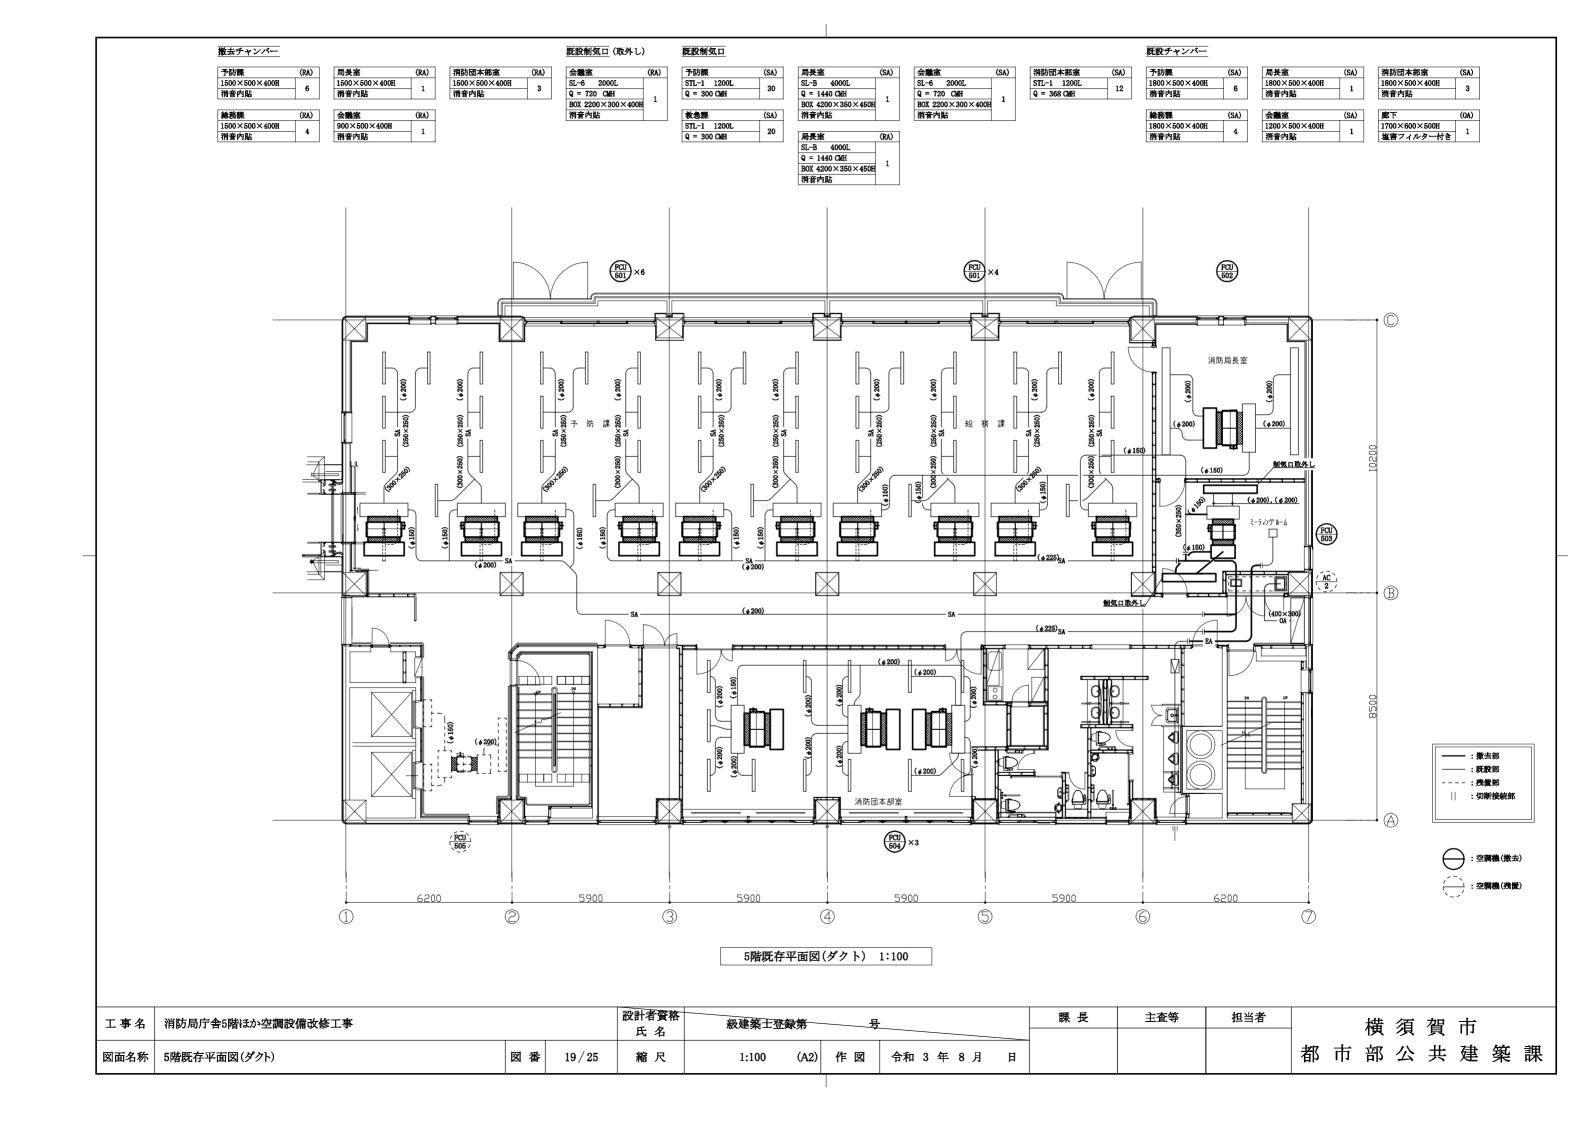



室 名	改修 仕様
1階 地域福祉課	天井:メッシュパネル取外し、再取付け
	ロックウール化粧吸音板も12(下張り石こうボードも12.5、軽鉄下地19型@360程度)
	既存一部撤去の上、新設(下張り石こうボードも12.5、軽鉄下地19型@360程度共)
	但し、天井インサートは既存利用とする。
	塗装箇所はEP塗り(下地調整RB種、工程B種)
	天井廻縁:塩化ビニル製L=5.5m撤去、新設
	天井点検口新設(450×450 2か所 アルミ製、軽鉄下地共、取付け位置は監督員と協議による。)
3階 災害情報処理室	天井:システム天井(軽鉄下地19型@225程度)取外し、再取付け
3階 防災行政無線室	天井:ロックウール化粧吸音板も12(下張り石こうボードも12.5、軽鉄下地19型@360程度)
	既存一部撤去の上、新設(下張り石こうボードも12.5、軽鉄下地19型@360程度共)
	但し、天井インサートは既存利用とする。
	天井開口補強新設(2500×300程度 1か所・300×300程度 1か所、取付け位置は監督員と協議による。)
3階 指令課・救急課	天井:システム天井(軽鉄下地19型@360程度)取外し、再取付け
3階 廊下	天井:天井点検口新設(450×450 3か所 アルミ製、軽鉄下地共、取付け位置は監督員と協議による。)
5階 局長室	天井:ロックウール化粧吸音板+12(凹凸、下張り石こうボード+12.5、軽鉄下地19型@360程度)
	既存一部撤去の上、新設(下張り石こうボードも12.5、軽鉄下地19型@360程度共)
	但し、天井インサートは既存利用とする。
	ピクチャーレールL=4.5m取外し、再取付け
	天井点検口新設(450×450 1か所 アルミ製、軽鉄下地共、取付け位置は監督員と協議による。)
	天井開口補強新設(250×250程度 1か所。600×600程度 1か所、取付け位置は監督員と協議による。)
5階 ミーティングル	ーム 天井: ロックウール化粧吸音板+12(凹凸、下張り石こうボード+12.5、軽鉄下地19型@360程度)
	既存一部撤去の上、新設(下張り石こうボードも12.5、軽鉄下地19型@360程度共)
	天井点検口新設(450×450 1か所 アルミ製、軽鉄下地共、取付け位置は監督員と協議による。)
	天井開口補強新設(450×450程度 4か所・2000×300程度 2か所、取付け位置は監督員と協議による。)
	但し、天井インサートは既存利用とする。
	天井廻縁:塩化ビニル製L=6.1m撤去、新設
	ピクチャーレール:L=8.6m取外し、再取付け
5階 予防課。総務課	天井:システム天井(軽鉄下地19型@225程度)取外し、再取付け
5階 廊下	天井:ロックウール化粧吸音板+12(下張り石こうボード+12.5、軽鉄下地19型@360程度)
	<u>既存一部撤去の上、新設(下張り石こうボードも12.5、軽鉄下地19型@360程度共)</u>
	但し、天井インサートは既存利用とする。
	天井点検口新設(450×450 7か所 アルミ製、軽鉄下地共、取付け位置は監督員と協議による。)
	天井開口補強新設(1250×200程度 2か所、取付け位置は監督員と協議による。)
	天井廻縁:塩化ビニル製L=9.1m撤去、新設
5階 消防団本部室	天井:システム天井(軽鉄下地19型@225程度)取外し、再取付け
	天井:ロックウール化粧吸音板も12(下張り石こうボードも12.5、軽鉄下地19型@360程度)
	既存一部撤去の上、新設(下張り石こうボードも12.5、軽鉄下地19型@360程度共)
	但し、天井インサートは既存利用とする。
	廻縁:アルミ製 撤去せず残置

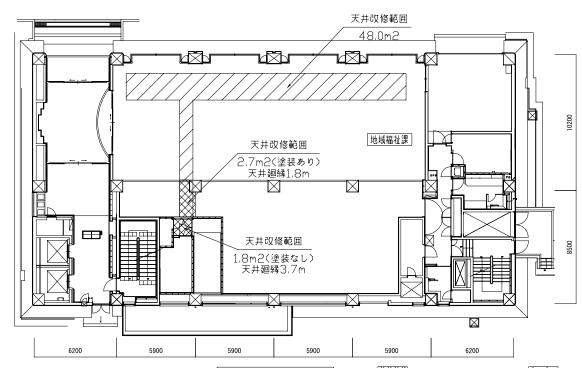


1階改修平面図 1:200 (凡例) :ロックウール化粧吸音板範囲 :メッシュパネル範囲 3階改修平面図 1:200 (凡例) 設計者資格 課長 主査等 担当者 工事名 消防局庁舎5階ほか空調設備改修工事 級建築士登録第 氏 名 都市部公共建築課 図番 20/25 縮尺 作 図 図面名称 1階・3階・5階改修天井伏図 1:200 令和3年 8月 日

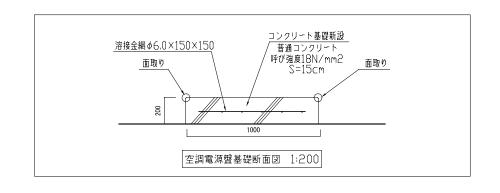


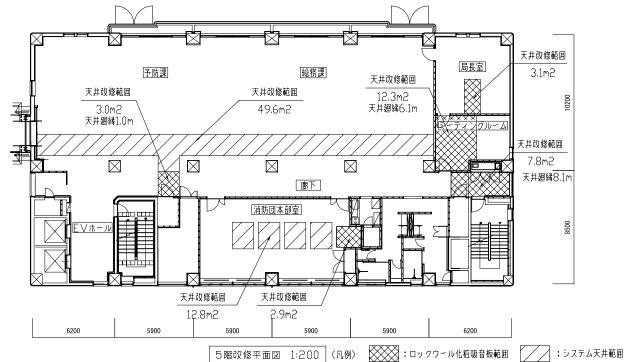


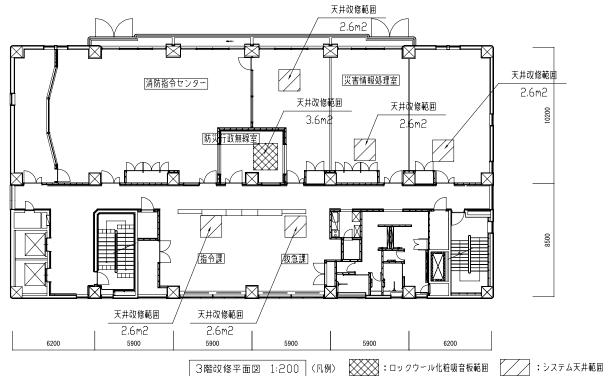



横須賀市

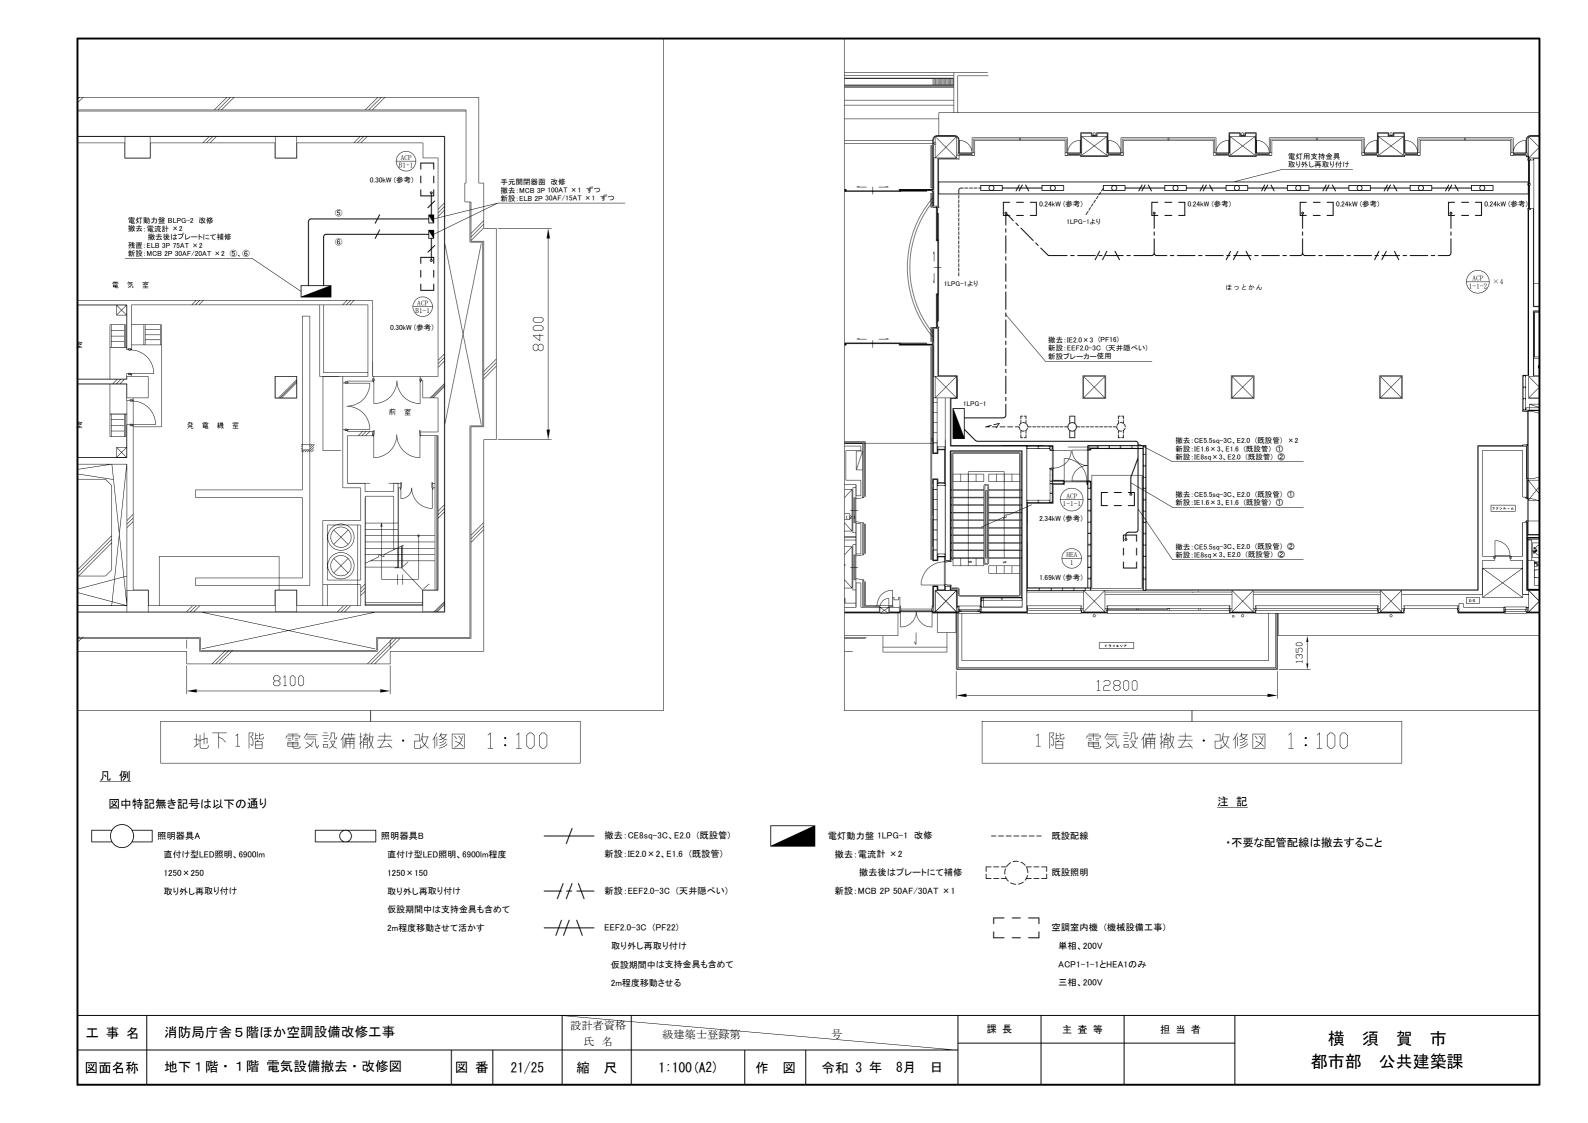


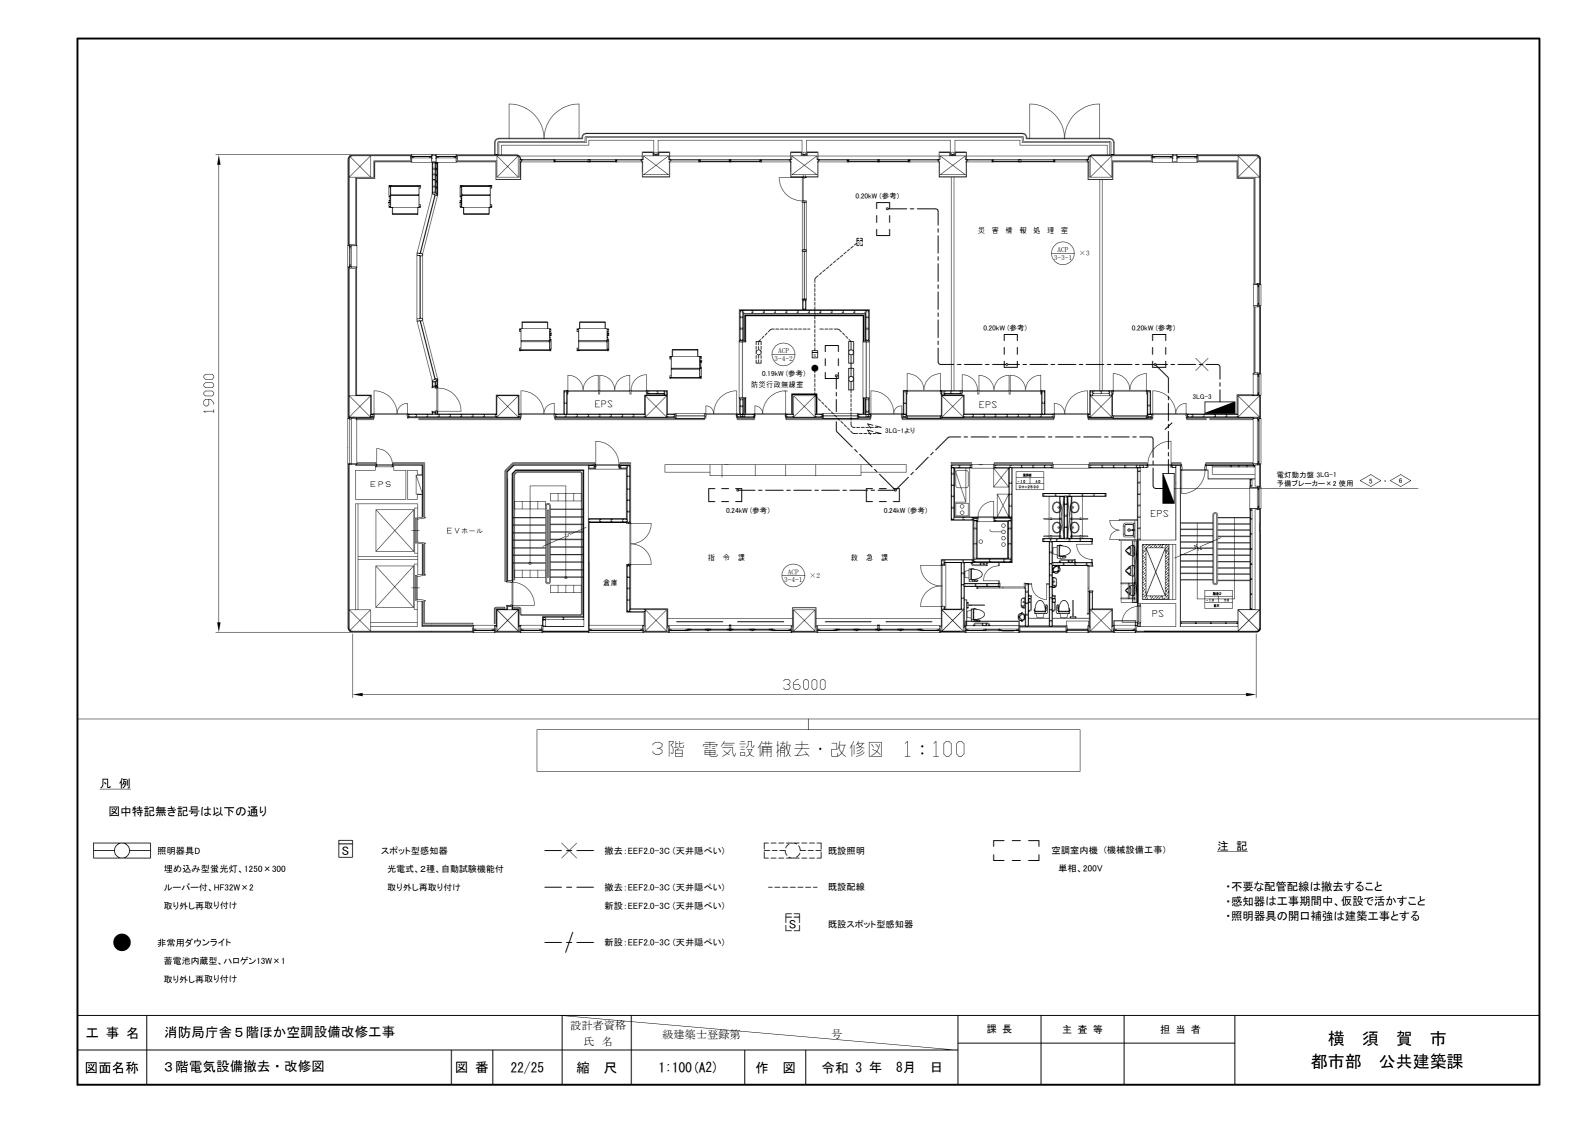

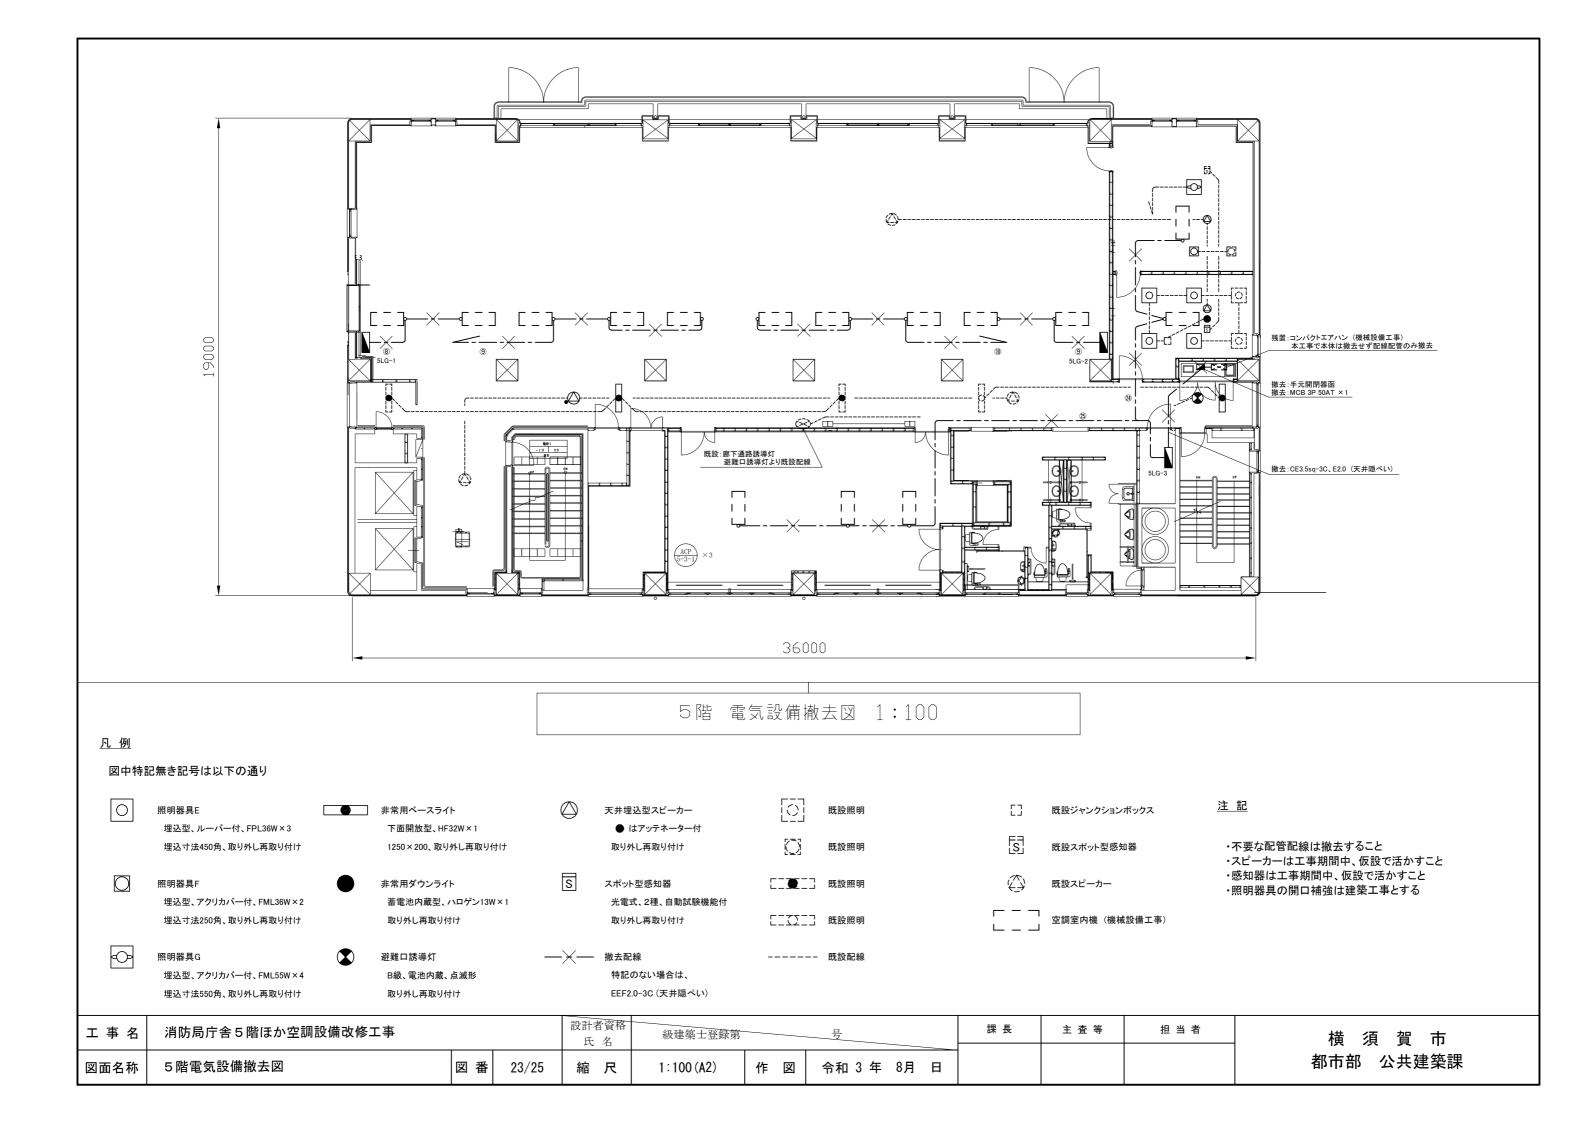

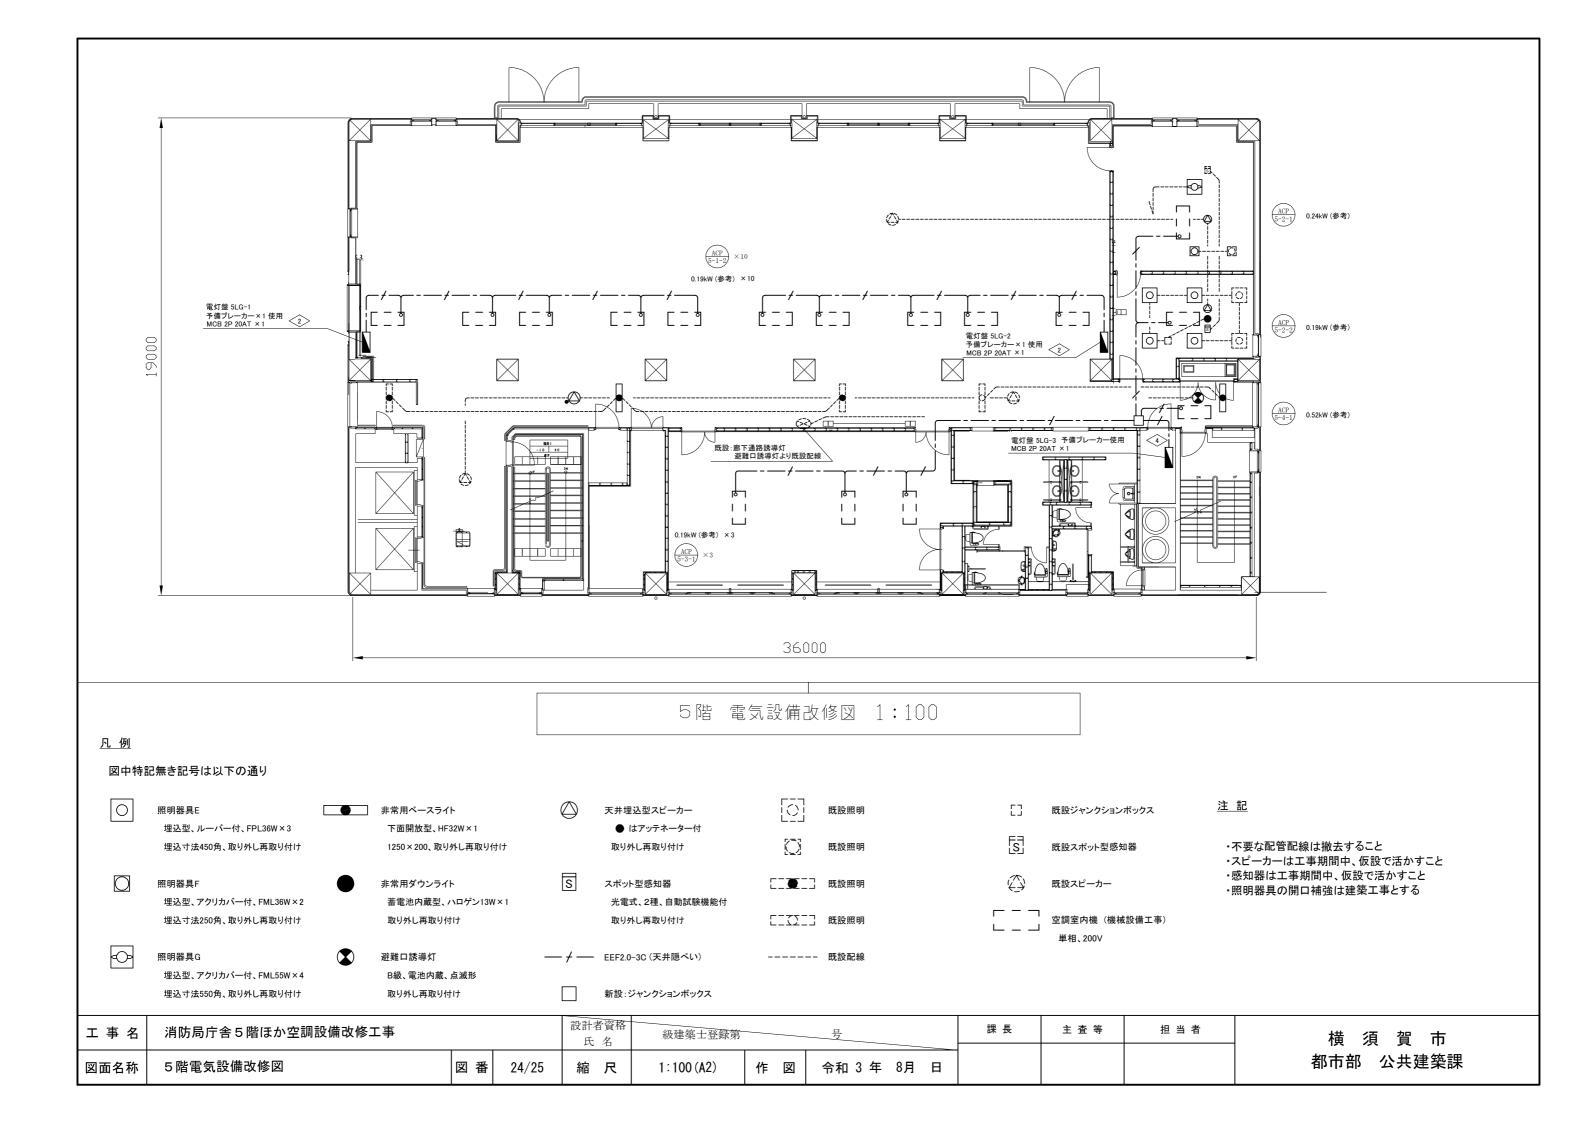


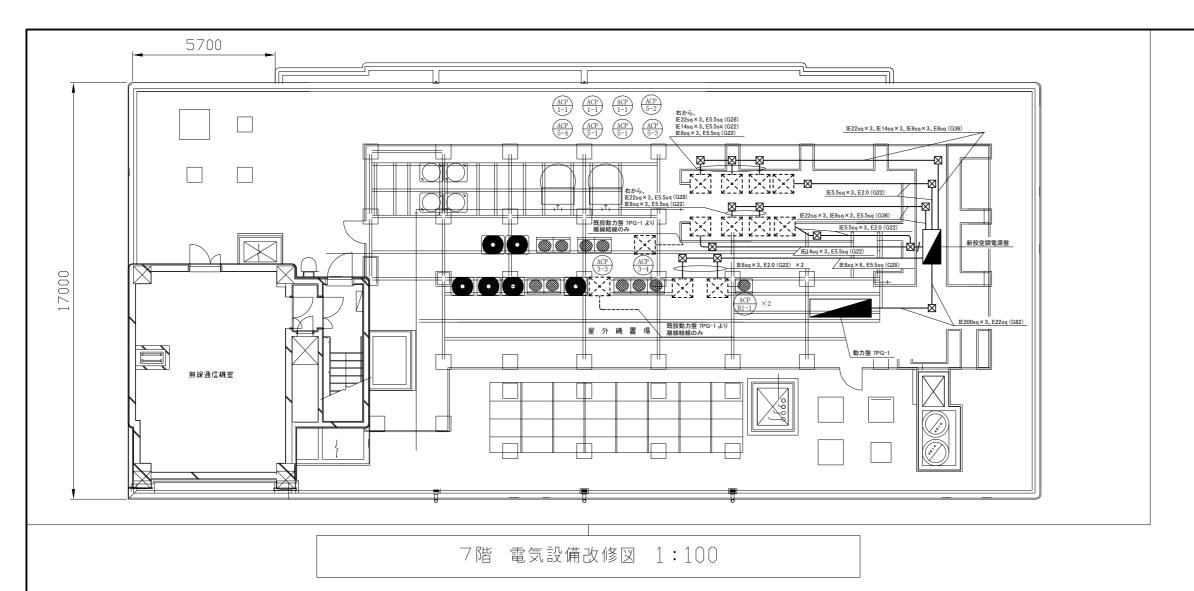

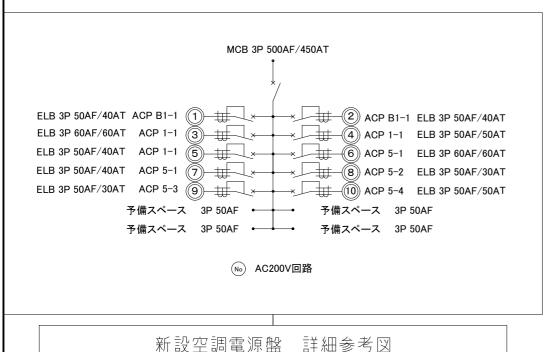

7階電気設備撤去・改修図

図面名称

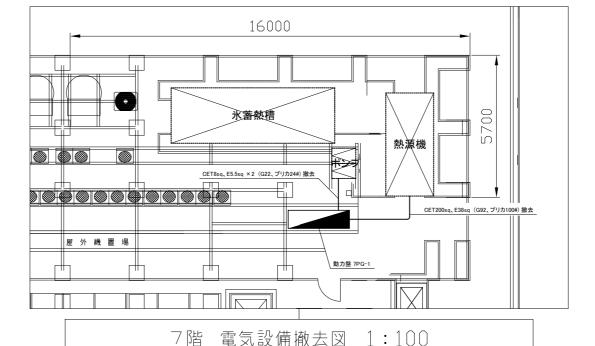

プルボックス 屋外用、SUS製、防水、ET付き

図中特記無き記号は以下の通り

______ IE14sq×3、IE5.5sq×3、E5.5sq (G28)

----- 既設配線

凡 例

動力盤 7PG-1

内扉一式改修

更新:電流計×3

撤去:電流計×2、表示灯×2

セレクタースイッチ×2

撤去後はプレートにて補修

ブレーカー改修

撤去:ELB 3P 600AF/500AT ×1

新設:MCB 3P 600AF/500AT ×1



新設空調電源盤

屋外用、屋根付、鍵付、自立式、 ステンレス製、指定色塗装 底板、基台共 予備スペース×4

コンクリート基礎は建築工事

注記

- ・不要な配管配線は撤去すること
- ・厚鋼電線管は溶融亜鉛メッキで無塗装のこと
- 配管ブロックは新設のこと
- 支持金具、ビス等はステンレス製とすること・

工事名	消防局庁舎5階ほか空調設備改修工事	設計者資格	級建築士登録第	号	課長	主査等	担当者	
		14 11					(7
					1	1	1	

1:100 (A2)

縮尺

図番 25/25

作 図

令和 3 年 8月 日

横 須 賀 市 都市部 公共建築課