



	į	設	計	図		1 枚	女の内	<u> 1</u>
工事名	工事名称 (仮称)中央こども園園庭整備工事							
図面名	称	位置图	図・平面図	・構造図	縮	尺	2	5 記
課長			係長					
審査			設計					
令和3年6月設計			図面番	:号		23枚(の内 1	
横須賀市土木部道路建設課								

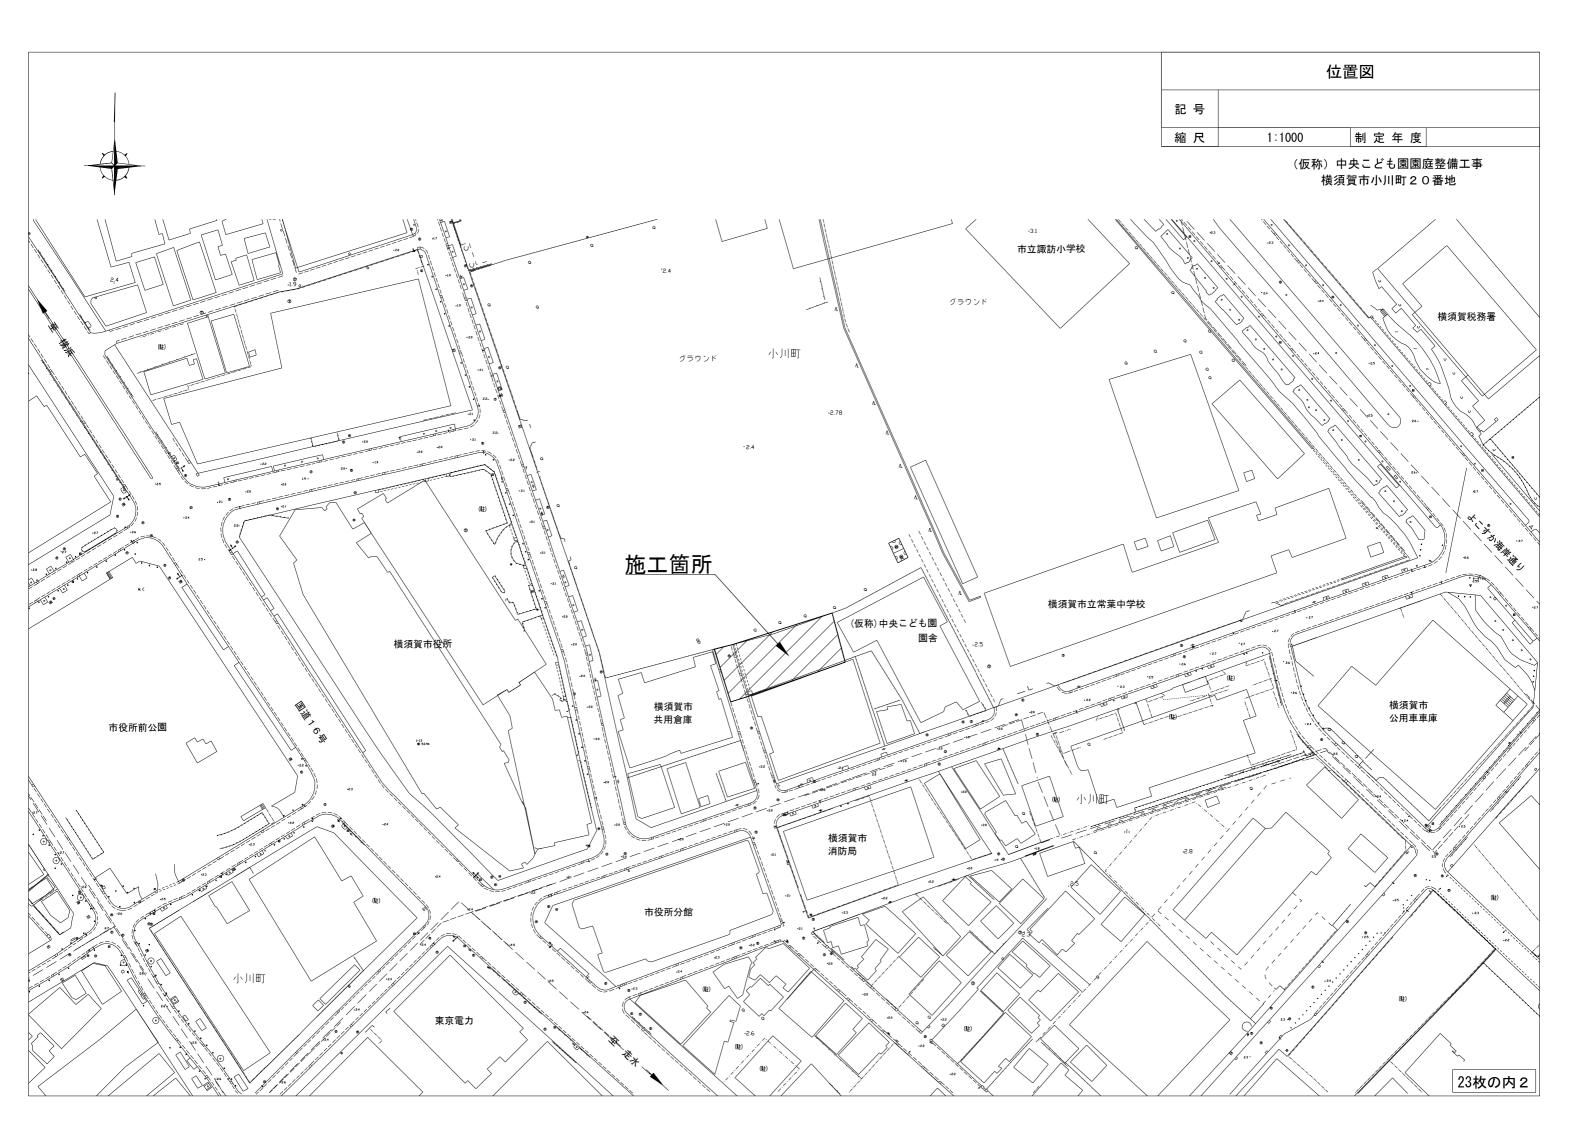

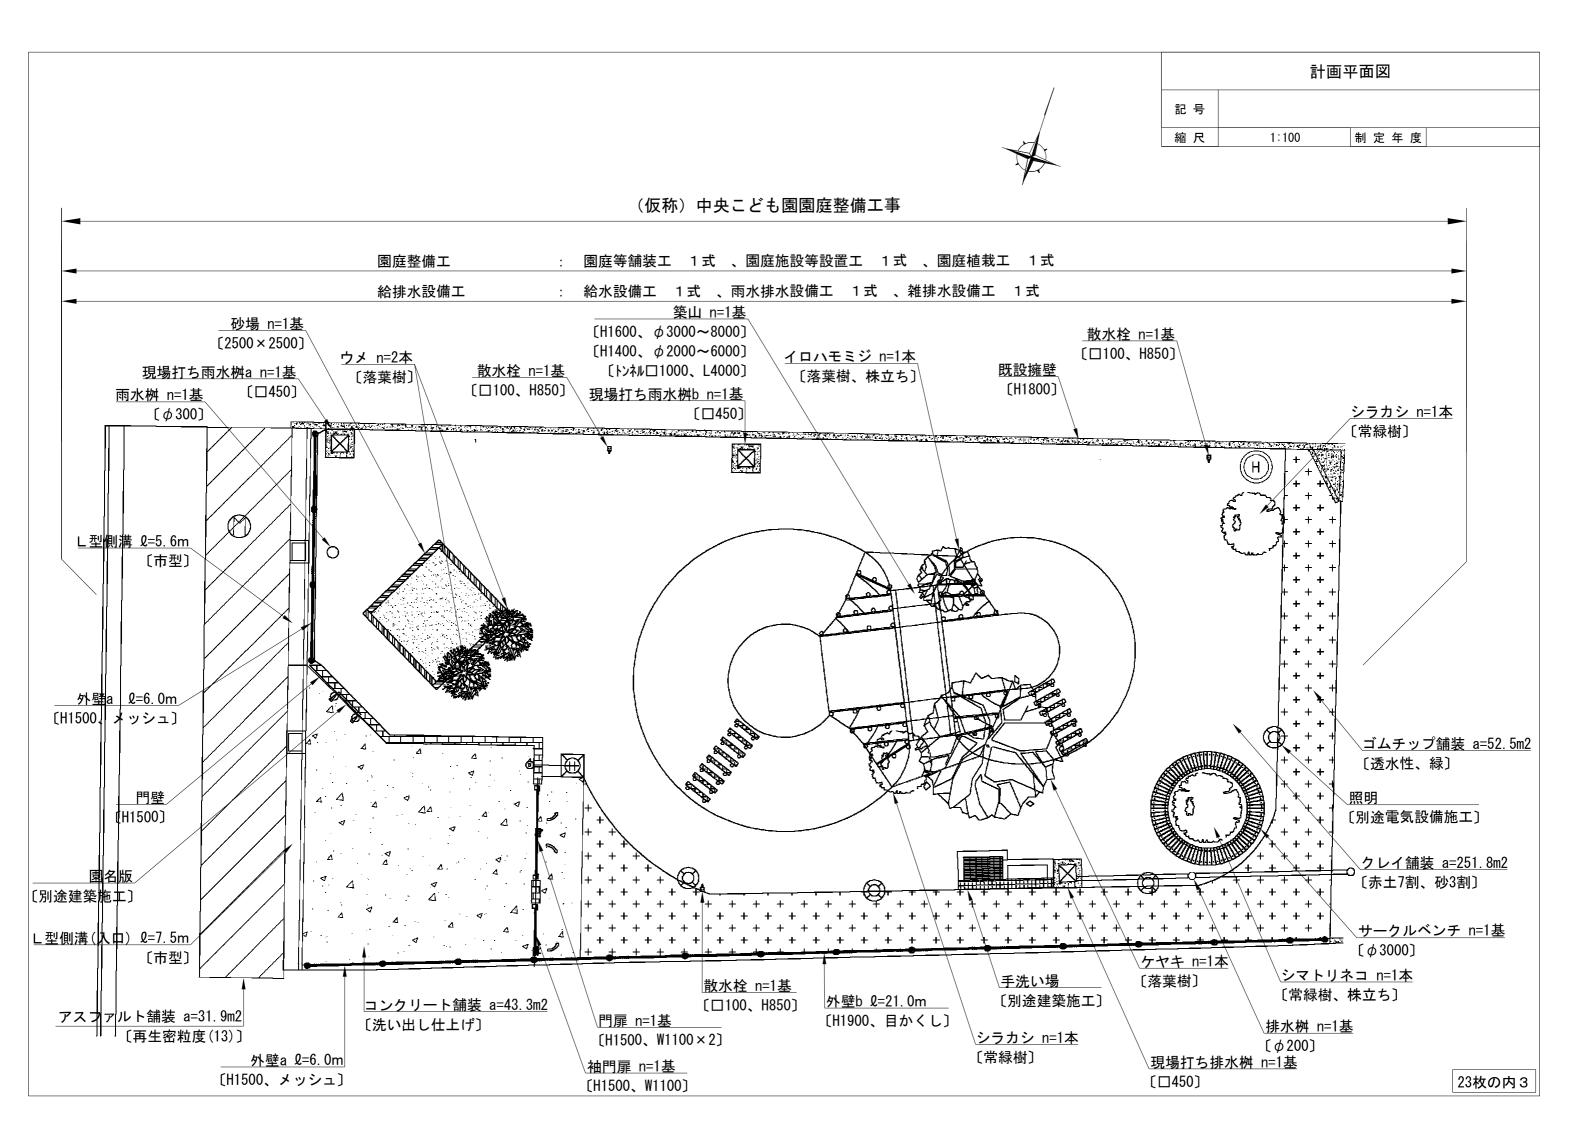

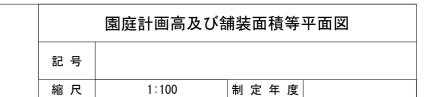

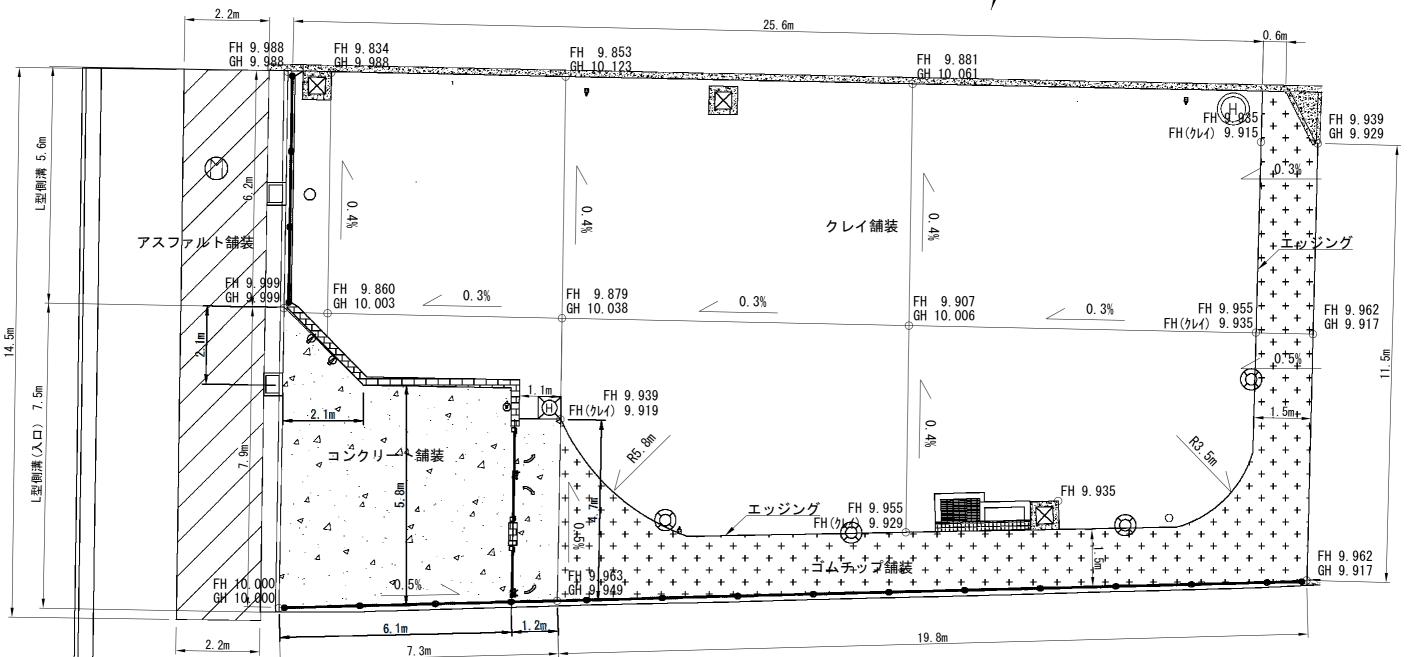





園庭等舗装工面積表


THE TAIN PT TO STATE OF				
名 称	規格	単位	数量	備考
クレイ舗装	赤土7割、砂3割	m2	251. 8	砂場、手洗い場、築山(カルパート)控除
ゴムチップ舗装	透水性	m2	52. 5	色:グリーン
コンクリート舗装	洗い出し仕上げ	m2	43. 3	
アスファルト舗装	再生密粒度(13)	m2	31. 9	撤去・復旧
エッジング	t=50mm、アルミニウム	m	30. 0	

※CAD求積※CAD求積※CAD求積

※面積1m2以上の施設は各舗装面積から控除している。

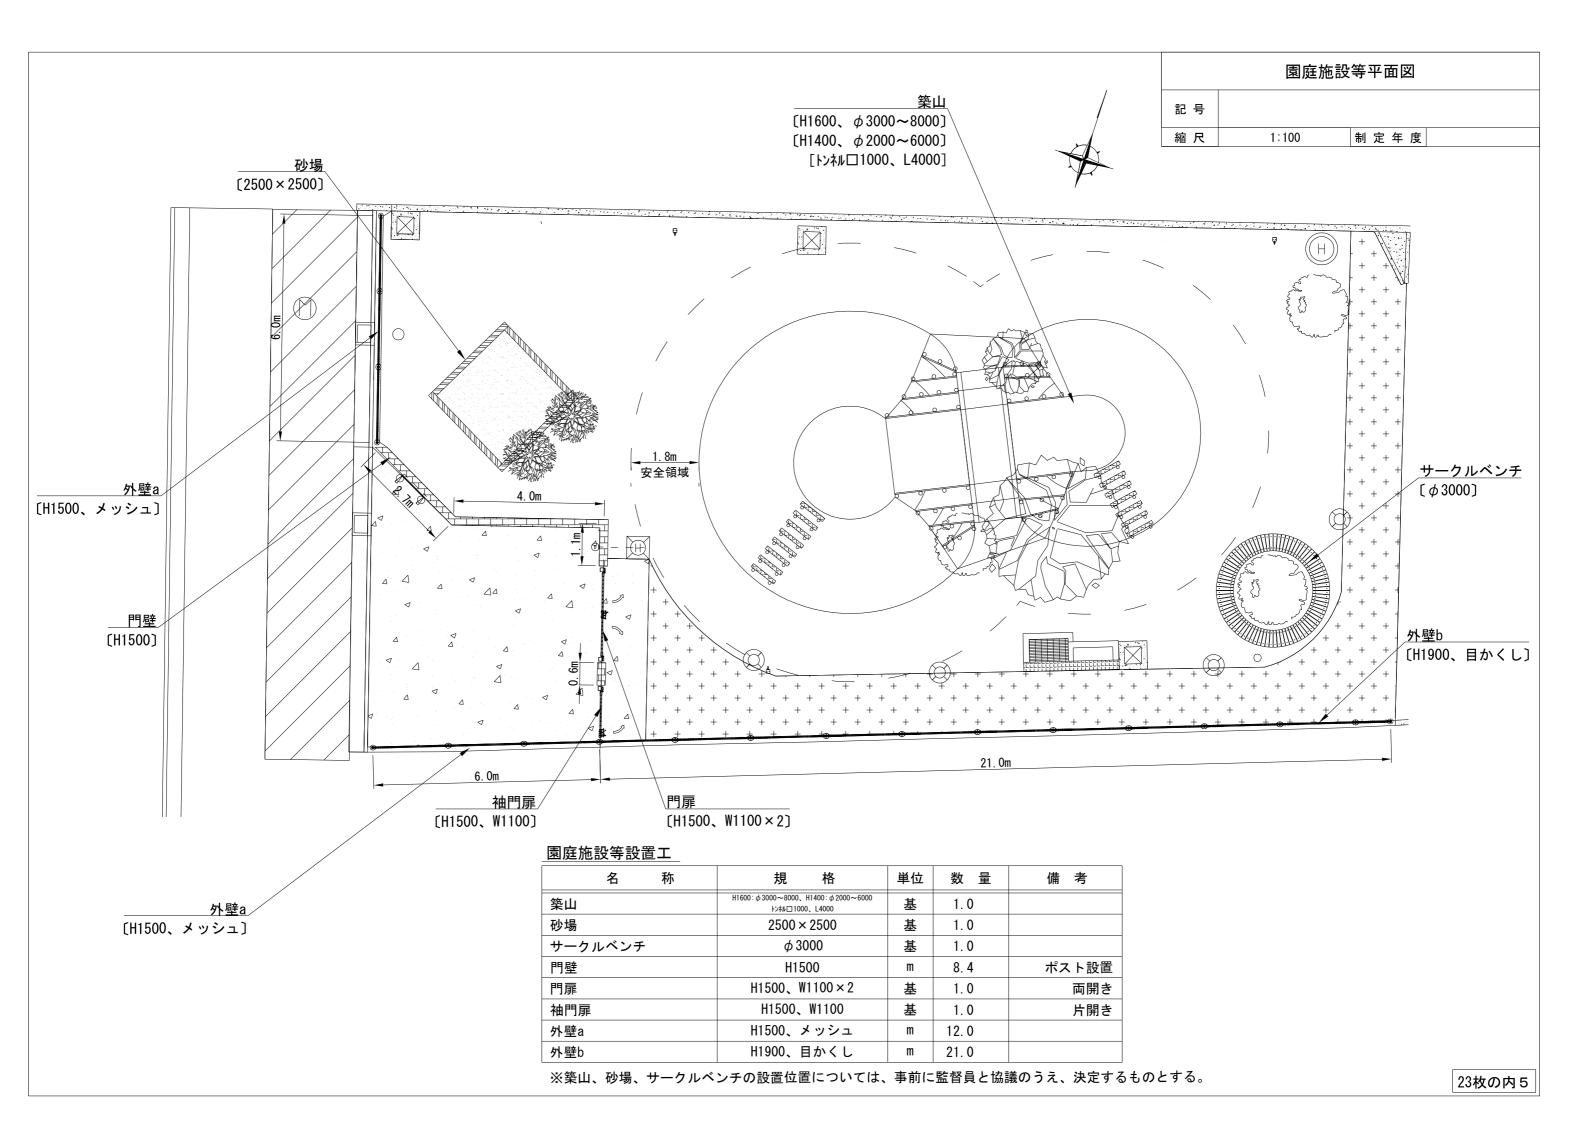

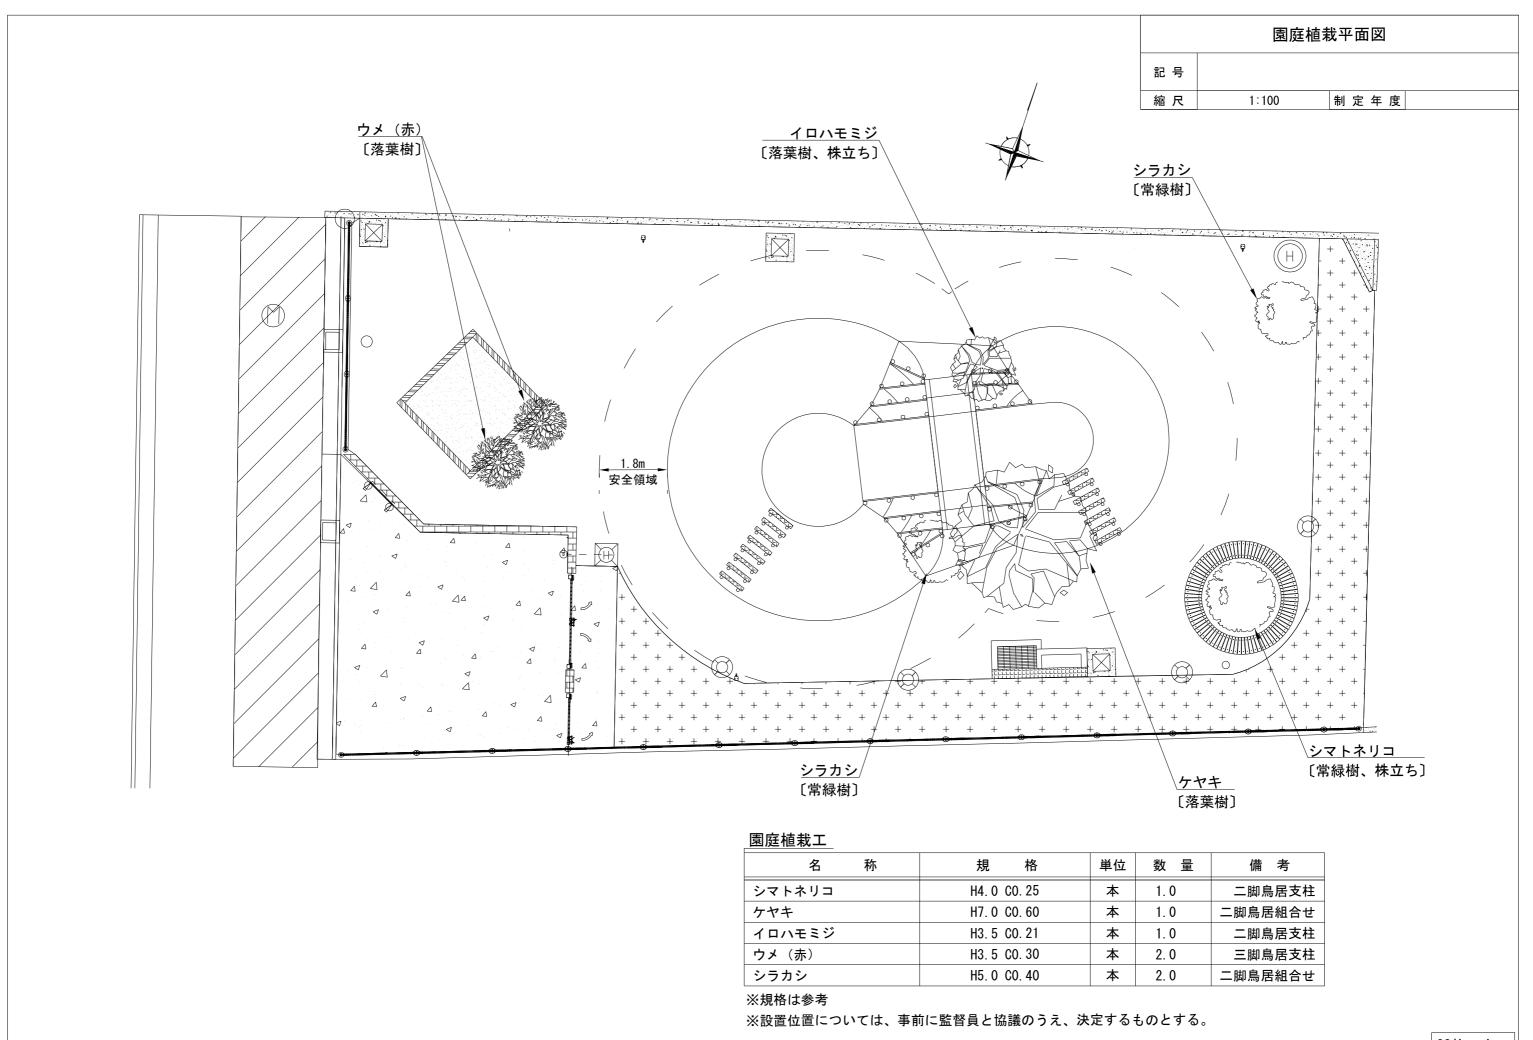

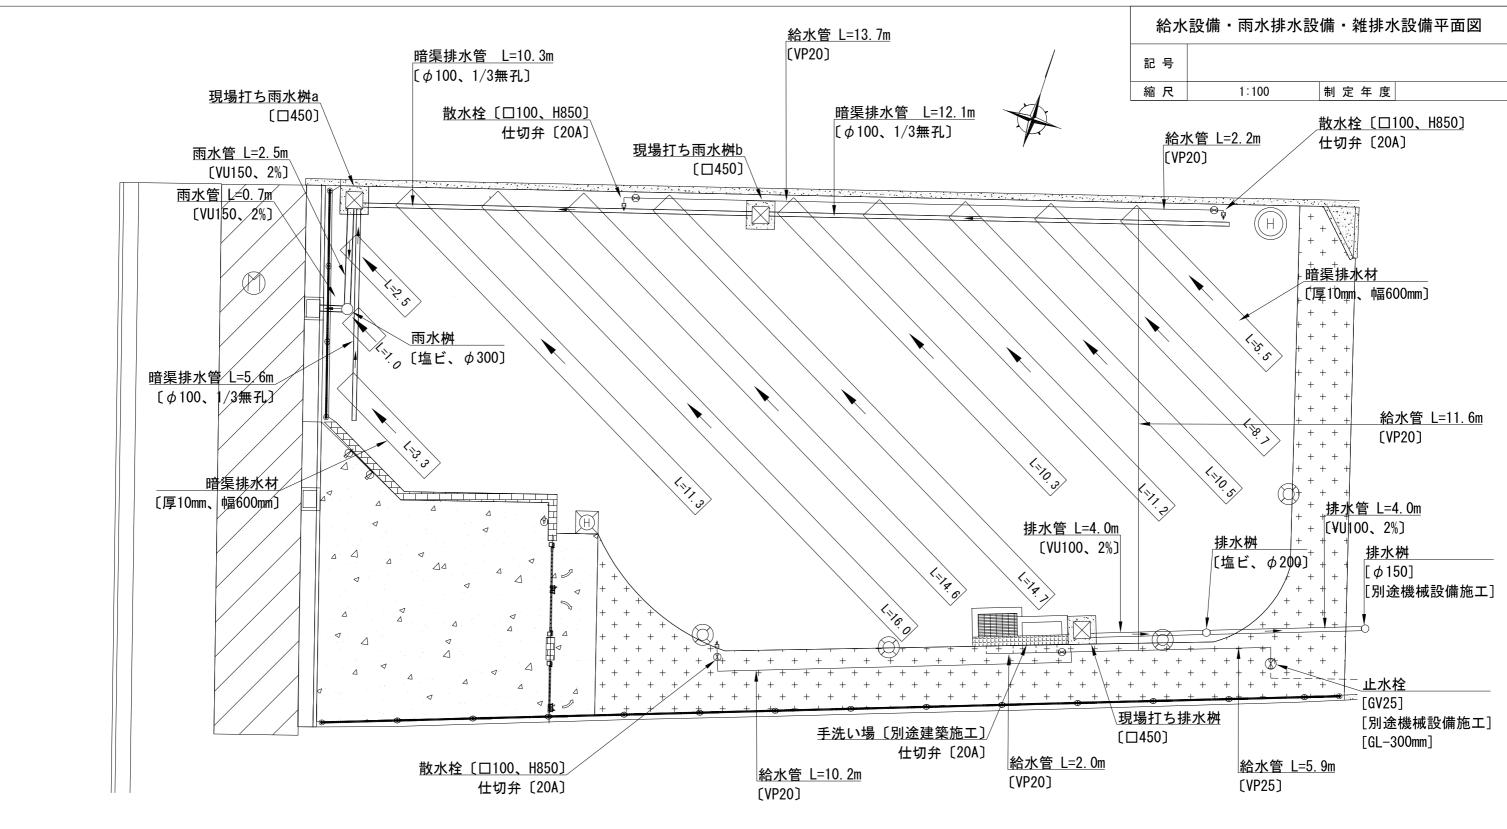

給水設備工

名 称	規格	単位	数量
散水栓	□100、H850	基	3. 0
仕切弁	20A	基	4. 0
給水管	VP25	m	5. 9
給水管	VP20	m	39. 7
埋設表示シート	150mm幅、ダブル	m	45. 6

雨水排水設備工


名 称	規 格	単位	数量
現場打ち雨水桝a	□450	基	1. 0
現場打ち雨水桝b	□450	基	1.0
雨水桝	塩ビ、φ300	基	1.0
雨水管	VU150	m	3. 2
暗渠排水管	φ100、1/3無孔	m	28. 0
暗渠排水材	厚10mm、幅600mm	m	109. 6

雑排水設備工


名 称	規 格	単位	数量
現場打ち排水桝	□450	基	1.0
排水桝	塩ビ、φ200	基	1.0
排水管	VU100	m	8. 0

	構造図 舗装				
記号	記号				
縮尺	各 記	制定年度			


____クレイ舗装 1:20

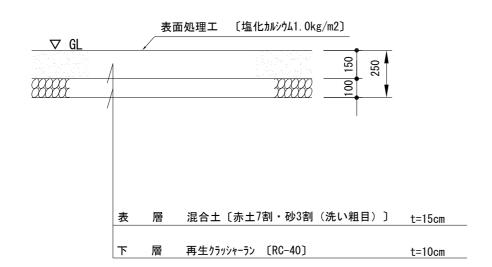


ゴムチップ舗装 1:20

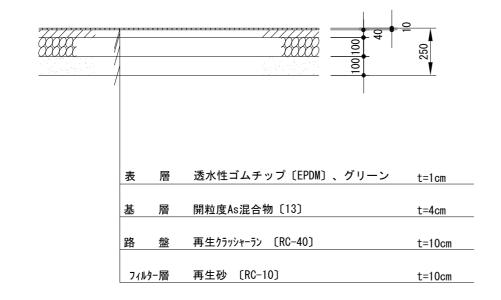


<u>コンクリート舗装</u> 1:20

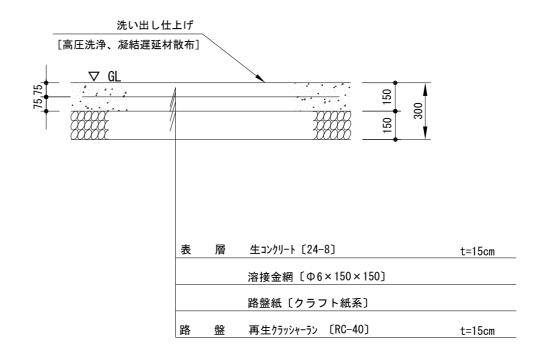

<u>エッジング</u> 〔参考図〕1:10

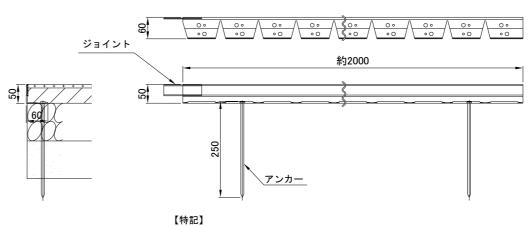


※エッジングは、住友林業緑化(株)アスファルトエッジ同等品以上にすること。 ※材質:アルミニウム

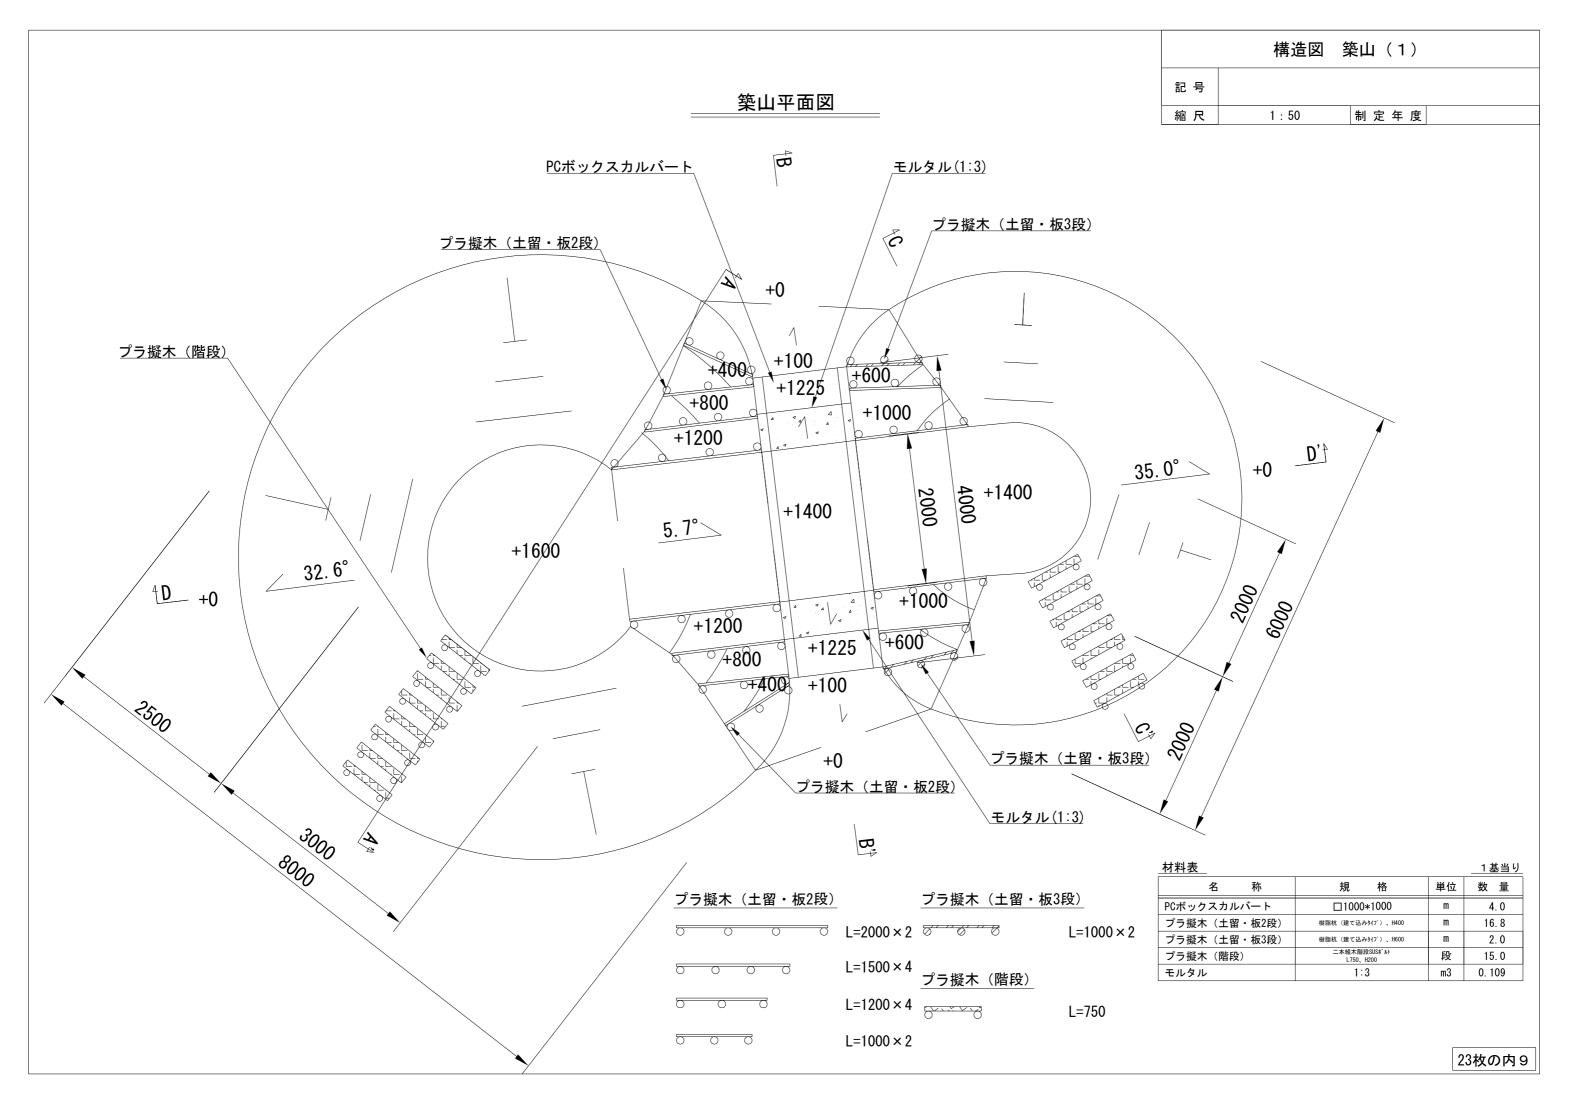


	構造図	築山(2)
記号		
縮尺	1 : 50	制定年度

B-B' 横断面図

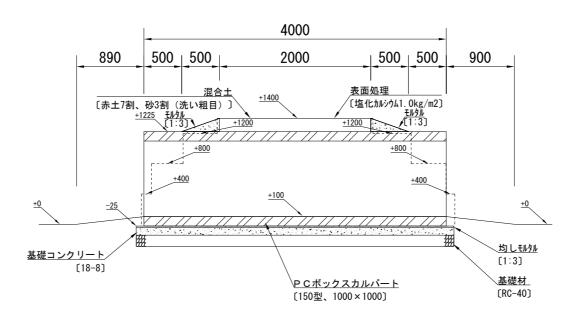


A-A'横断面図

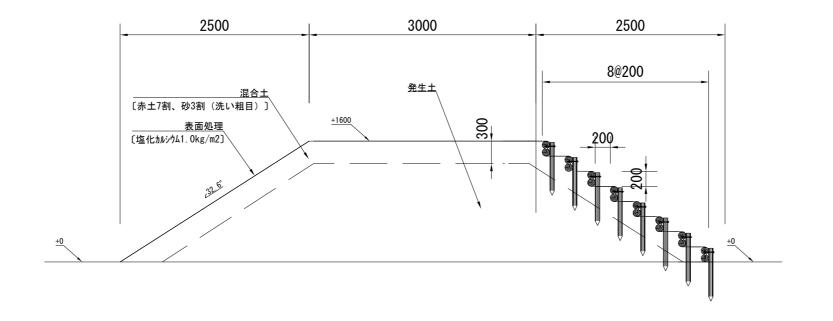


	構造図	築山(3)
記号		
縮尺	1:50	制定年度

D-D'横断面図

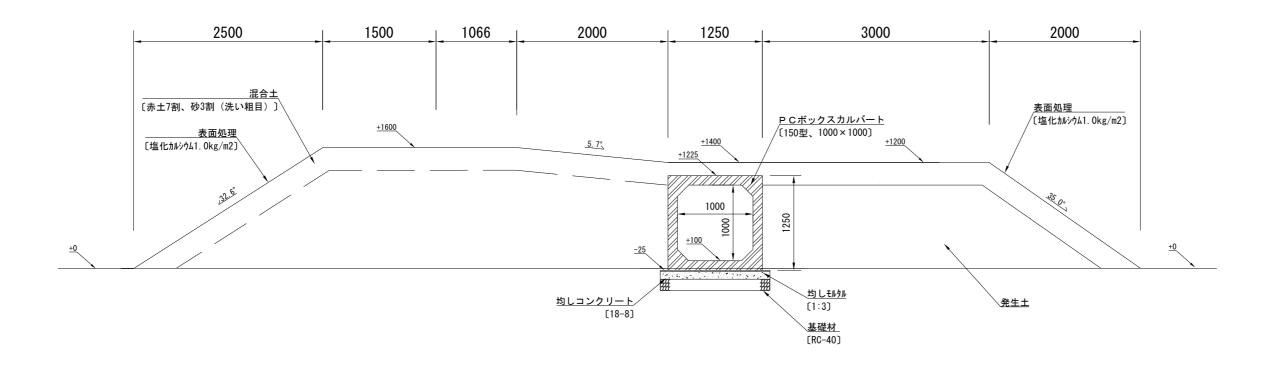

C-C'横断面図

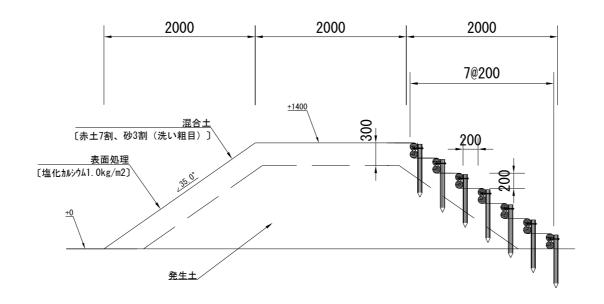


	構造図	築山(4)	
記号			
縮尺	図示	制定年度	

P C ボックスカルバート 1:20 PCボックスカルバート [150型、1,000×1,000] 敷モルタル [1:3] 均しコンクリート [18-8]

基礎材

(RC-40)

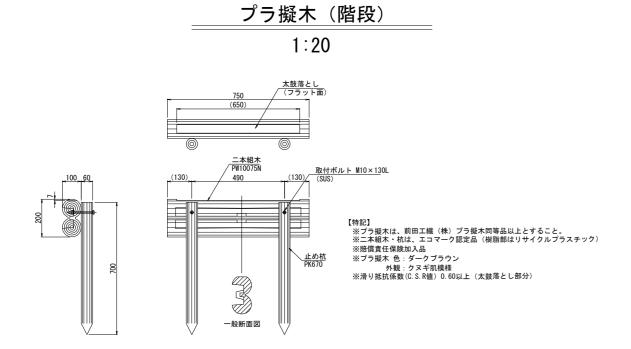

1450

150 100


プラ擬木 (土留・板2段)

1:40

【特記】
※ブラ擬木は、前田工繊(株)プラ擬木同等品以上とすること。
※横板・杭は、エコマーク認定品(樹脂部はリサイクルプラスチック)
※賠償責任保険加入品
※プラ擬木 色:ダークブラウン
丸太外観:クヌギ肌模様
板材表面:木目模様

プラ擬木 (土留・板3段)


1:40

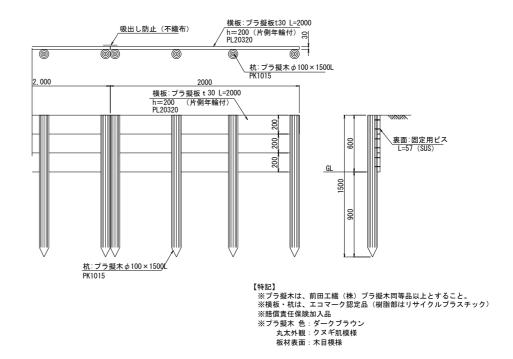


参考図

	構造図	砂場
記号		
縮尺	図示	制定年度



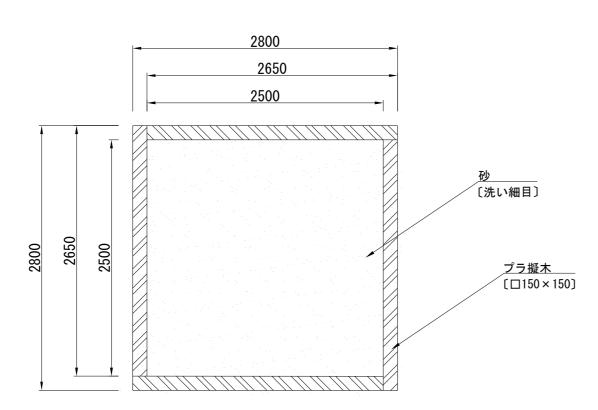


<u>断面図</u> 1:40

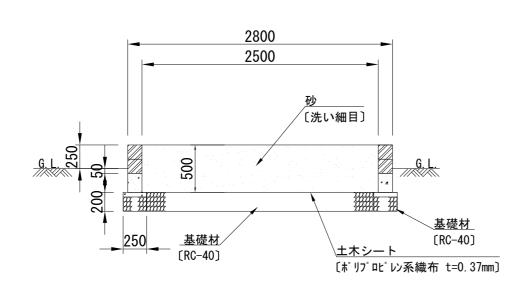

砂場縁枠

1:20

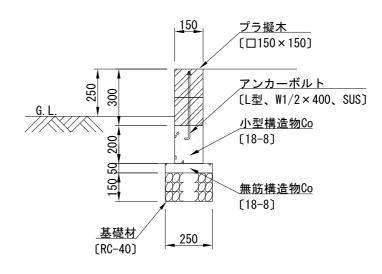

【特記】

※プラ擬木は、前田工繊(株)プラ擬木同等品以上とすること。

※エコマーク認定品(樹脂部はリサイクルプラスチック)

※賠償責任保険加入品

※プラ擬木 色:ダークブラウン

角材外観:クヌギ肌模様

板材表面:木目模様


材 料 表

1 基当り

			_
名 称	規 格	単位	数量
プラ擬木	□150×150、L=2.85m、二段、アンカーボルト含む	m	10.6
小型構造物Co	18-8	m3	0. 318
小型構造物型枠		m2	4. 240
無筋構造物Co	18-8	m3	0. 133
均しCo型枠		m2	1.060
基礎材	RC-40 t=15cm	m2	2. 650
基礎材	RC-40 t=20cm	m2	5. 760
土木シート	ポリプロピレン系織布t=0.37mm	m2	6. 250
砂	洗い細目	m3	3. 125

	構造図 サ	ークルベンチ
記号		
縮尺	図示	制定年度

<u>平面図</u> 1:30

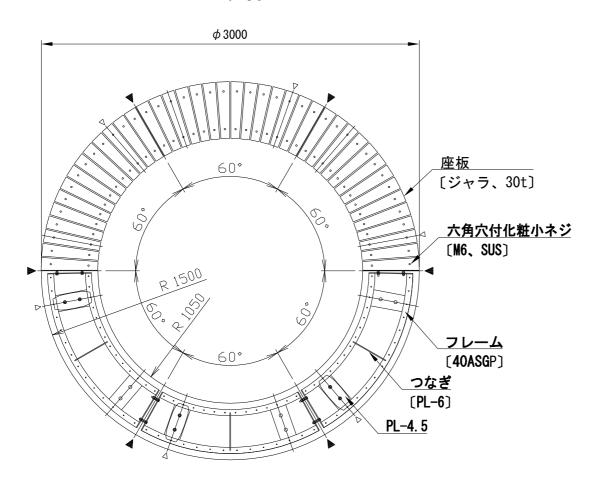

▼ジョイント位置 ▽脚位置


[特記]


サークルベンチは、(株)中村製作所 MBJ-C15Rksct同等品以上とすること。

木材は、ジャラ・プライムグレード材(豪州規格)とし、カンナ・ペーパーがけの上、 木材保護着色塗料(マホガニー)塗装仕上げとする。

木材角面は、全てR面取りとする。

鋼材は、電気亜鉛メッキ処理の上、ポリエステル樹脂粉体塗装(ダークグレー)仕上げとする。 アルミ押出化粧材は、アルマイト(シャンパンシルバー)仕上げとする。 本製品は、(一社)日本公園施設業協会賠償責任保険加入製品とする。 <u>立面図</u> 1:20 <u>断面図</u> 1:20

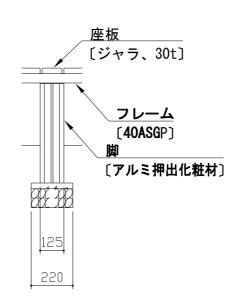

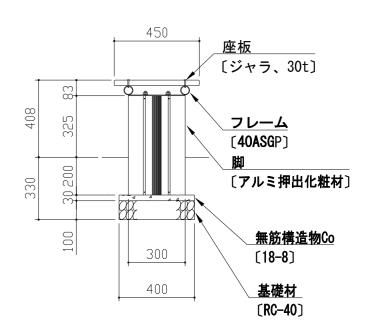


材料表

1	基	当	b

17112			
名 称	規 格	単位	数量
サークルベンチ	φ3000	基	1. 0
無筋構造物Co	18-8	m3	0. 016
均しCo型枠		m2	0. 223
基礎材	RC-40 t=10cm	m2	0. 528



給水管 1:10

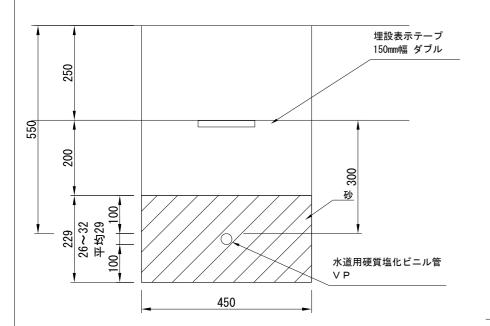


水道用硬質塩化ビニル管 VP20 D=26

水道用硬質塩化ビニル管 VP25 D=32

※外形 D


仕切弁 1:10 [参考図]


350

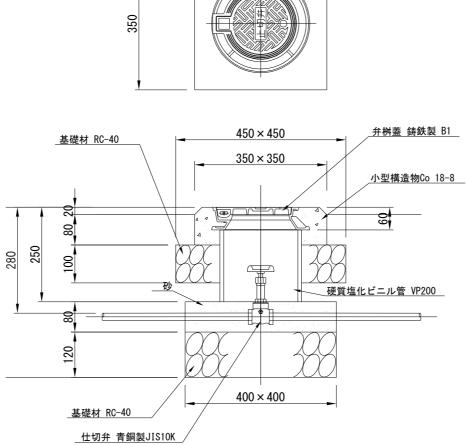

散水栓

1:20 [参考図]

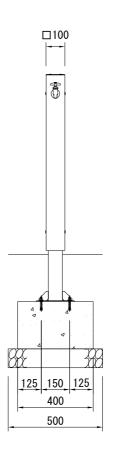

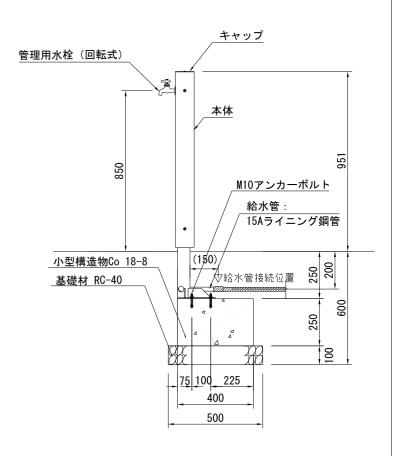

【仕様】

本体 : t3.2鋼板 溶融亜鉛メッキ

REKWOOD (レッド)

キャップ:t2.0ステンレス鋼板 合成樹脂塗装

水栓 : 管理用水栓(回転式)

【特記】

※散水栓は、(株)コトブキ 立水栓EX-84200AKS同等品以上にすること。

※IS09001認証取得企業で品質管理された製品とすること。

※(一社)日本公園施設業協会 SPL表示認定企業の製造製品とすること。

※(一社)日本公園施設業協会の生産物賠償責任保険に加入した製品とすること。

材料表

1基当り

名 称	規 格	単位	数量
散水栓	□100、H850	基	1.0
小型構造物Co	18-8	m3	0.040
小型構造物Co型枠		m2	0. 400
基礎材	RC-40 t=10cm	m2	0. 250

材料表

10m当り

11112		1011111	
名 称	規 格	単位	数量
水道用硬質塩化ビニル管	VP20	m	10.0
管基礎・管回り	砂[クッション用]	m3	1. 031


材料表

10m当り

名 称	規格	単位	数量
水道用硬質塩化ビニル管	VP25	m	10.0
管基礎・管回り	砂[クッション用]	m3	1.031


材料表

1基当り 名 称 規 格 単位 数量 仕切弁 青銅製、JIS10K、20A 基 1.0 弁桝蓋 鋳鉄製、B1 基 1.0 VP200 0.190 硬質塩化ビニル管 m 小型構造物Co 18-8 0.013 小型構造物Co型枠 m20.128 基礎材 RC-40 t=10cm 0. 203 m2 再生砂 m3 0.013 RC-40 t=12cm 基礎材 m2 0.160

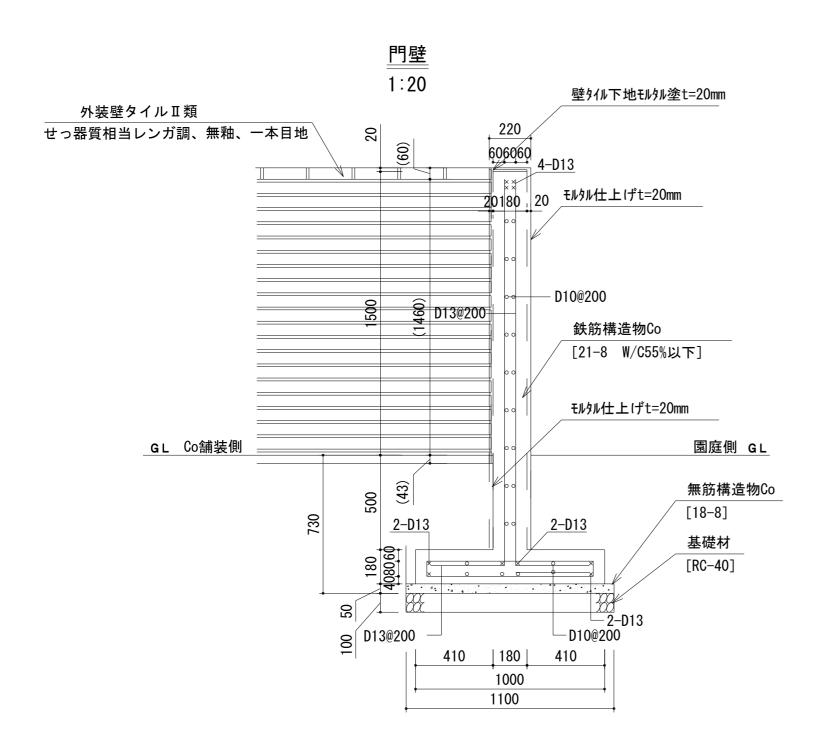


園名版[別途建築施工]

1:10 [参考図]

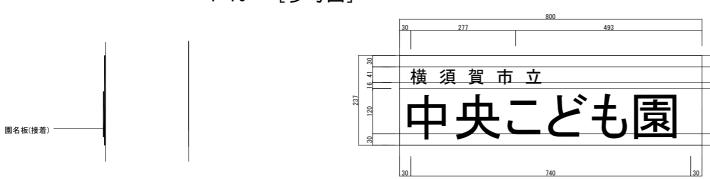

構造図 門壁・園名版 記号 縮尺 図示 制定年度

ポスト 1:30 [参考図]

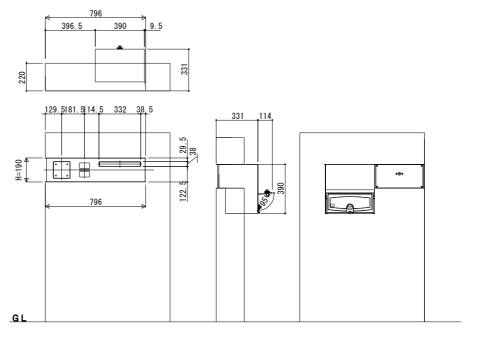

【特記】

※ポストは、三協立山 (株) SKU-1型同等品以上にすること。

%インターホン及び電気配線は、別途機械電気設備工事にて設置・施工されるため、機械電気設備工事と調整すること。

※インターホンは、アイホン(株)JRS-1AE-T同等品の予定。

※ポスト及びインターホンの設置位置は、監督員と現地立会の上決定すること。

※色:ブラック

1	0m	当	IJ	


10112				
名 称	規 格	単位	数量	
ポスト	アルミ、別途支給インターホン含む	基	1. 25	
壁タイル貼り(圧着張り)	2丁掛平 れんが調、せっ器質相当、無釉	m2	17. 693	
壁タイル貼り(密着張り)	2丁掛標準曲 れんが調、せっ器質相当、無釉	m	3.086	
壁タイル下地モルタル塗	t=20mm	m2	18. 615	
モルタル仕上げ	t=20mm	m2	24. 770	
鉄筋	SD295A D10	t	0. 189	
鉄筋	SD295A D13	t	0. 346	
鉄筋構造物Co	21-8 W/C55%以下	m3	5. 400	
鉄筋構造物型枠		m2	44. 680	
無筋構造物Co	18-8	m3	0. 550	
均しCo型枠		m2	1. 110	
基礎材	RC-40 t=10cm	m2	11.000	





一一一一一


平面図

袖門扉

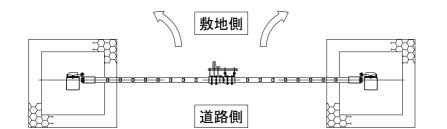

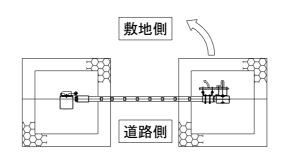

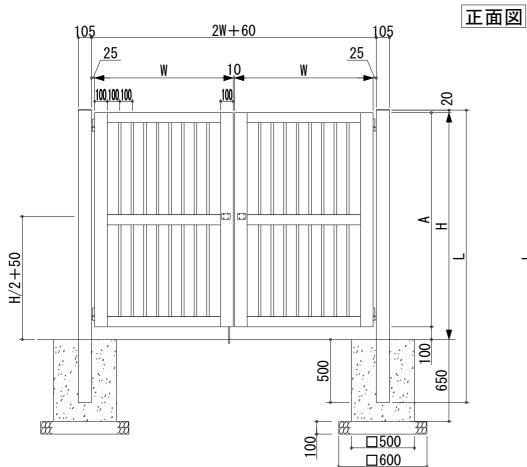

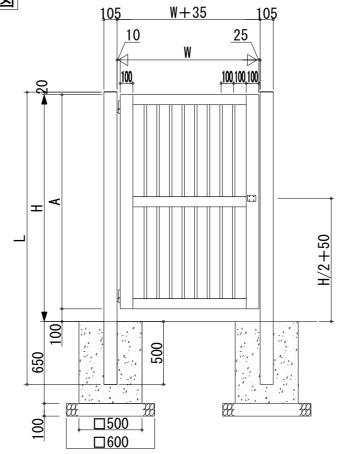

材料表

1基当り

17112			
名 称	規 格	単位	数量
門扉	両開き、H1500、W1100×2	基	1.0
小型構造物Co	18-8	m3	0. 325
小型構造物型枠		m2	2. 600
基礎材	RC-40、t=10cm	m2	0. 720

材料表

<u>111 11 12 </u>			_ 埜ヨッ
名 称	規格	単位	数量
袖門扉	片開き、H1500、W1100	基	1.0
小型構造物Co	18-8	m3	0. 325
小型構造物型枠		m2	2. 600
基礎材	RC-40、t=10cm	m2	0. 720

構造図 門扉

記号

縮尺 1:25 制定年度

■規格表

_,,,,,,,,,,,,,,,,,,,,,,,,,,,,,,,,,,,,,,						
記号	高さ	幅	ピッチ	格子本数	扉高さ	門柱全長
記 写	H	W	P	n	Α	L
VPM-1-1115R (L)	1500	1100	100	8	1400	2020


■材質仕様表

格子・胴縁・たて框・門柱 アルミニウム合金押出形材 A6063S-T5 アルミニウム合金ダイカスト ADC12 たて框キャップ アルミ鋳物 AC3A 門柱キャップ 戸当り門柱キャップ アルミ鋳物 AC3A かんぬき錠 ステンレス ϕ 16 落し棒 ステンレス ϕ 12

■特記

※門扉は、三協立山(株)大型門扉フレラインN1型笠木タイプ同等品以上にすること。 ※色:ダークブロンズ



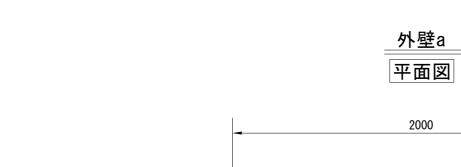


310

410

•



フェンスウォール板柵

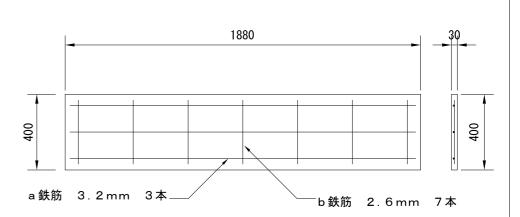

■ 柱と柵板の空隙は片側 7.5 mm


		2000	
			メッシュフェンス (H800)
00	008	ワイヤメッシュ (ハイテンション線) (亜鉛・アルミ・マグネシウム) 合金めっき鉄線	<u>モルタル充填</u> フェンスウォール板柵
1500			<u></u>
•	700		800
	200	00 00 00 00 00 00 00 00 00 00 00 00 00	── ! フェンスウォール柱
		310 基礎材 [RC-40]	

正面図


_材料表			_10m当り
名 称	規 格	単位	数量
フェンスウォール	H700	m	10.0
メッシュフェンス	H800、40mm	m	10.0
小型構造物Co	18-8	m3	0. 260
小型構造物型枠		m2	2. 982
基礎材	RC-40, t=10cm	m2	1. 230

【特記】
※フェンスウォールは、都建材工業(株)フェンスウォール同等品以上にすること。
※柱は、フーブ筋が組み込まれた構造とすること。
※柱・板柵は、笠木がついた構造とすること。
※設置に際し、柱と基礎の被りは最低50mm確保すること。
※メッシュフェンスの色は、ダークブラウンとする。

参考図

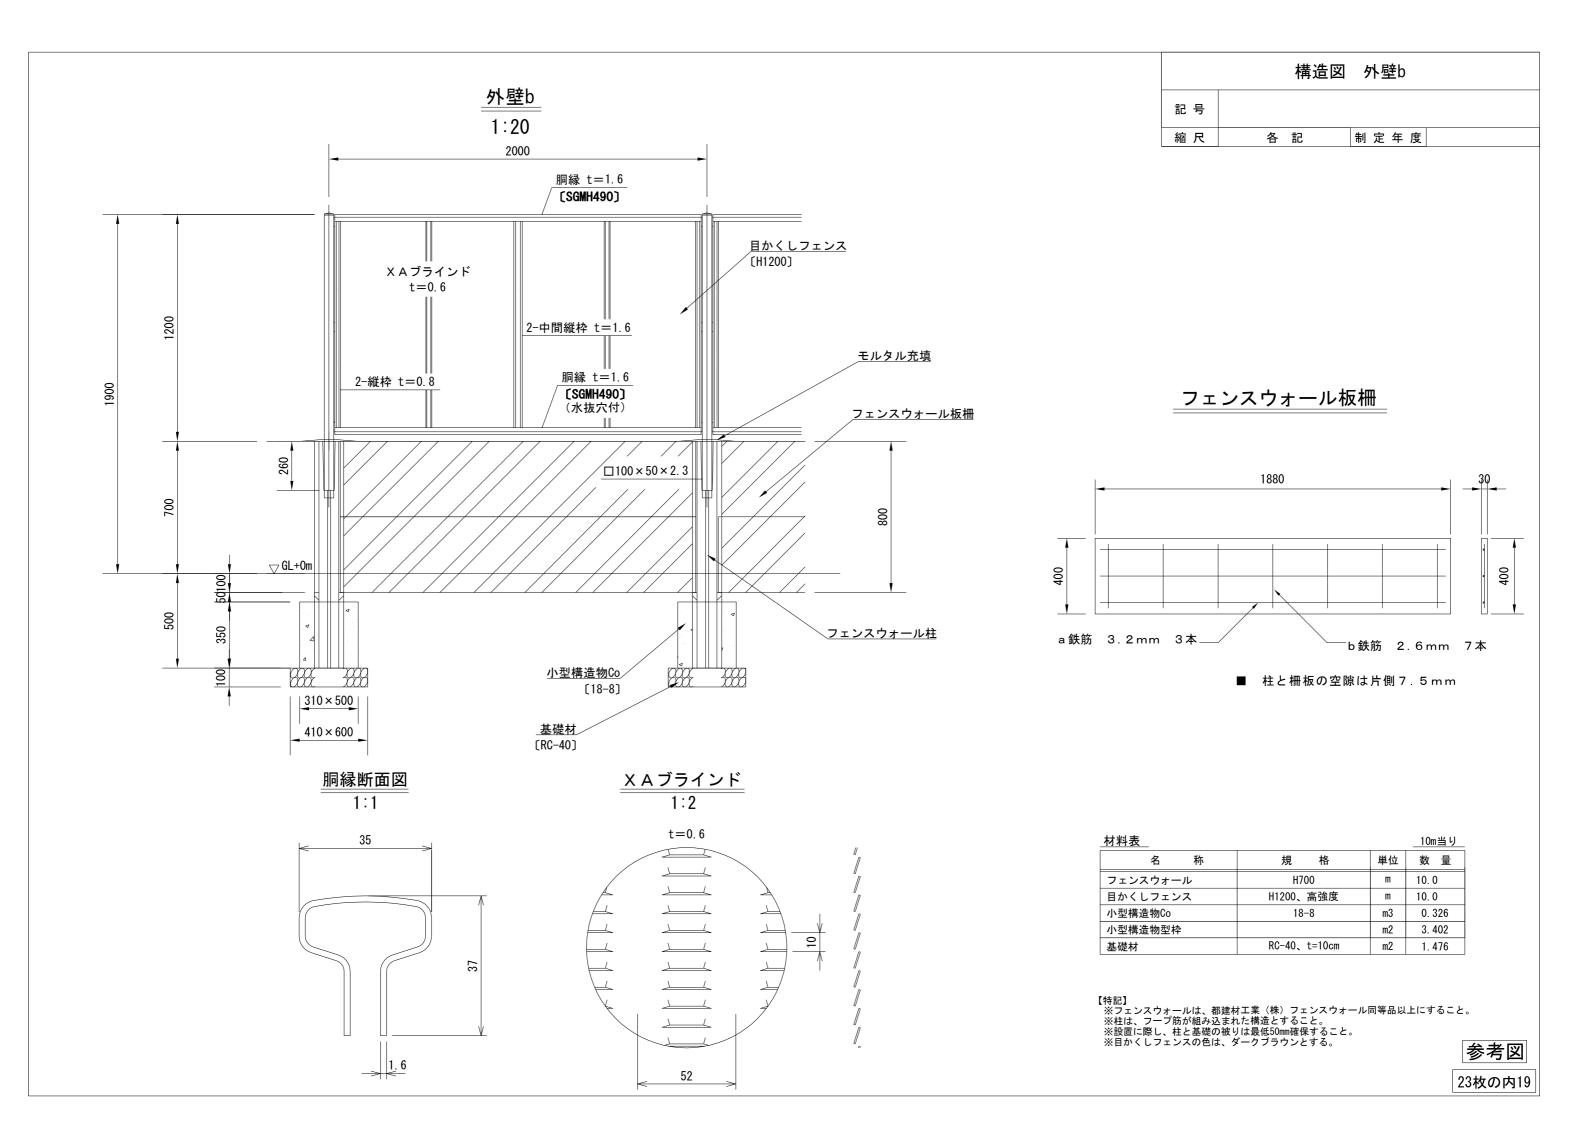

現場打ち雨水桝a

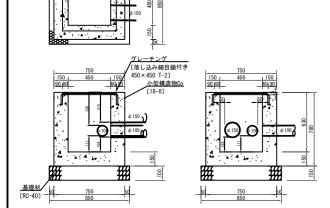


現場打ち雨水桝a 材料表							
名 称	規 格	単位	数量				
グレーチング	落し込み細目鎖付き T-2	組	1.0				
小型構造物Co	18-8	m3	0. 308				
小型構造物型枠		m2	3. 744				
基礎材	RC-40 t=15cm	m2	0. 723				

※グレーチング参考重量 25. Ng/枚 注意事項 グレーチングの寸法表示は、各メーカーで異なる為、仕様にあたっては同等品を使用する。 ※グレーチングの目巾は細目とし、すべり止め加工とする。

現場打ち雨水桝b

1:40

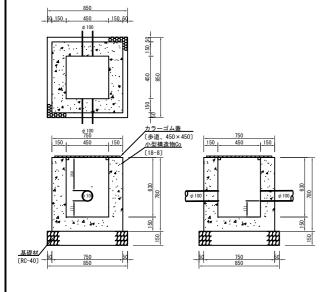


現場打ち雨水桝b 材料表	<u> </u>		1 基当
名 称	規 格	単位	数量
カラーゴム蓋	歩道 450×450	組	1.0
小型構造物Co	18-8	m3	0. 311
小型構造物型枠		m2	3. 744
基礎材	RC-40 t=15cm	m2	0. 723

注意事項 カラーゴム蓋の寸法表示は、各メーカーで異なる為、仕様にあたっては同等品を使用する。

構造図 現場打ち雨水桝・雨水桝・雨水管 記 号 縮尺 各記 制定年度

平面図


差し口形立上り部 (略号 MVU)

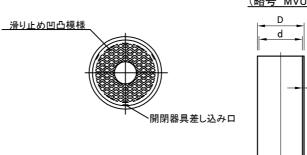

	(MVU)	-					(単(立:mm)
	呼び)	1		d	H	
		基本寸法	許容差	最小寸法	許容差	(近似内径)	基本寸法	許容差
0	300 × 0.6						600	
	300×0.9]					900	
	300 × 1.2						1200	
	300 × 1.5	318	±1.0	9.2	+1.4	298	1500	- 0
	300 × 2.0						2000	
	300×2.5]					2500	
	300×3.0						3000	

注) 1. 本図の製品は、受口形インバート部の立上り部として使用する。 2. 外形Dとは、任意箇所における相互に等間隔な2 方向以上の外径測定値の 平均値又は円周測定値を円周率3.142で除した値をいう。

90度曲り「右・左」(略号 90L右、90L左)

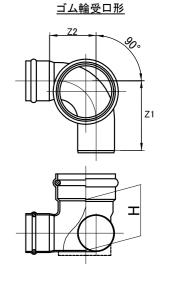


※管底 雨水桝(塩ビ) h = 473

					(単位 : mm)
管 径 マンホ		マンホール径	. + 汉 Z1		H (最 小)	
吕 1主	1±	マンホール住	(最小)	(最小)	受口形	差し口形
150-300		290	190	230	360	
200-300			290	200	255	410
250-300			360	210	310	460

注) 1. 破線で示すように安定脚を設けてもよい。なお、その形状及び寸法は、規定しない。

雨水管

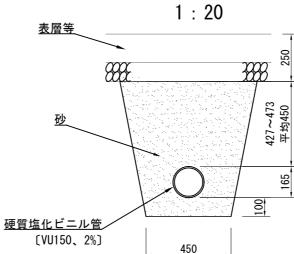


####

材料表			<u>10m当り</u>
名 称	規 格	単位	数量
硬質塩化ビニル管	VU150	m	10.0
管基礎・管回り	砂[クッション用]	m3	4. 201

雨水管接続図


1:100

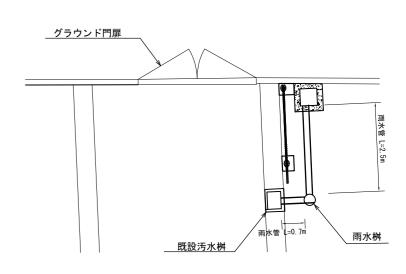

23枚の内20

	構造図 暗渠排水管・暗渠排水材				
記号					
縮尺	1:	20	制定	年 度	

暗渠排水管

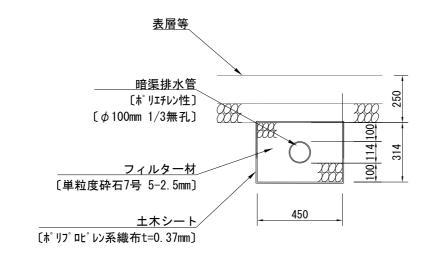


材料表


10m当り

名	称	規 格	単位	数量
暗渠排水管		高密度ポリエチレン管 φ100	m	10.000
フィルター材		単粒度砕石7号 5-2.5mm	m3	1. 413
土木シート		ポリプロピレン系織布t=0.37mm	m2	15. 280

暗渠排水材

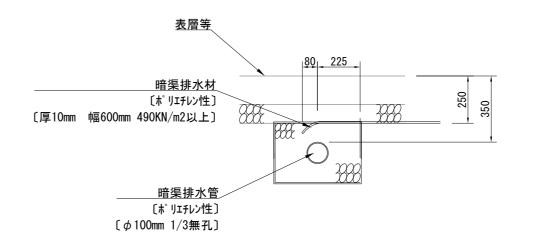

材料表				_10m当り_
名	称	規 格	単位	数量
暗渠排水材		10mm*600mm 490KN/m2以上	m	10.000

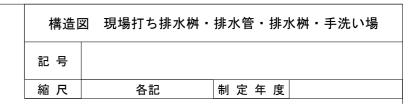


<u>現場打ち排水桝</u> 1:20


750

450


150

120

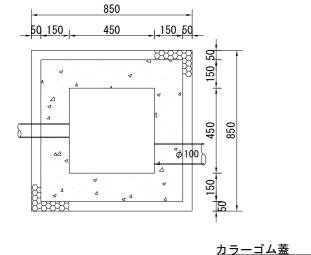

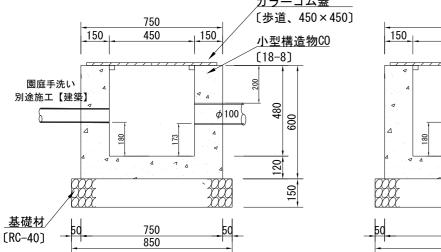


<u>排水管</u> 1:20

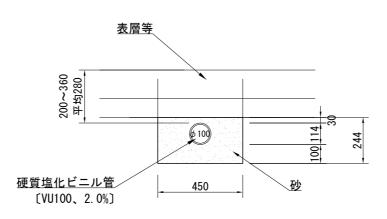

材料表			_10m当り
名 称	規 格	単位	数量
硬質塩化ビニル管	VU100	m	10.0
管基礎・管回り	砂[クッション用]	m3	1. 098

排水桝[塩ビ φ200] 1:100

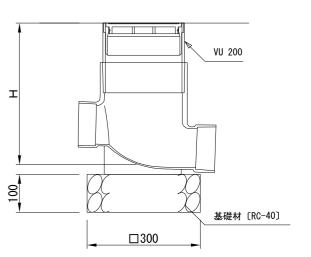

※管底日 汚水桝(塩ビ) H=330 ※管底は参考とし、別途機械設備工事と調整をとり施工すること。

手洗い場[別途建築施工]


1:30

材料表 1基当り 名 称 規 格 単位 数量 歩道 450×450 カラーゴム蓋 1.0 小型構造物Co 18-8 m30. 240 小型構造物型枠 m2 2.880 基礎材 RC-40 t=15cm m2 0.723

※カラーゴム蓋参考重量 18.0kg/枚※カラーゴム蓋色 グリーン


注意事項

カラーゴム蓋の寸法表示は、各メーカーで異なる為、仕様にあたっては同等品を使用する。

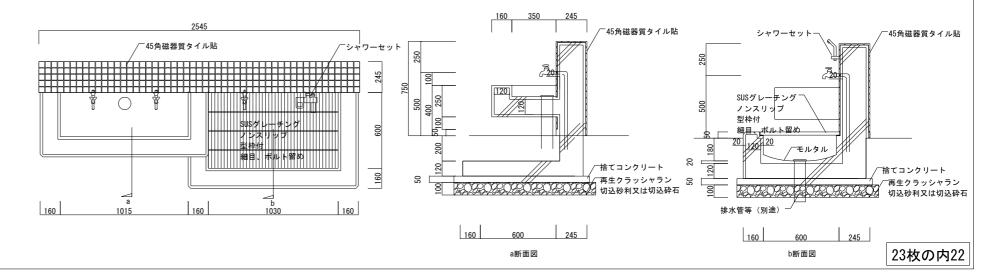


	構造図	アスファ	ルト舗装・L型側溝
記号			
縮尺	1	1 : 20	制定年度

アスファルト舗装

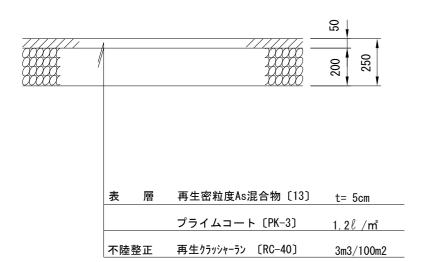


L型側溝

L型側溝

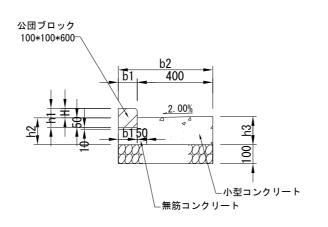

L型側溝 (入口)

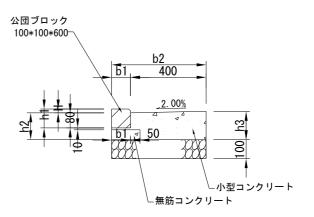

現場打ち市型L型側溝 (エプロン勾配: 2%) 寸法表(単位mm) 10m当り 材料表 記号 公団ブロック 基礎材 敷モルタル 無筋コンクリート 小型コンクリート 目地材 均し型枠 小型型枠 参考重量 עם "לב h1 h2 h3 b1 b2 勾配 I=600 RC40, t=100 1:3 18-8 18-8 瀝青質板 t=10 m2 m3 L型側溝 L型側溝(入口)
 50
 100
 142
 150
 100
 500

 20
 100
 142
 150
 100
 500
 2% 2% 16. 5 16. 5 5. 000 5. 000 0. 500 0. 500 0. 010 0. 010 0. 123 0. 078 0. 543 0. 543 0. 054 0. 054 1. 640 1. 640 1. 500 14. 0 1. 500 14. 0